

Перегородки кирпичные 120мм

Перегородки из ГКЛ 75 - 200мм

Конструкция из металлокаркаса


Экспликация помещений 2 этажа


	· · · · · · · · · · · · · · · · · · ·				
Nº	Наименование	Площадь	Nº	Наименование	Площадь
2.1	Зона для ожидания	85,64	2.9	Коридор	26,83
2.2	Балкон зрительного зала	69,55	2.10	Лестница	21,74
2.3	Коридор	6,51	2.11	Лестница	28,54
2.4	Столовая	203,47	2.12	Балкон	19,66
2.5	Холл для мытья рук	6,67			
2.6	Санузел 3	4,73			
2.7	Санузел 4	4,88			
2.8	Помещение уборочного инвентаря	6,62			


Примечание:

1. Размеры даны без учета отделки, по черновым конструкциям

		Стадия	Лист	Листов
Разработал		Р	06	
		1 7 _		
Ген. Дир.	Кладочный план 2 этажа			

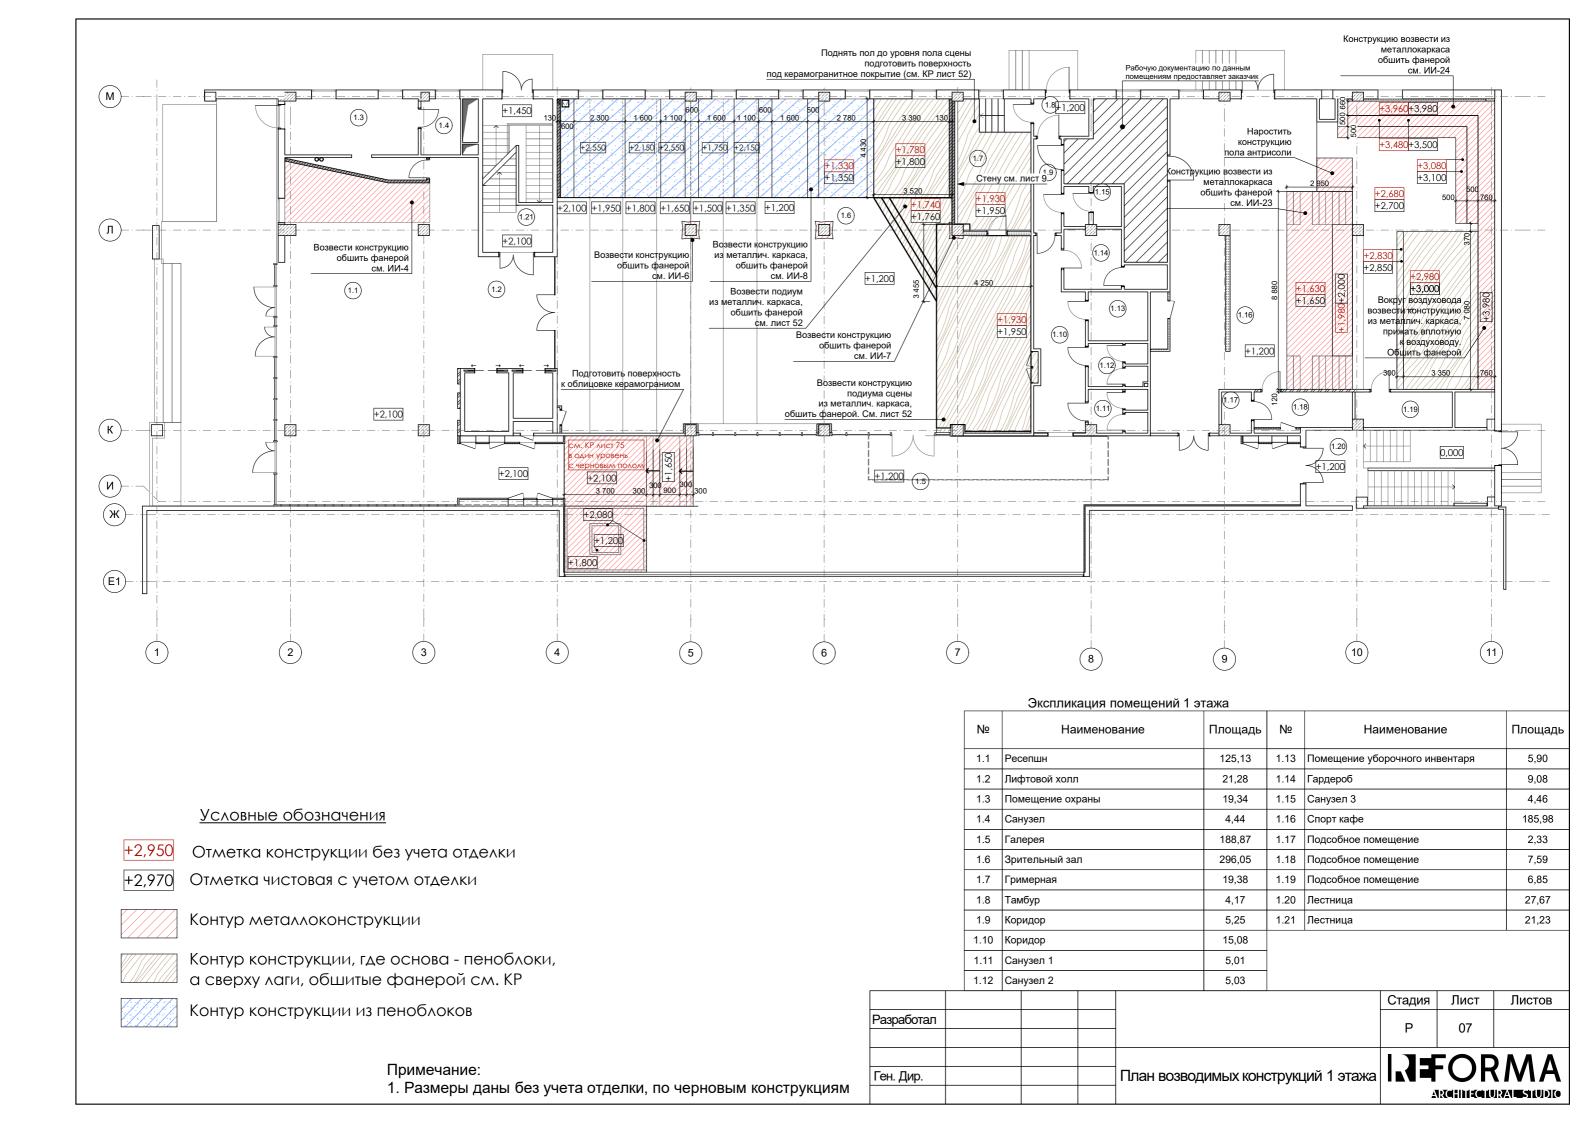

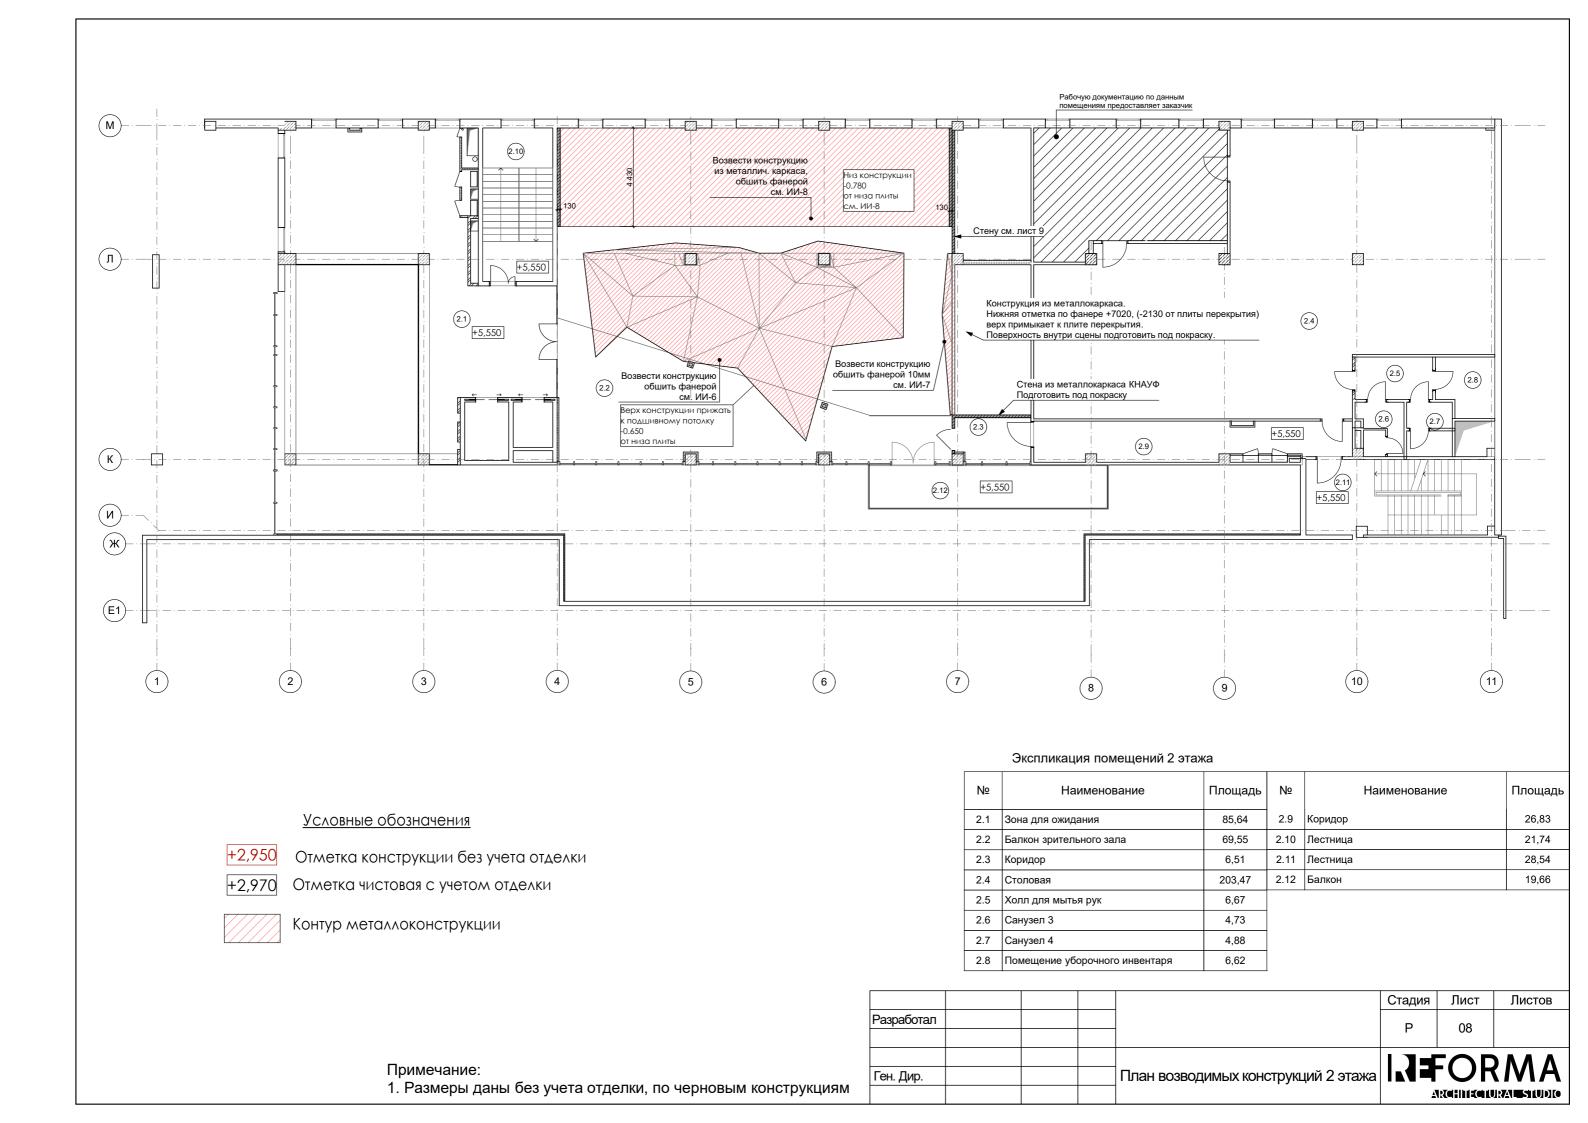

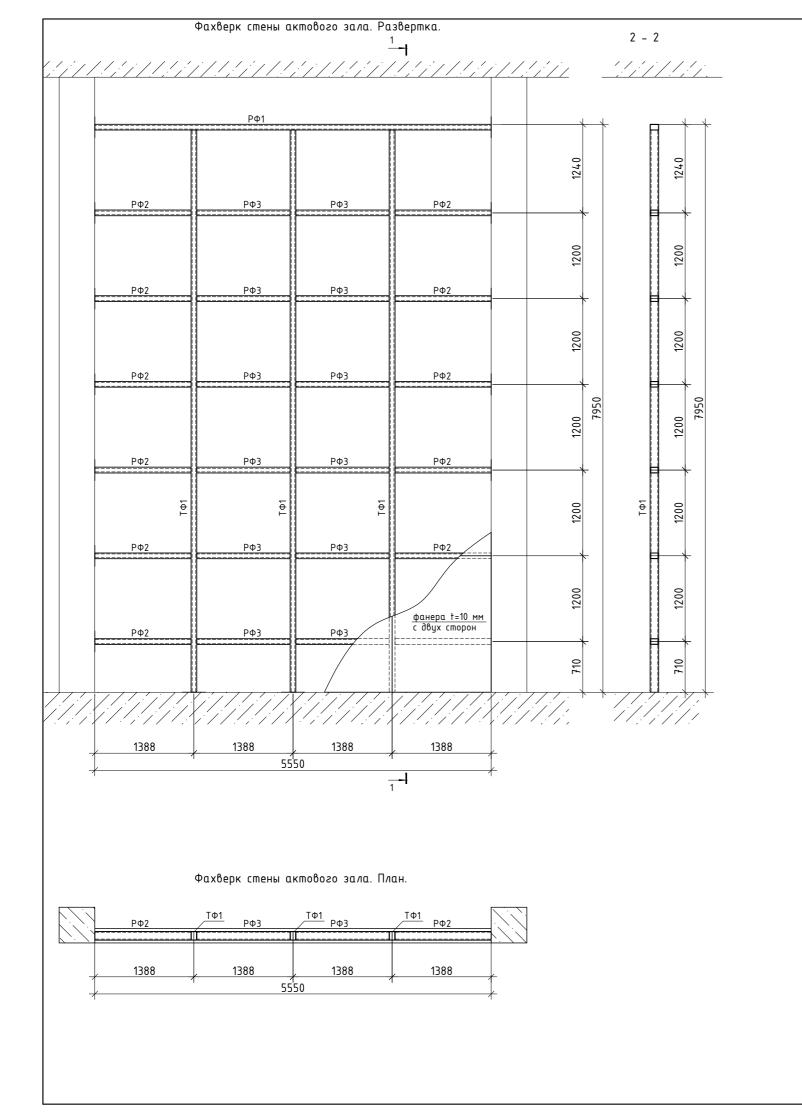


Спецификация элементов

Поз.	Обозначение	Наименование	Кол.	Масса ед., кг	Примечание
ТФ1	ΓΟCT 30245-2003	120x80x3 L=7864	3	70.46	211.38
РФ1	ΓΟCT 30245-2003	120x80x3 L=5538	1	49.62	49.62
РФ2	ΓΟCT 30245-2003	120x80x3 L=1344	12	12.04	144.51
РФ3	ΓΟCT 30245-2003	120x80x3 L=1310	12	11.74	140.85
	ГОСТ 103-2006	-280 x 140 x 6	17	1.85	31.39


Спецификация пиломатериалов

Поз.	Наименование	Сечение			Длина, мм	Кол- во, шт.	Общая длина, м	Объем, м.куб	
	Обшивка	Фанера	16	Х	1200	2400	34	81.6	1.57
	Итого пиломатериалов, м.куб.								1.5667

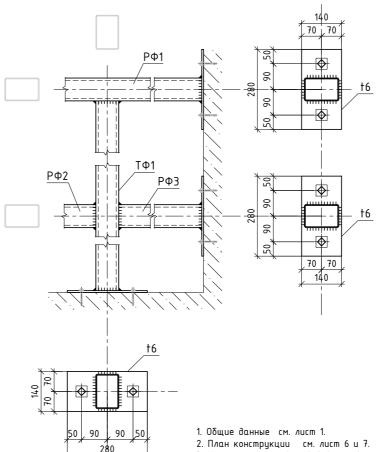

- 3. Контроль качества швов в соответствии с требованиями ГОСТ 23118-2012.
- 4. Изготовление конструкций и монтаж производить согласно СП 16.13330.2016 "Стальные конструкции", СП53-101-98 "Изготовление и контроль качества стальных строительных конструкции", ГОСТ23118-2012 "Стальные конструкции. Технические требования".
- 5. Перед грунтовкой подготовить конструкции согласно СП 28.13330.2012 "Защита строительных конструкций от коррозии" и ГОСТ 9.402-2004.
- 6. Подготовка конструкций к покрытию грунтом должна включать в себя зачистку поверхностей от шлака, набрызгов металла, окалин, заусенцев.
- 8. Заводские сварные швы выполнить полуавтоматической сваркой по ГОСТ 8050-85 в среде углекислого газа. Проволку принять Св - ОВГ2С по. ГОСТ 2246-70*.

			Стадия	Лист	Листов	
Разработал			Ф	09		
			•	59		
		KOLICTOVICING CTOLILI MONGOV POLITOGILILI IM				
Ген. Дир.		Конструкция стены между зрительным залом и гримерной				
		залом и гримерной	A		RALSIUDIO	

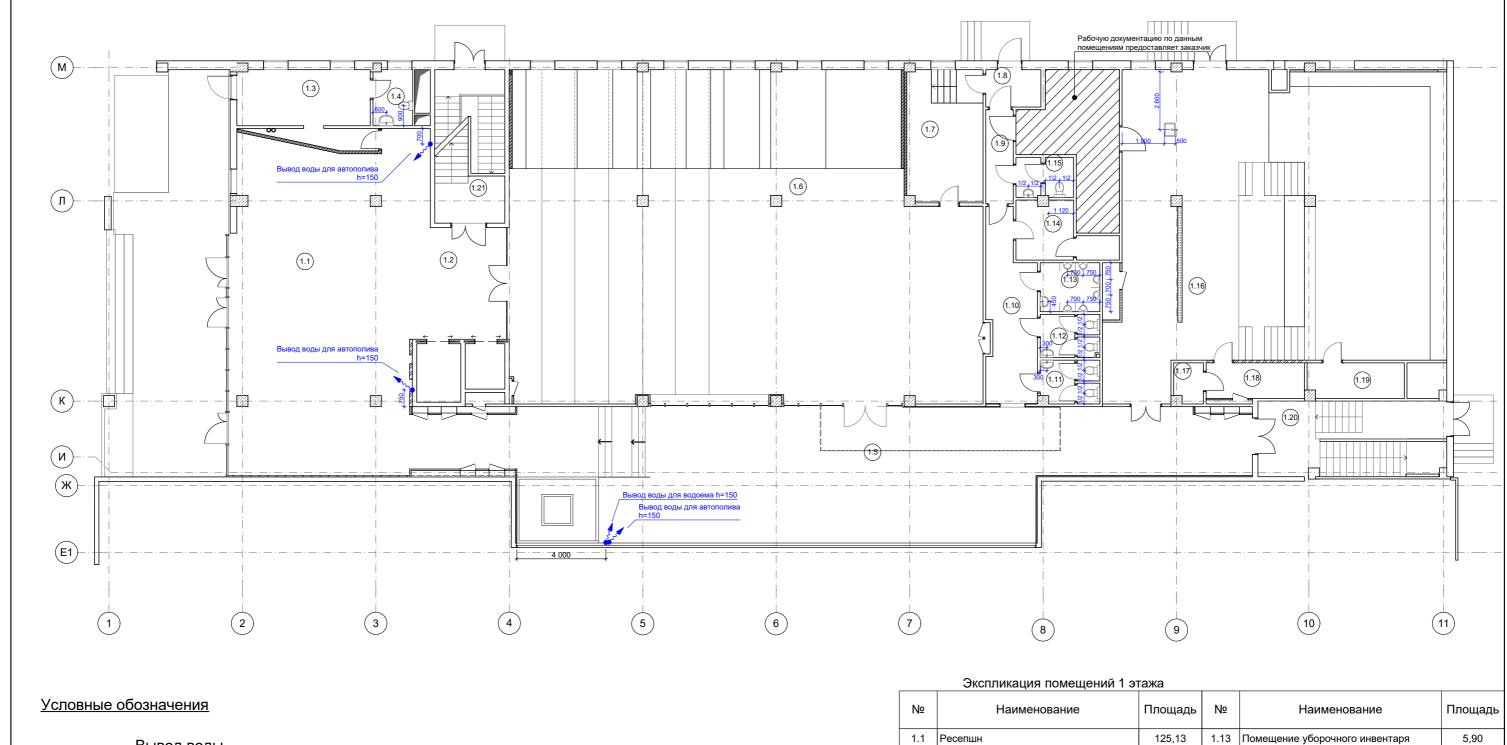


Вывод воды

Привязка сантехнического оборудования

Nº	Наименование	Площадь	Nº	Наименование	Площадь
1.1	Ресепшн	125,13	1.13	Помещение уборочного инвентаря	5,90
1.2	Лифтовой холл	21,28	1.14	Гардероб	9,08
1.3	Помещение охраны	19,34	1.15	Санузел 3	4,46
1.4	1.4 Санузел		1.16	Спорт кафе	185,98
1.5	Галерея	188,87	1.17	Подсобное помещение	2,33
1.6	Зрительный зал	296,05	1.18	Подсобное помещение	7,59
1.7	Гримерная	19,38	1.19	Подсобное помещение	6,85
1.8	Тамбур	4,17	1.20	Лестница	27,67
1.9	Коридор	5,25	1.21	Лестница	21,23
1.10	Коридор	15,08			
1.11	Санузел 1	5,01			
1.12	Санузел 2	5,03			

			Стадия	Лист	Листов
Разработал			P	10	
			•	10	
		План сантехнического оборудования 1			ΛΛΛ
Ген. Дир.		этажа		U L	
		J GTA/NA	▲	kaliizati	JRAL STUDIO

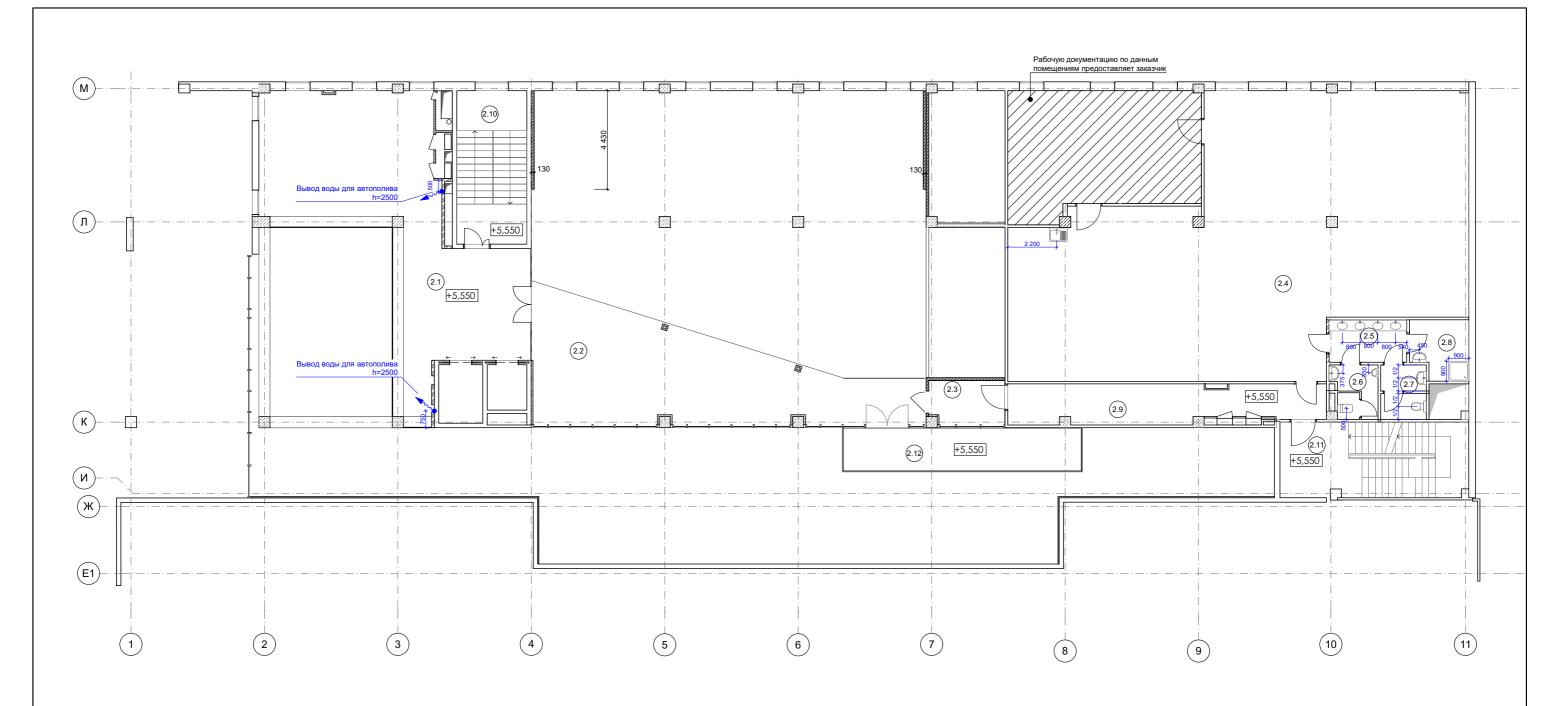

Вывод воды

т Привязка сантехнического оборудования

Экспликация помещений 2 этажа

Nº	Наименование	Площадь	Nº	Наименование
2.1	Зона для ожидания	85,64	2.9	Коридор
2.2	Балкон зрительного зала	69,55	2.10	Лестница
2.3	Коридор	6,51	2.11	Лестница
2.4	Столовая	203,47	2.12	Балкон
2.5	Холл для мытья рук	6,67		
2.6	Санузел 3	4,73		
2.7	Санузел 4	4,88		
2.8	Помещение уборочного инвентаря	6,62		

Площадь

26,83 21,74 28,54 19,66


			Стадия	Лист	Листов	
Разработал			Ф	11		
			•	11		
Ген. Дир.		План сантехнического оборудования 2 этажа				
		Jiana	A		RALSIUDIO	





Система автополива для кашпо


Примечание: Привязку и расположение выводов для автополива уточнить у фирмы-изготовителя.


			Стадия	Лист	Листов	
Разработал			Р	12		
			·	12		
		Схема выводов воды для автополива)		
Ген. Дир.		кашпо в атриуме на 3-5 этажах		O r		
		Ramino Daiphy World O O Olahak	ARCHITECTURAL STUDIO			

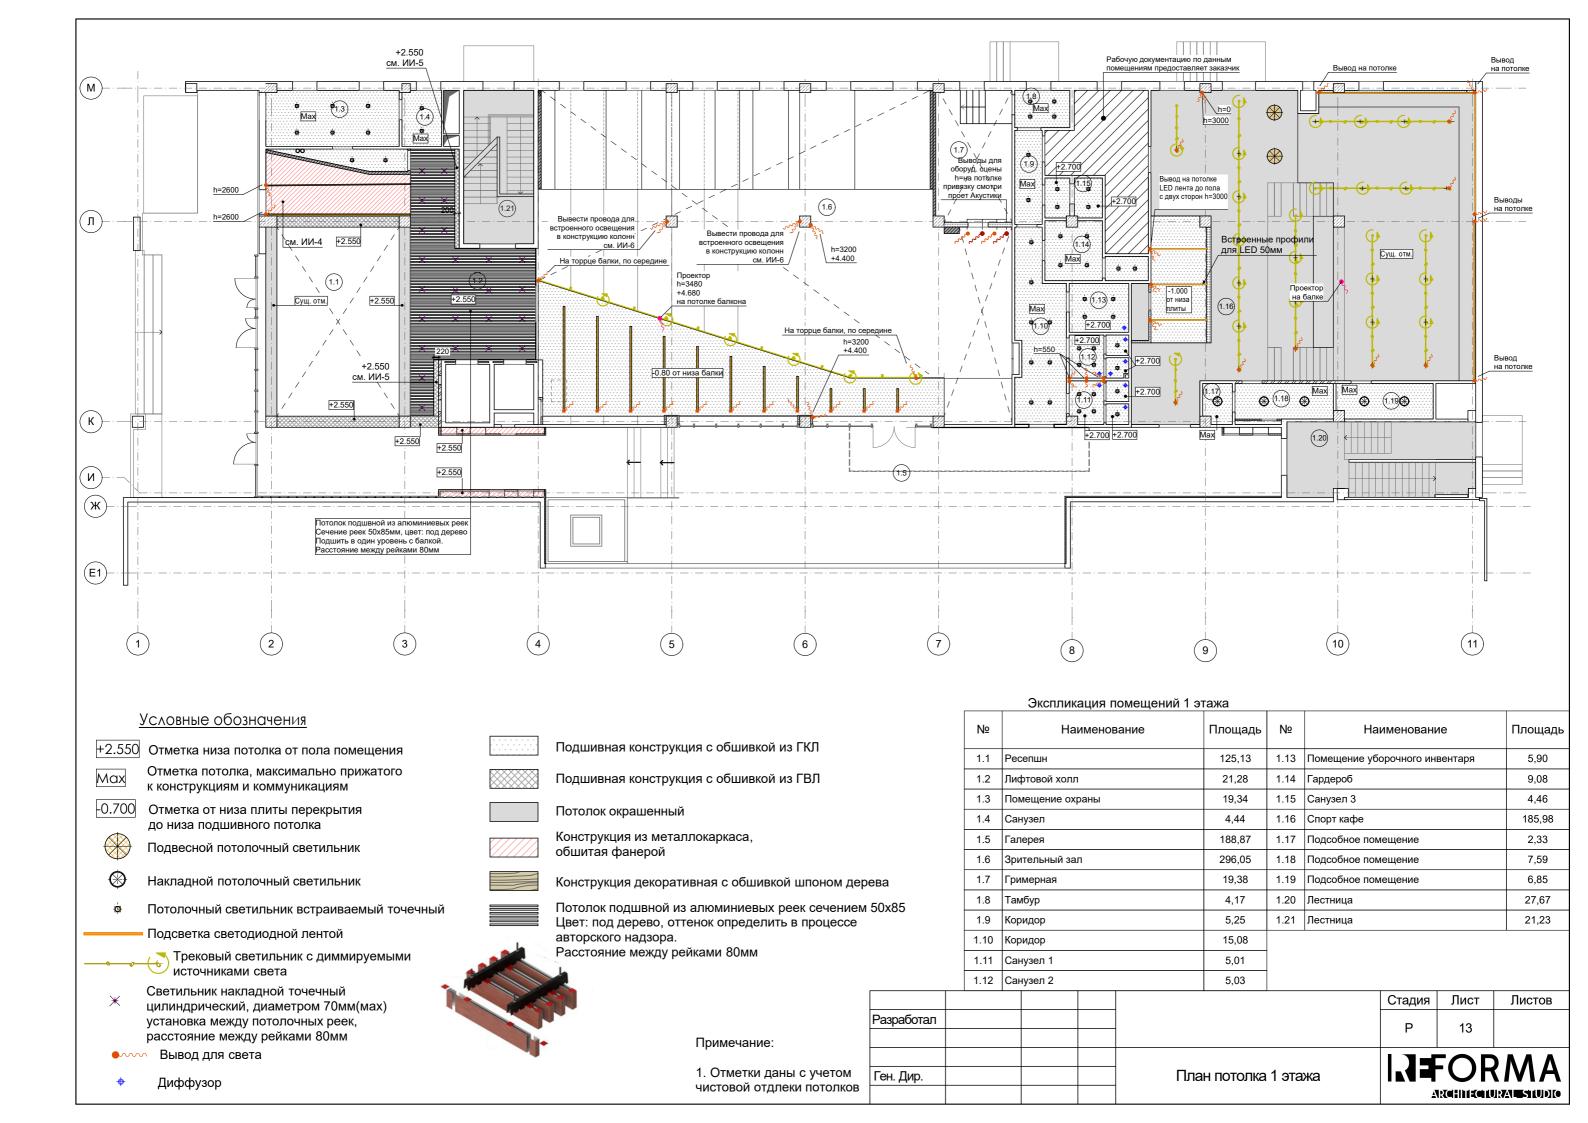


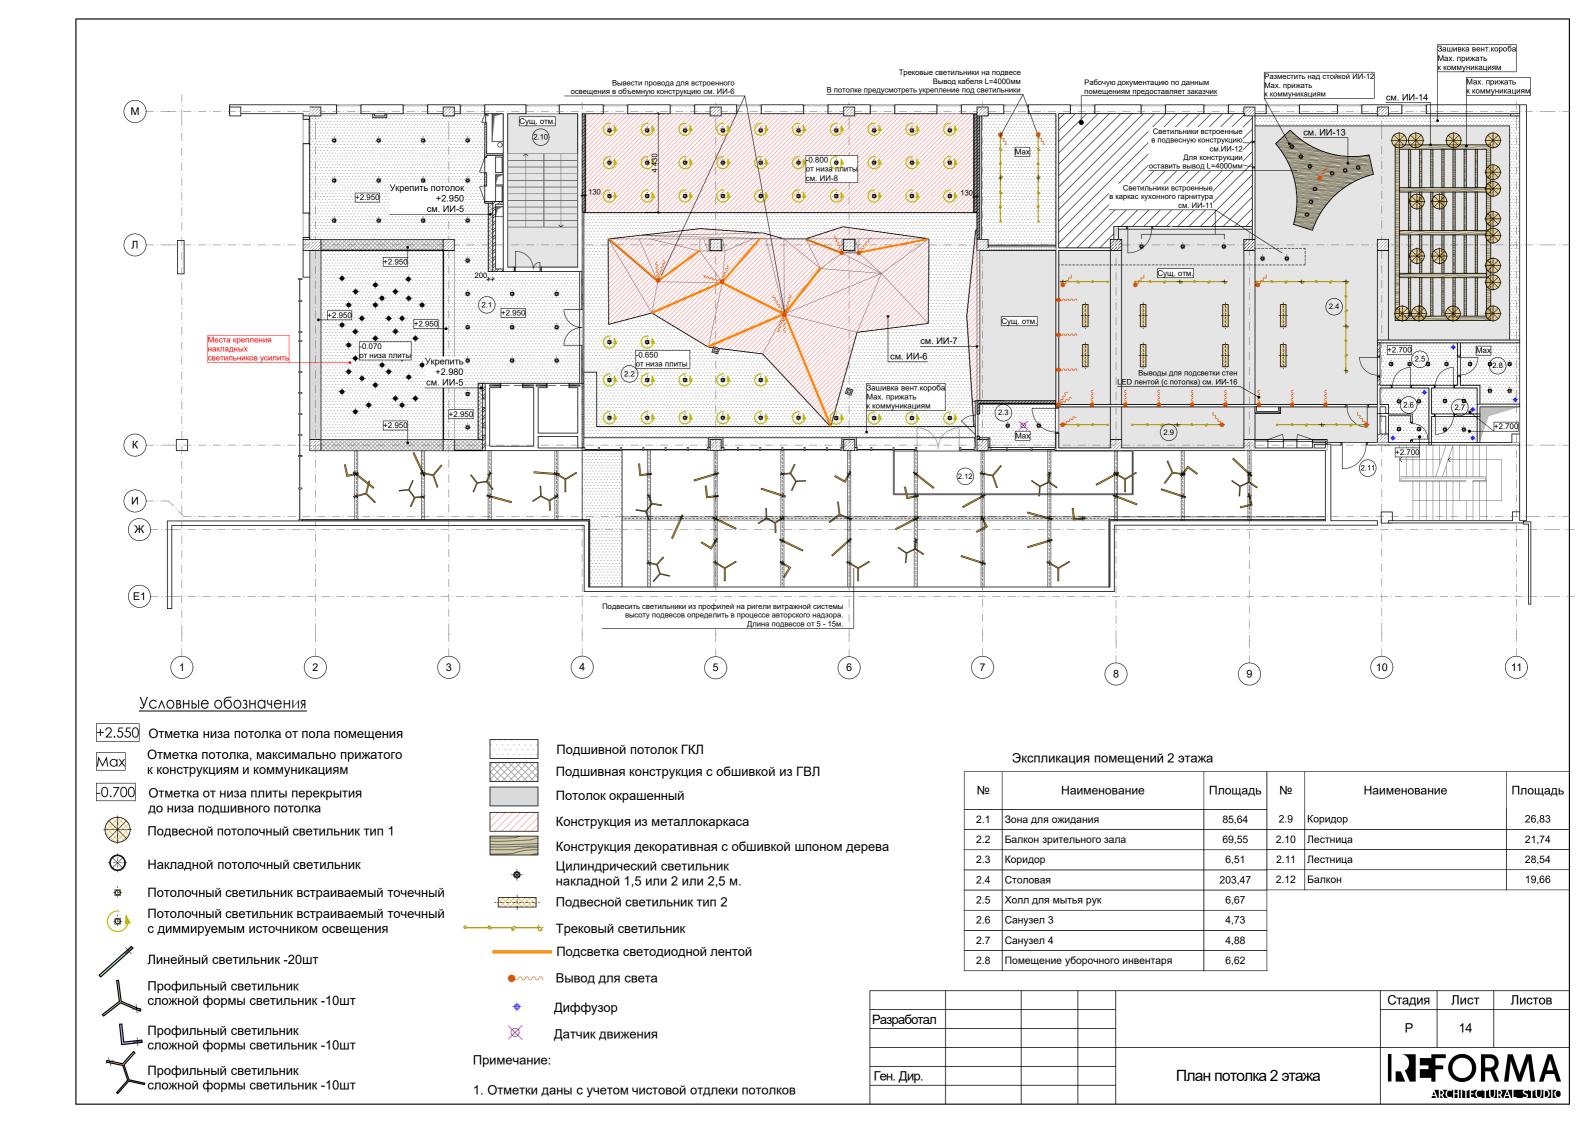


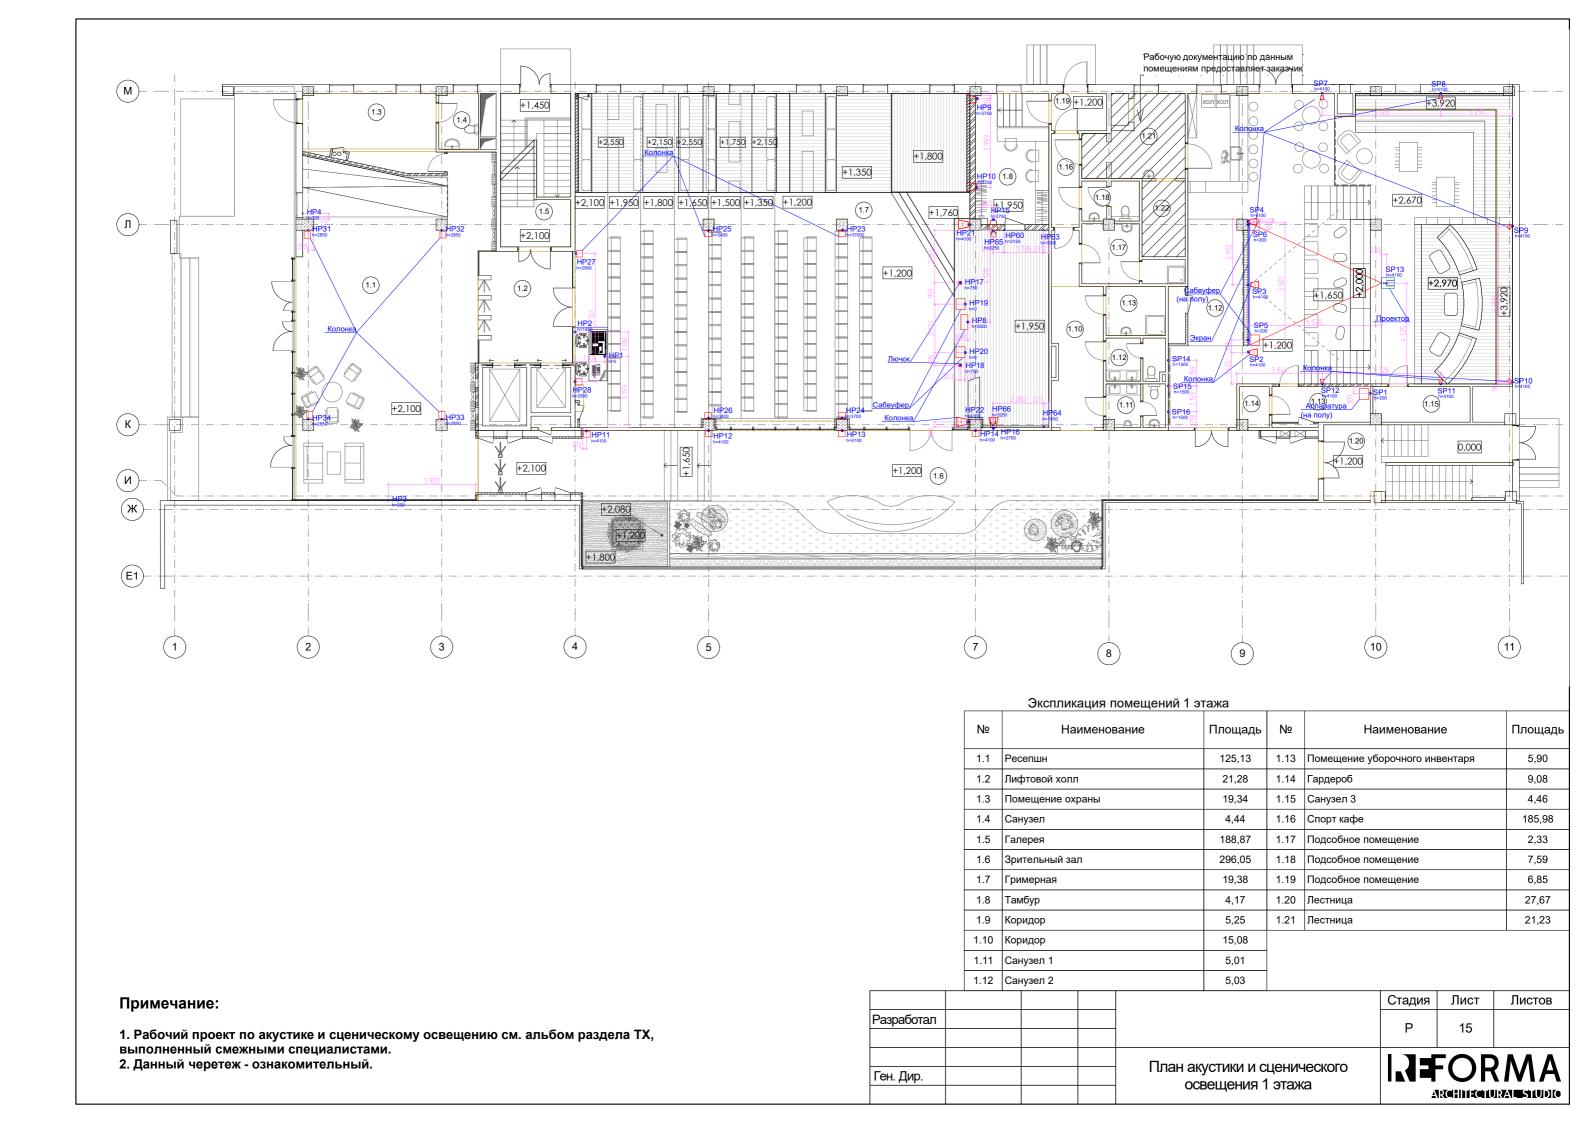


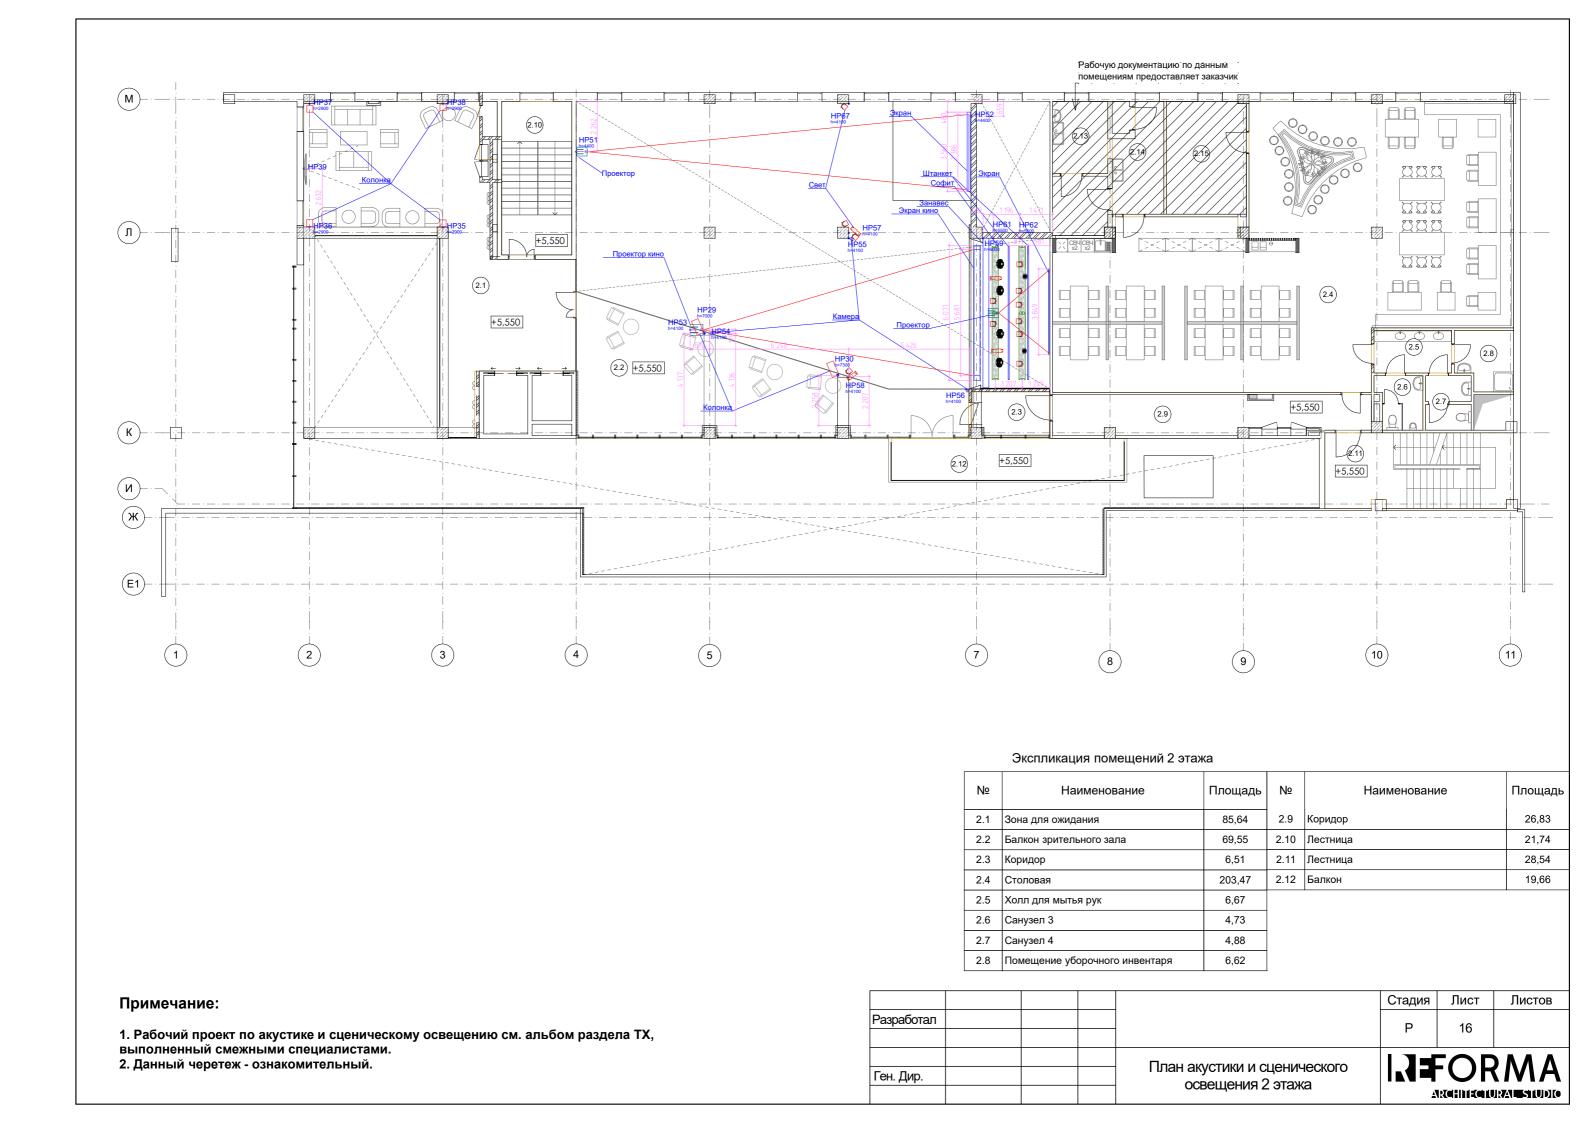


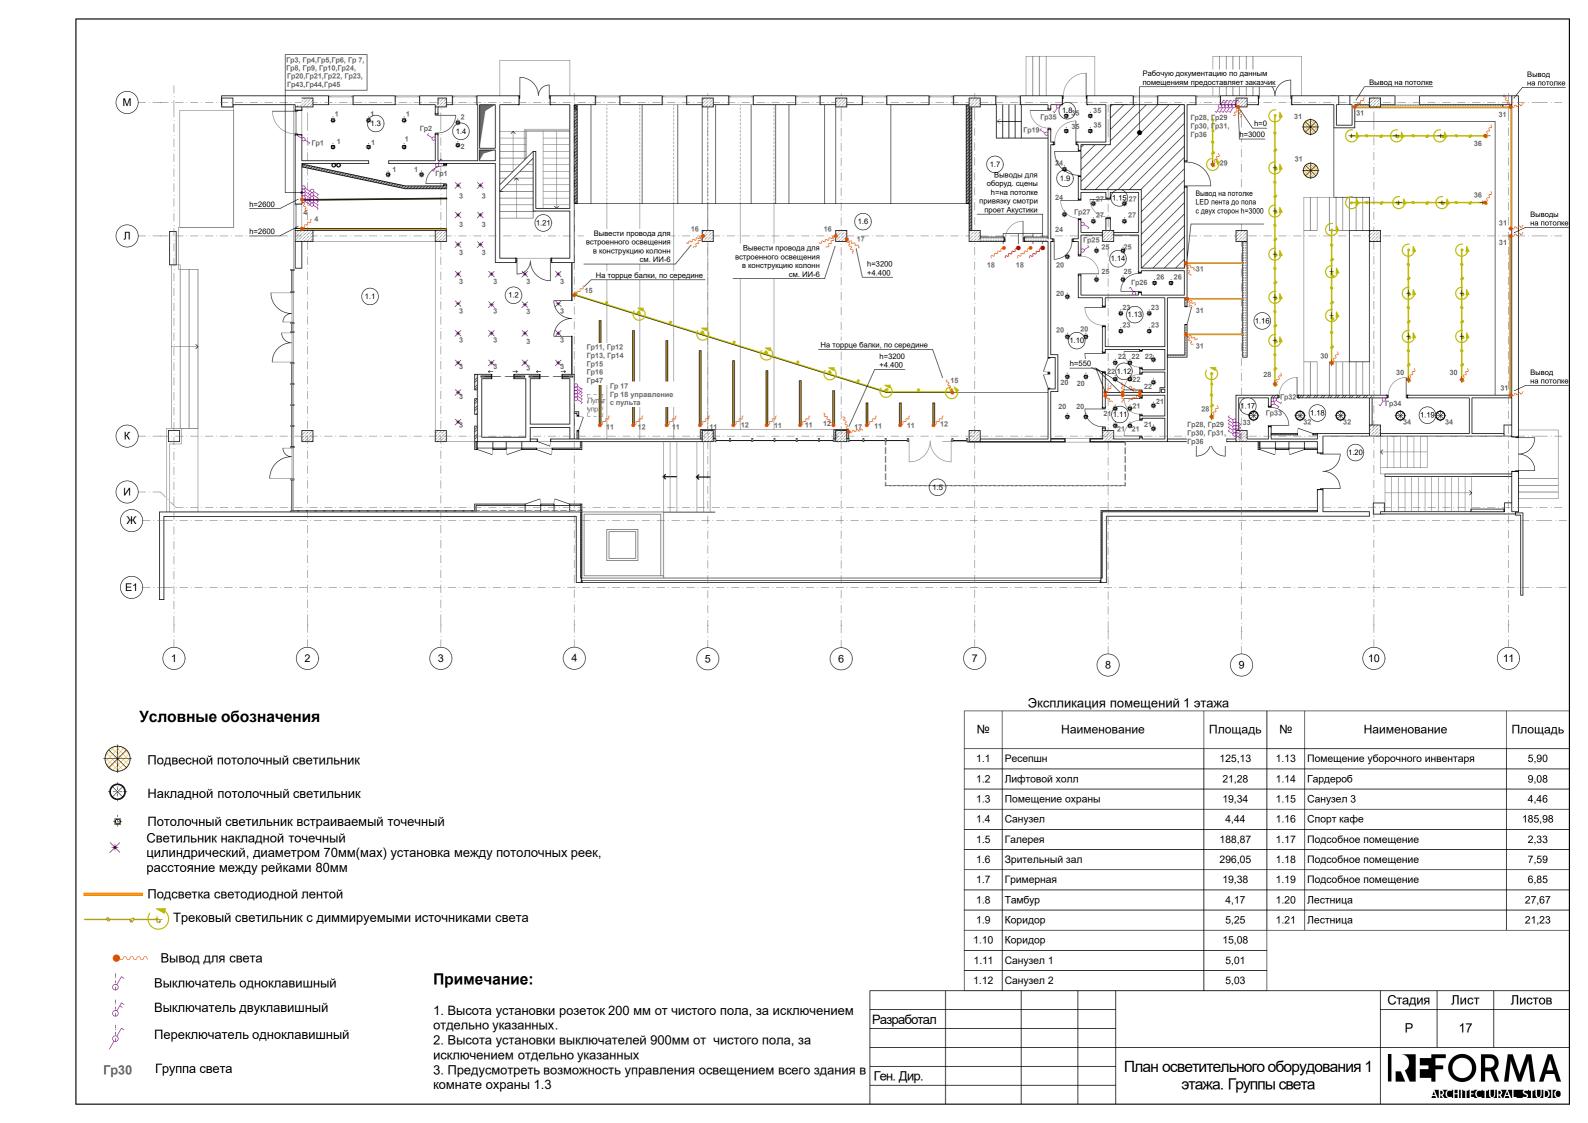

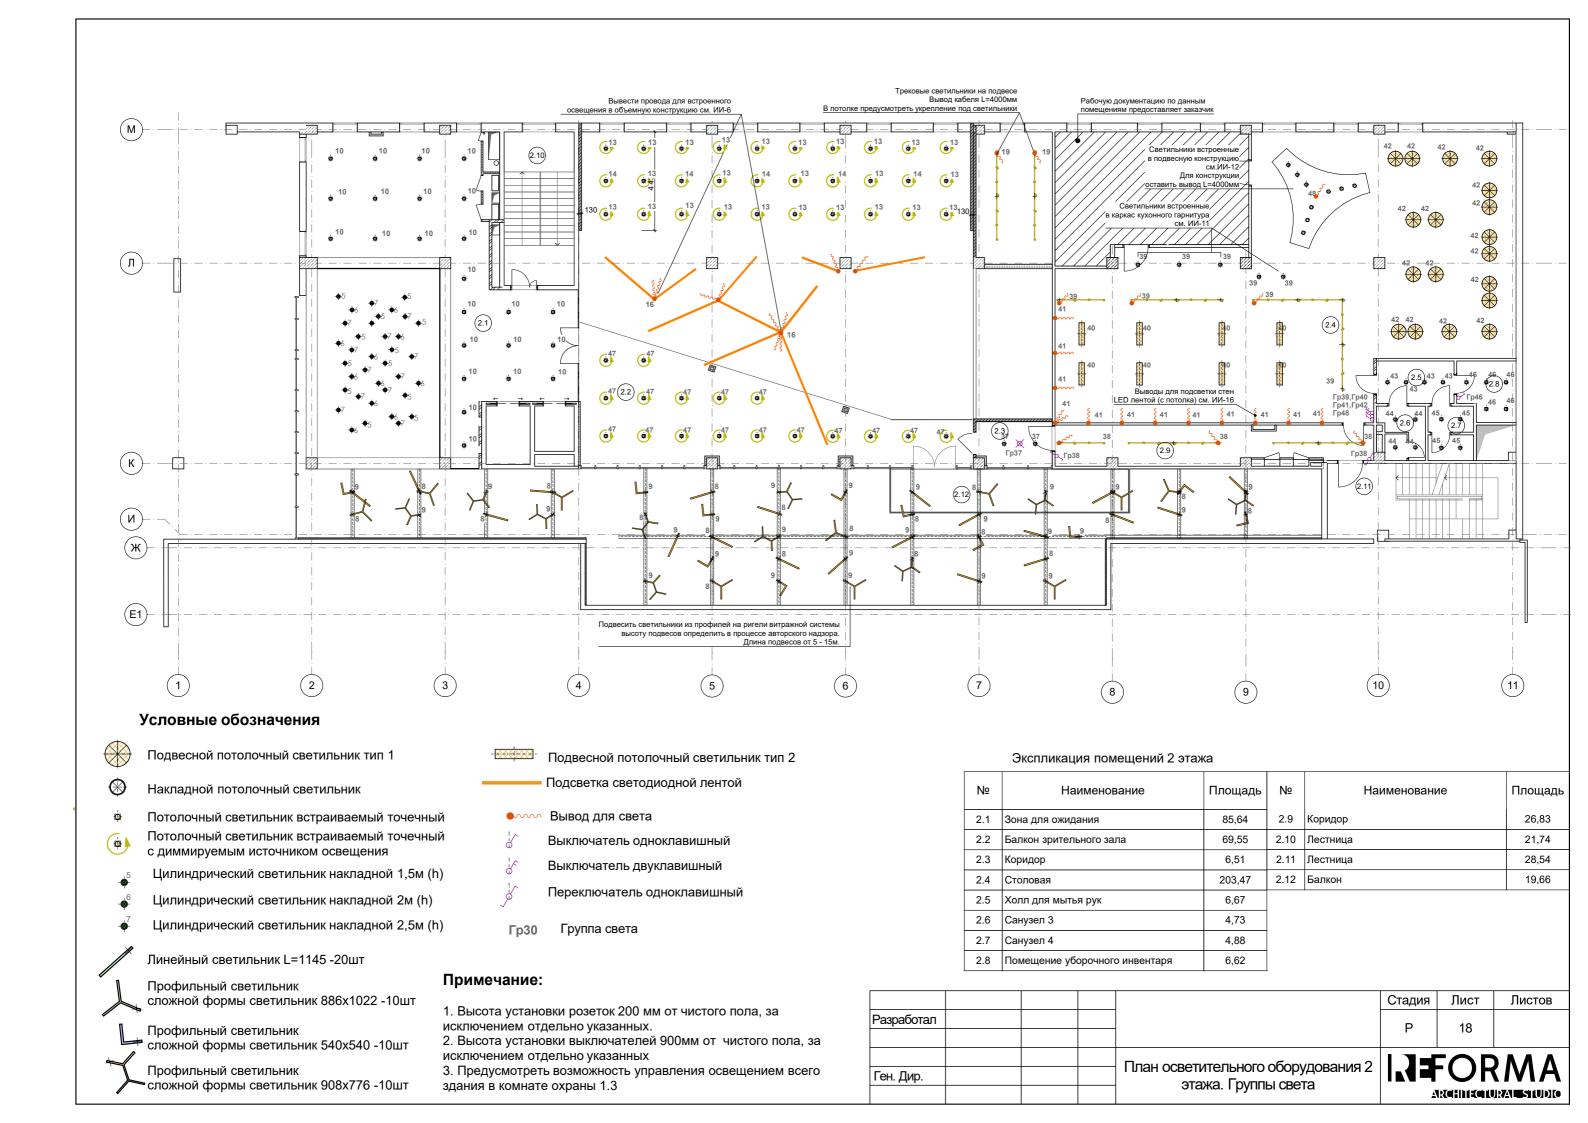

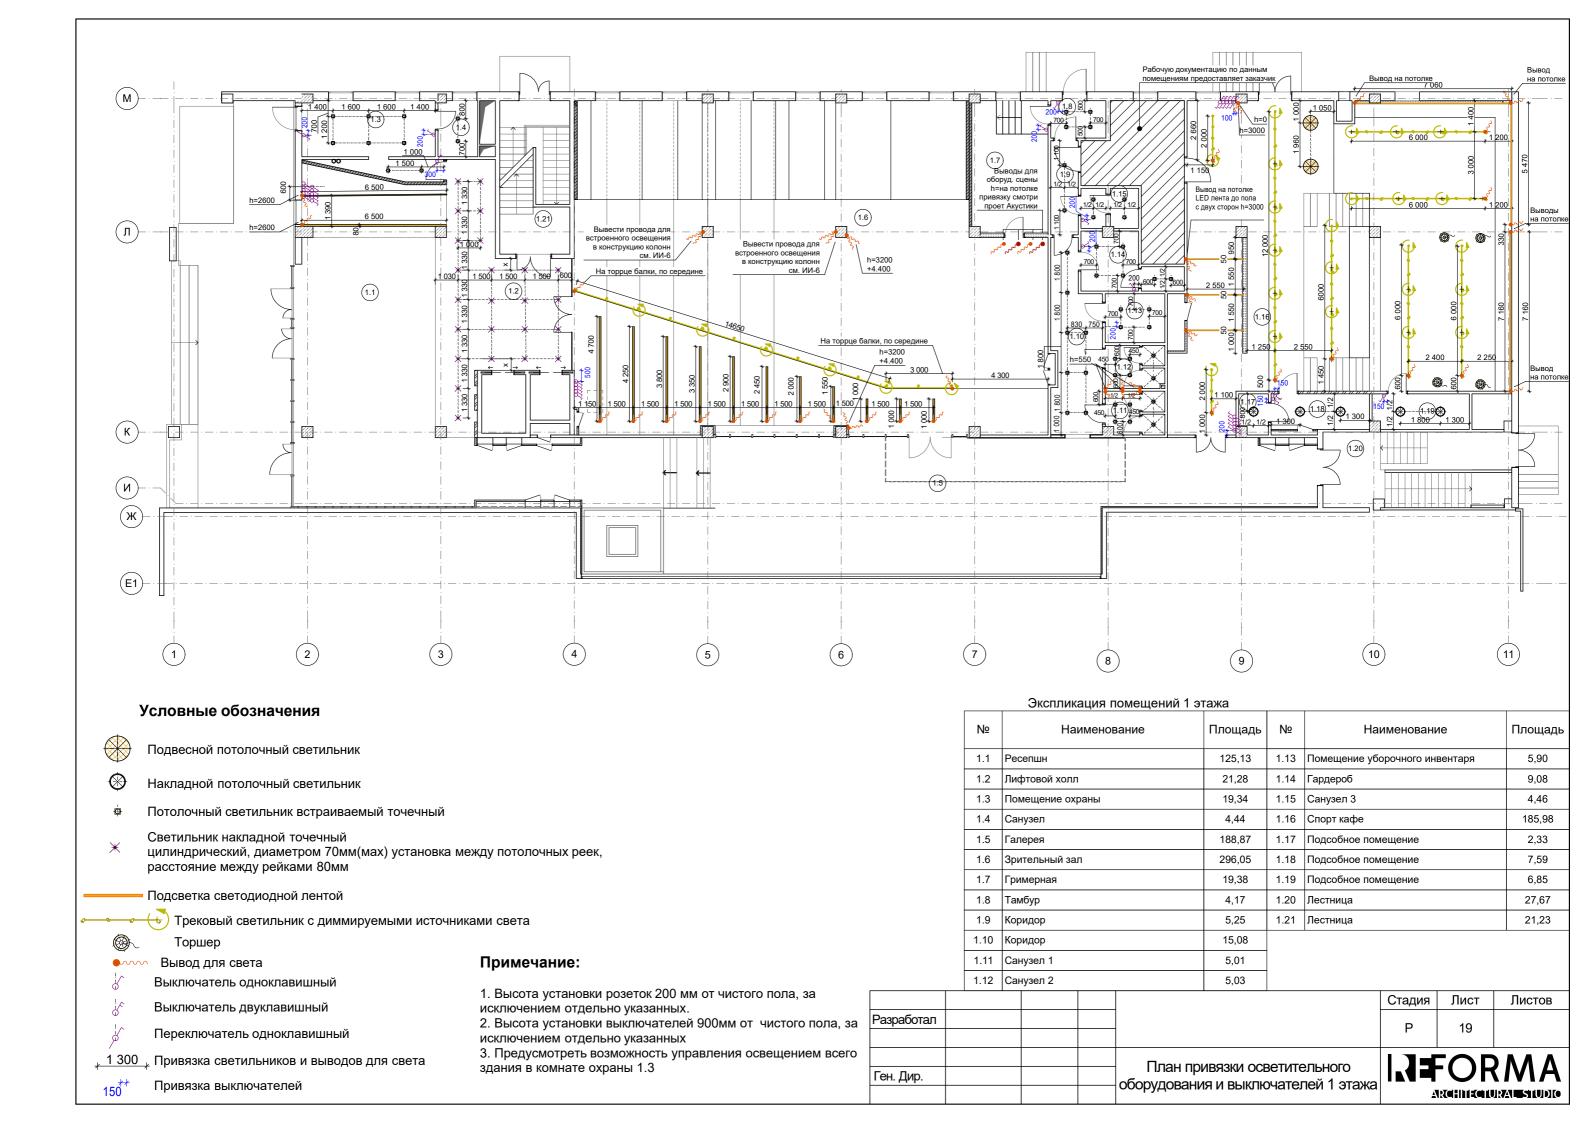

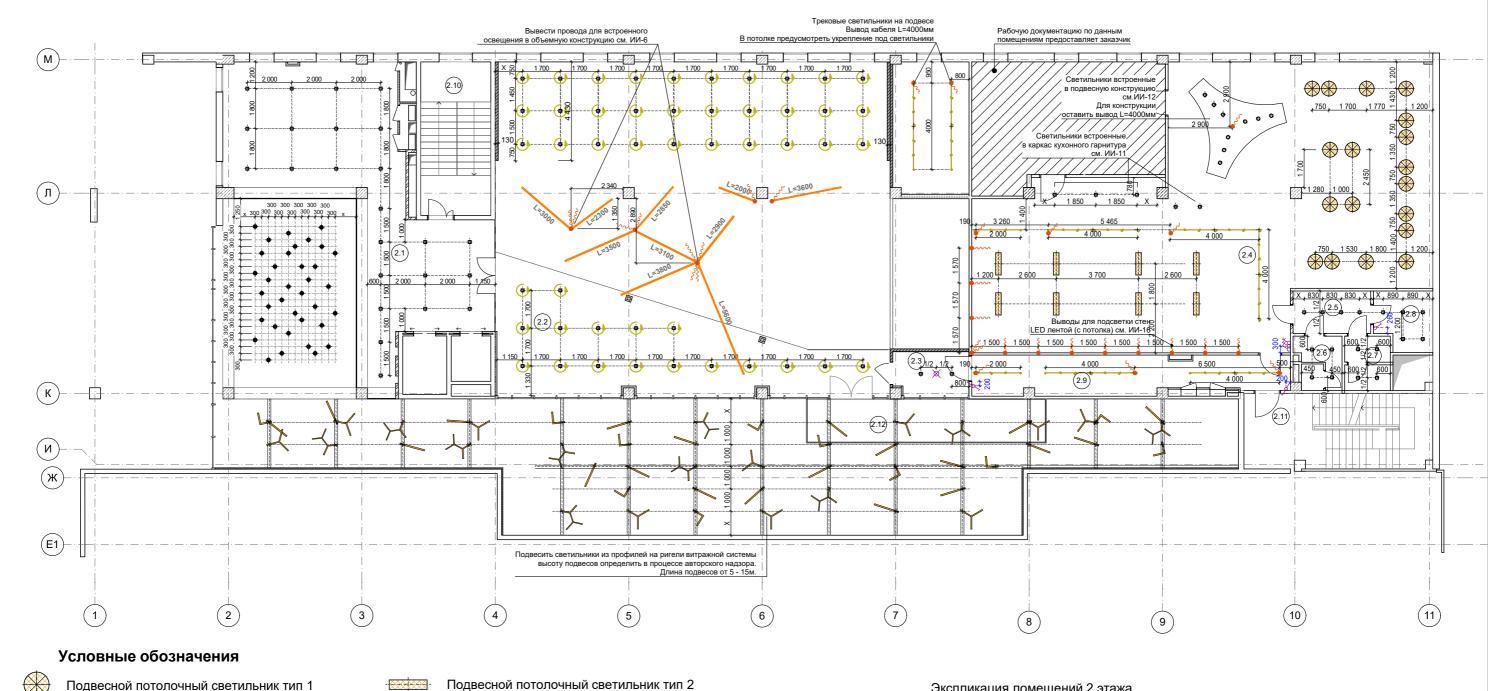

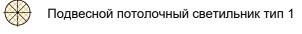

- \otimes Накладной потолочный светильник
- **(** Потолочный светильник встраиваемый точечный (p
 - Потолочный светильник встраиваемый точечный с диммируемым источником освещения

Подсветка светодиодной лентой

Трековый светильник

Торшер

• Вывод для света

Выключатель одноклавишный

Выключатель двуклавишный

Переключатель одноклавишный

<u>, 1 300</u> Привязка светильников и выводов для света

Привязка выключателей

Линейный светильник -20шт Профильный светильник сложной формы светильник -10шт

> Профильный светильник сложной формы светильник -10шт

> Профильный светильник сложной формы светильник -10шт Цилиндрический светильник накладной 1,5 или 2 или 2,5 м.


Примечание:

- 1. Высота установки розеток 200 мм от чистого пола, за исключением отдельно указанных.
- 2. Высота установки выключателей 900мм от чистого пола, за исключением отдельно указанных
- 3. Предусмотреть возможность управления освещением всего здания в комнате охраны 1.3

Экспликация помещений 2 этажа

	Nº	Наименование	Площадь	Nº	Наименование	Площадь
İ	2.1	Зона для ожидания	85,64	2.9	Коридор	26,83
	2.2	Балкон зрительного зала	69,55	2.10	Лестница	21,74
	2.3	Коридор	6,51	2.11	Лестница	28,54
	2.4	Столовая	203,47	2.12	Балкон	19,66
	2.5	Холл для мытья рук	6,67			
	2.6	Санузел 3	4,73			
	2.7	Санузел 4	4,88			
	2.8	Помещение уборочного инвентаря	6,62			

			Стадия	Лист	Листов	
Разработал			Ф	20		
			•	20		
			I N FORMA			
Ген. Дир.		План привязки осветительного оборудования и выключателей 2 этажа		(/VIA)		
		ооорудования и вым почателей 2 этажа	Δ	RCHIIECIU	RALSIUDIO	

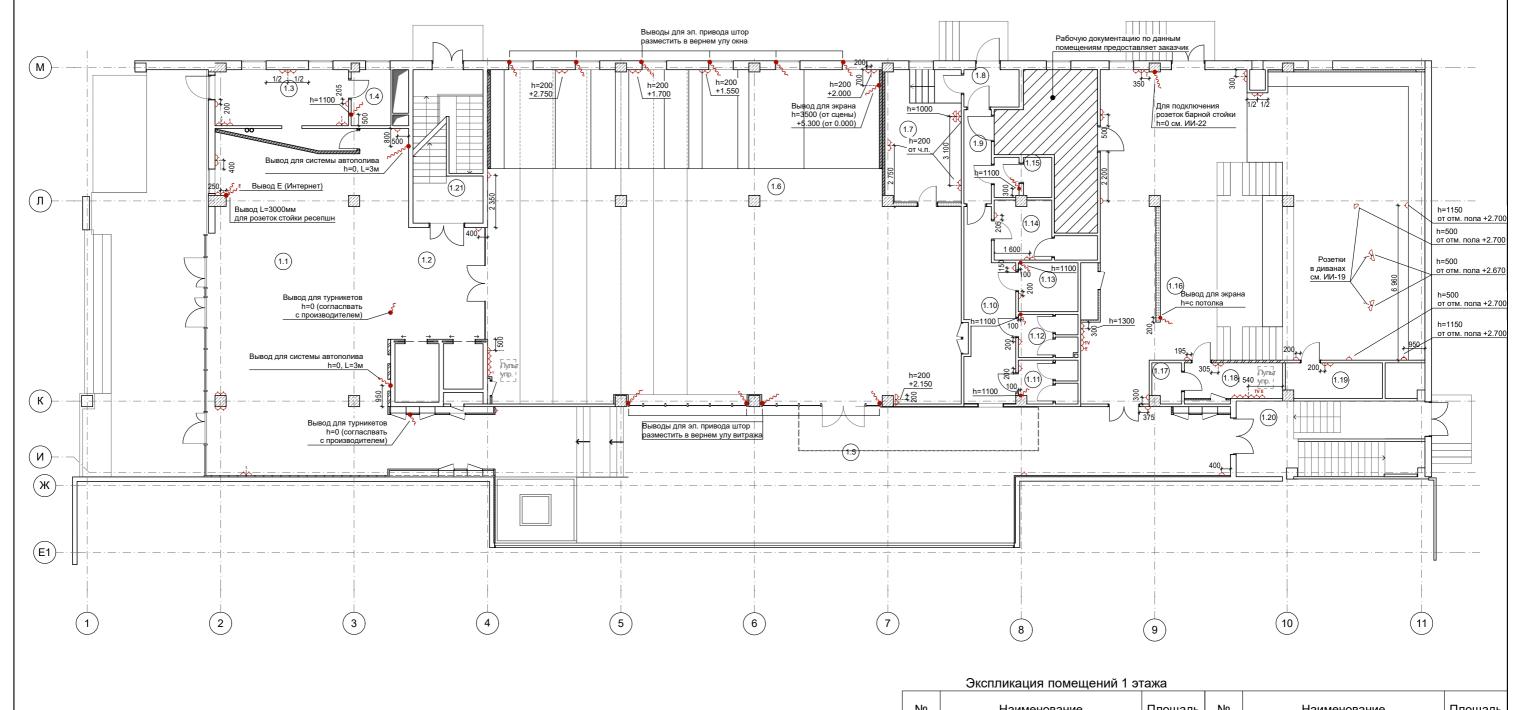


- Силовая розетка
- ∴ Интернет розетка
- ^К Телевизионная розетка
- Вывод электричества

- 1. Высота установки розеток 200 мм от чистого пола, за исключением отдельно указанных.
- 2. Высота установки выключателей 900мм от чистого пола, за исключением отдельно указанных
- 3. Выводы электричества для турникетов выдает фирма-изготовитель
- 4. Выводы электричества для водоема выдает фирма-изготовитель
- 5. Предусмотреть выводы электричества для системы автополива в атриуме на 3-5 этажах.
- 6. Выводы для акустики и сценического освещения см. проект по акустике и сценическому освещению.

Nº	Наименование	Площадь	Nº	Наименование	Площадь
1.1	Ресепшн	125,13	1.13	Помещение уборочного инвентаря	5,90
1.2	Лифтовой холл	21,28	1.14	Гардероб	9,08
1.3	Помещение охраны	19,34	1.15	Санузел 3	4,46
1.4	Санузел	4,44	1.16	Спорт кафе	185,98
1.5	Галерея	188,87	1.17	Подсобное помещение	2,33
1.6	Зрительный зал	296,05	1.18	Подсобное помещение	7,59
1.7	Гримерная	19,38	1.19	Подсобное помещение	6,85
1.8	Тамбур	4,17	1.20	Лестница	27,67
1.9	Коридор	5,25	1.21	Лестница	21,23
1.10	Коридор	15,08			•
1.11	Санузел 1	5,01			
1.12	Санузел 2	5,03			

	1.12	Jour	190011 2		0,00				
							Стадия	Лист	Листов
Разработал							Р	21	
				Ппэцэ	Пеитполист	ановочного			RMA
Ген. Дир.					нектроуст рудования	מחטטייחטוט בעבדר 1 נ			INIA
				000	удованил	1 I STana	<u> </u>	ka:maa	JRAL STUDIO

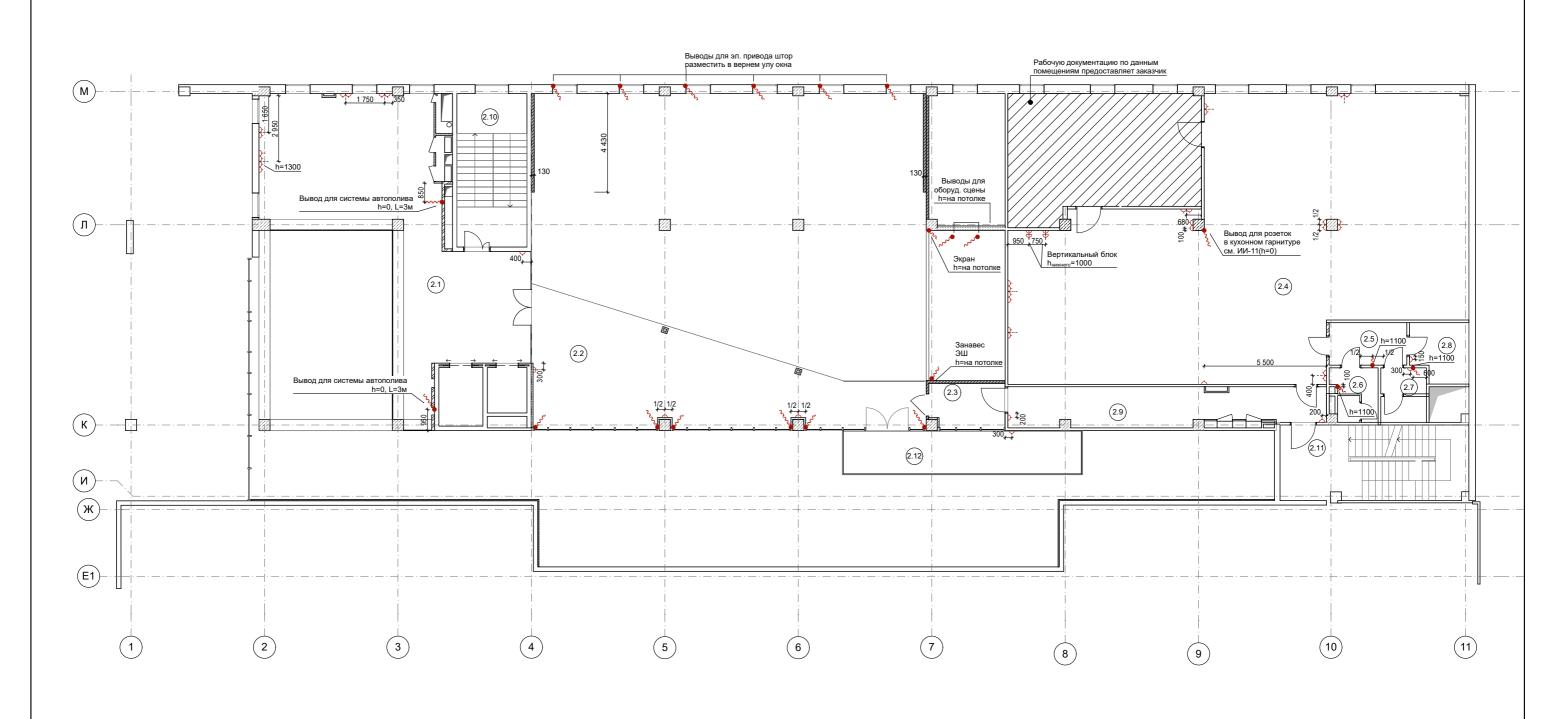

Силовая розетка

∴ Интернет розетка

^Т Телевизионная розетка


Вывод электричества


Экспликация помещений 2 этажа

Nº	Наименование	Площадь	Nº	Наименование	Площадь
2.1	Зона для ожидания	85,64	2.9	Коридор	26,83
2.2	Балкон зрительного зала	69,55	2.10	Лестница	21,74
2.3	Коридор	6,51	2.11	Лестница	28,54
2.4	Столовая	203,47	2.12	Балкон	19,66
2.5	Холл для мытья рук	6,67			•
2.6	Санузел 3	4,73			
2.7	Санузел 4	4,88			
2.8	Помещение уборочного инвентаря	6,62			


- 1. Высота установки розеток 200 мм от чистого пола, за исключением отдельно указанных.
- 2. Высота установки выключателей 900мм от чистого пола, за исключением отдельно указанных
- 3. Выводы электричества для турникетов выдает фирма-изготовитель
- 4. Выводы электричества для водоема выдает фирма-изготовитель
- 5. Предусмотреть выводы электричества для системы автополива в атриуме на 3-5 этажах.

			Стадия	Лист	Листов
Разработал			P	22	
			•		
		План электроустановочного			RMA
Ген. Дир.		оборудования 2 этажа			INIA
		осорудования 2 отажа	_ A	RCHITECTU	RAL STUDIO

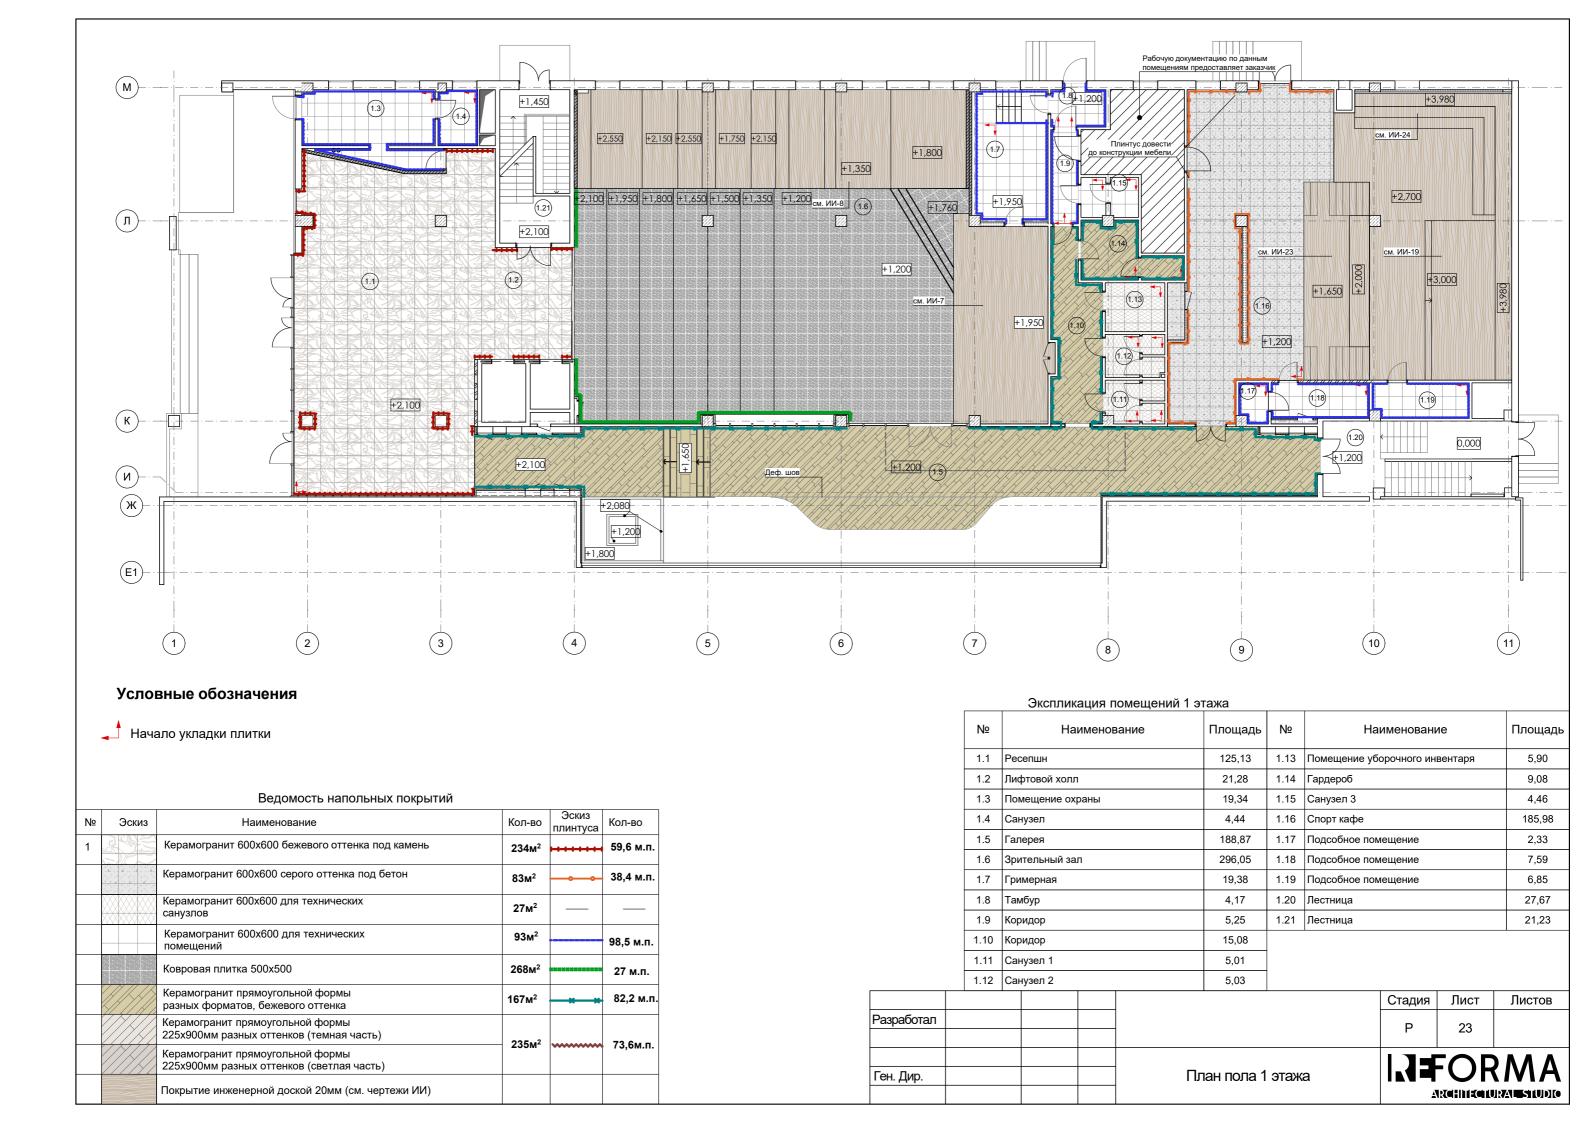

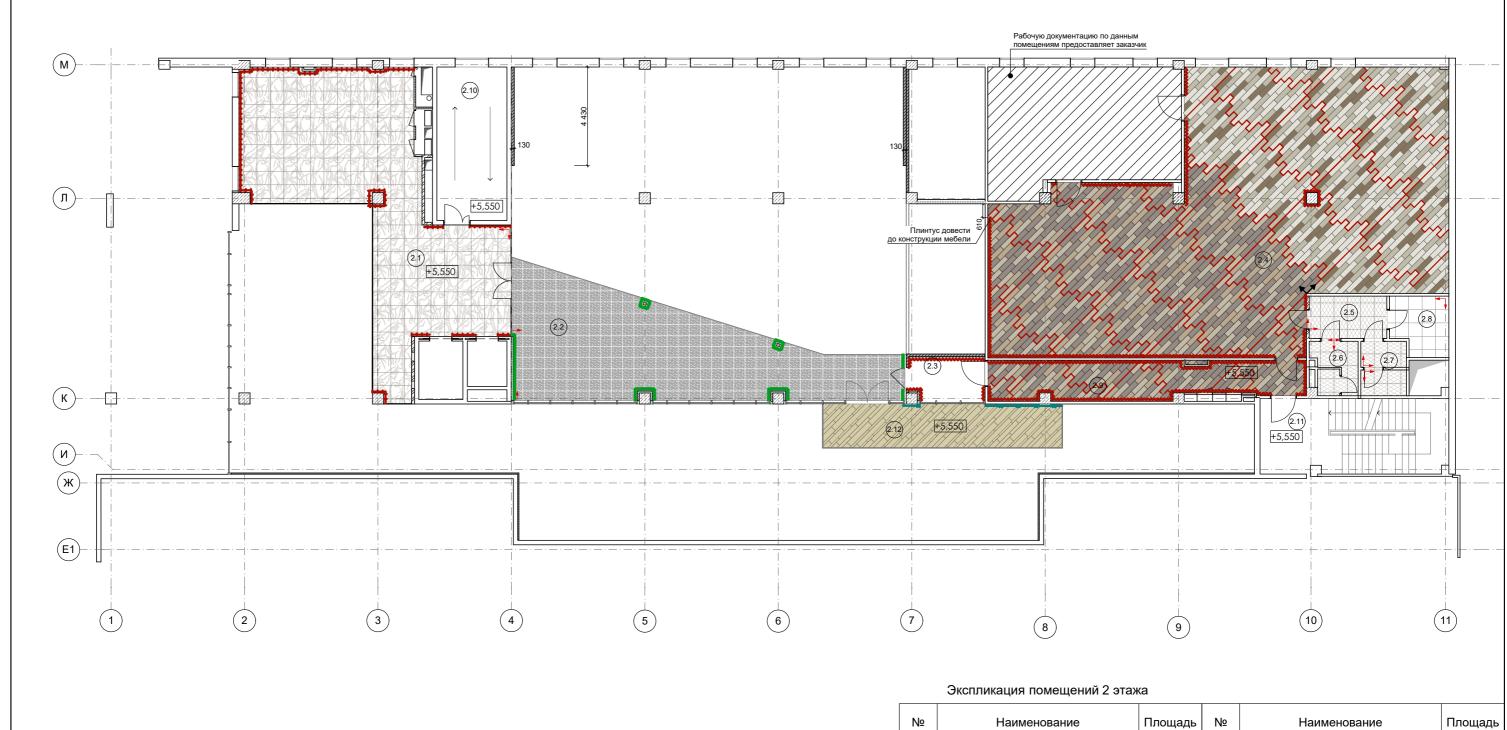

Пример укладки керамогранита в помещении 2.4

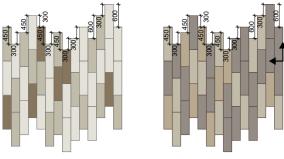


Начало укладки плитки


Nº	Наименование	Площадь	Nº		Наименовани
2.1	Зона для ожидания	85,64	2.9	Коридор	
2.2	Балкон зрительного зала	69,55	2.10	Лестница	
2.3	Коридор	6,51	2.11	Лестница	
2.4	Столовая	203,47	2.12	Балкон	
2.5	Холл для мытья рук	6,67			
2.6	Санузел 3	4,73			
2.7	Санузел 4	4,88			
2.8	Помещение уборочного инвентаря	6,62			

26,83

21,74 28,54 19,66

			Стадия	Лист	Листов
Разработал			P	24	
			ı	24	
Ген. Дир.		План пола 2 этажа			AMA
			<u> </u>	k a lmean	RALSIUDIO

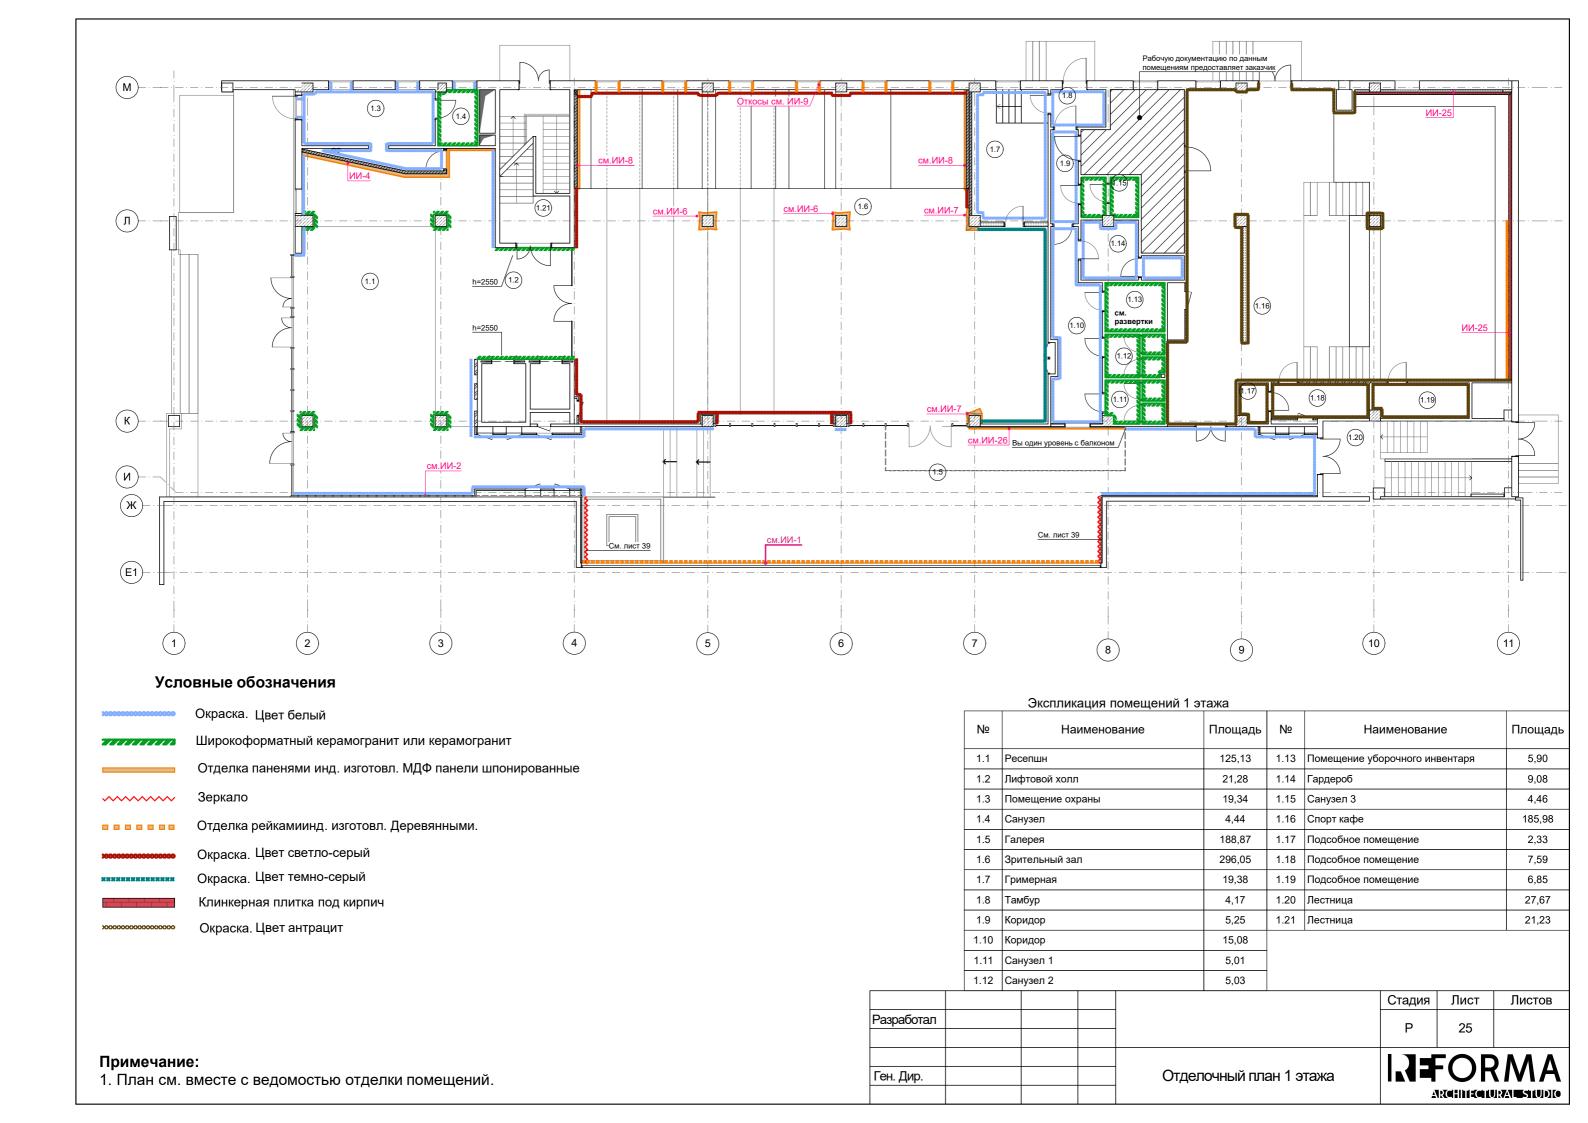

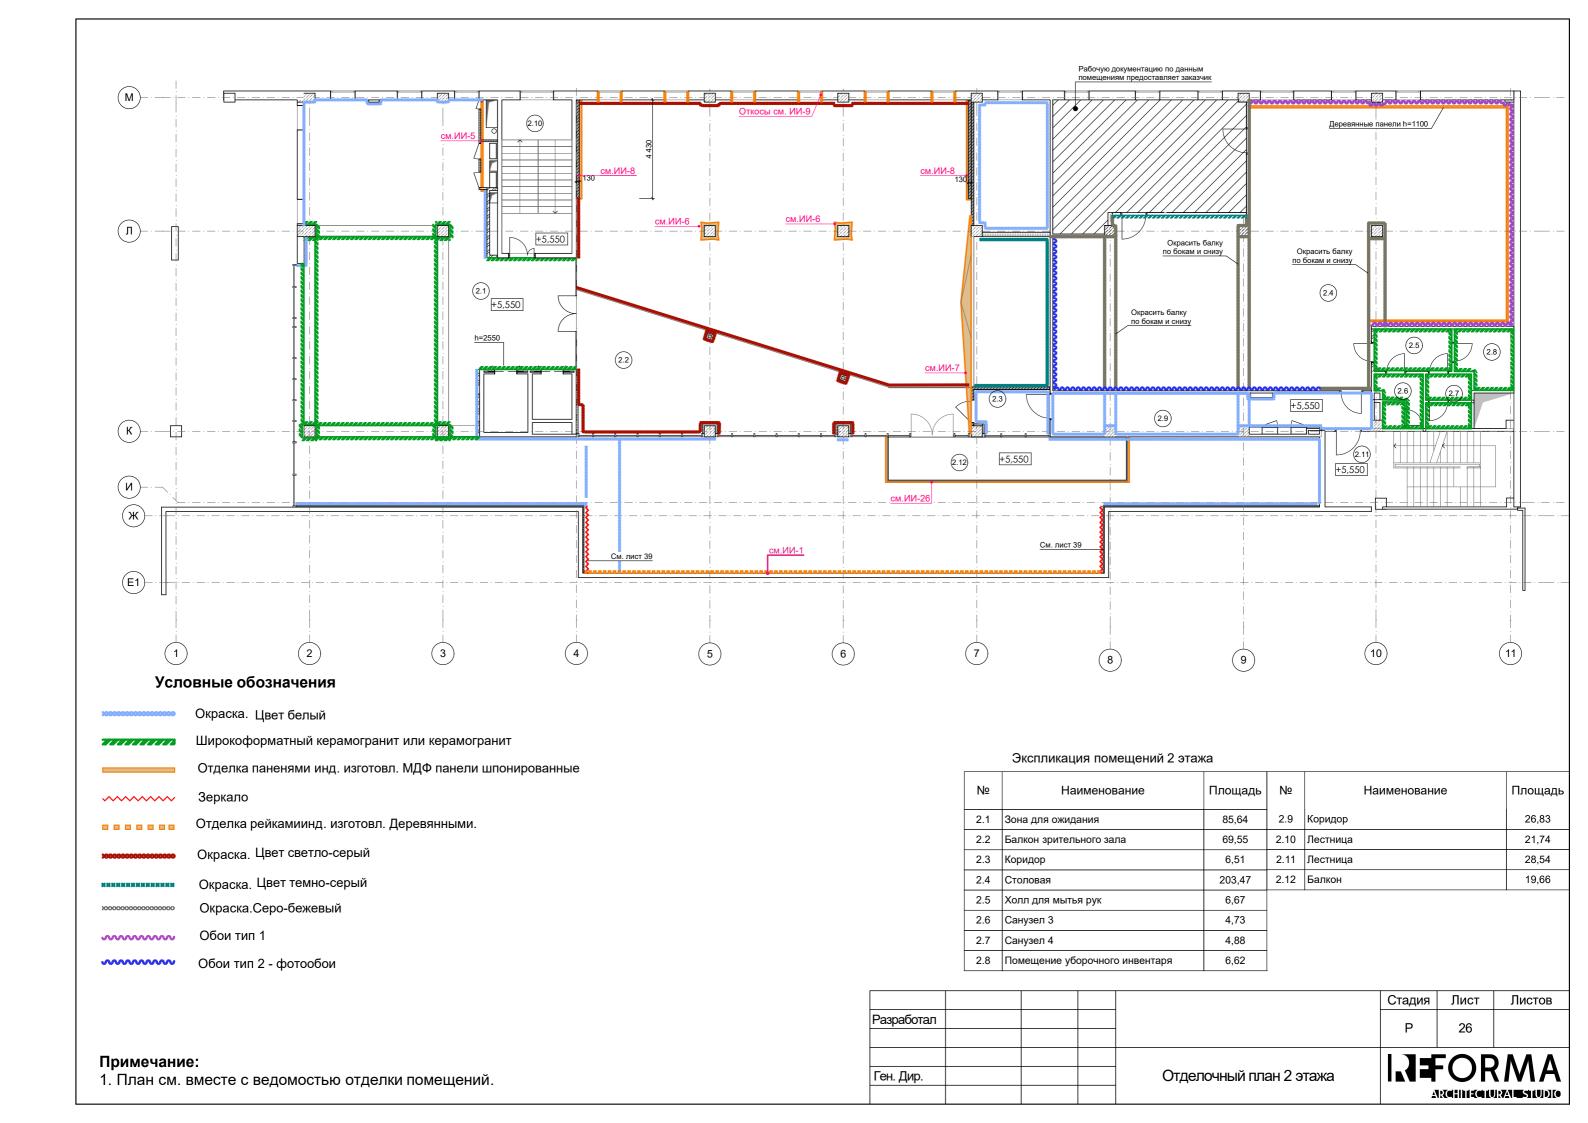


№ пом.	Название Зоны	Отделка стен	Эскиз	Цвет	Ѕ, м2	Потолок	Цвет	Ѕ, м2
		Окраска	:00000000000000000000000000000000000000	Белый	605,3	Окраска	Белый	
1.1	Ресепшн	Широкоформатный керамогранит		Светло- бежевый	71,9 см.разв.			47,0
		Отделка паненями инд. изготовл.		Дерево	CM.			
1.2	Лифтовой холл	широкоформатный керамогранит		Светло- бежевый	ИИ-4 20,5 см.разв.	Подшивка алюм.рейками	Под дерево	40,0
		Окраска за подшивным потолком	000000000000000000000000000000000000000	Серый	10,0	Окраска за рейками	Серый	40,0
1.3	Помещение охраны	Окраска	:00000000000000000000000000000000000000	Белый	77,3	Окраска	Белый	19,4
1.4	Санузел	Керамогранит		Серый	21,5	Окраска	Белый	4,5
		Окраска	:00000000000000000000000000000000000000	Белый	21,5	Окраска	Белый	10,0
1.5	Галерея	Зеркало Отделка рейками	······	Бесцв.	59,5 см.разв.			
		инд. изготовл.		Дерево	ИИ-1			
		Окраска	200000000000000000000000000000000000000	Светло- серый	188,7	Окраска	Светло- серый	100,0
1.6	Зрительный зал	Окраска	***************************************	Темно- серый	110,0		_	
		Отделка паненями инд. изготовл.		Дерево	см. ИИ-8,9,6		Дерево	
1.7	Гримерная	Окраска		Белый	138,5	Окраска	Белый	19,4
1.8	Тамбур	Окраска		Белый	19,0	Окраска	Белый	4,2
1.9	Коридор	Окраска	:00000000000000000000000000000000000000	Белый	24,7	Окраска	Белый	5,6
1.10	Коридор	Окраска	:00000000000000000000000000000000000000	Белый	57,3	Окраска	Белый	15,1
1.11	Санузел 1	Керамогранит		Бежевый	31,7 см.разв.	Окраска	Белый	5,0
1.12	Санузел 2	Керамогранит		Бежевый	31,7 см.разв.	Окраска	Белый	5,0
1.13	Помещение уборочного инвентаря	Керамогранит		Бежевый	24,5 см.разв.	Окраска	Белый	5,9
1.14	Гардероб	Окраска		Белый	48,4	Окраска	Белый	9,1
1.15	Санузел 3	Керамогранит		Бежевый	27,2 см.разв.	Окраска	Белый	4,5
		Окраска	000000000000000000000000000000000000000	Антрацит	213,0	Окраска	Антрацит	186,0
1.16	Спорт кафе	Клинкерная плитка		Под кирпич	см. ИИ-25		-	
		Отделка рейками инд. изготовл.		Дерево	см. ИИ-25			
1.17	Подсобное помещение	Окраска	>00000000000000000000000000000000000000	Антрацит	22,0	Окраска	Белый	2,4
1.18	Подсобное помещение	Окраска	000000000000000000000000000000000000000	Антрацит	42,0	Окраска	Белый	7,6

№ пом.	Название Зоны	Отделка стен	Эскиз	Цвет	Ѕ, м2	Потолок	Цвет	Ѕ, м2
1.19	Подсобное помещение	Окраска	100000000000000000000000000000000000000	Антрацит	30,0	Окраска	Белый	6,85
1.20	Лестница	Окраска		Уточняет заказчик	Уточняет заказчик	Окраска	Белый	Уточняет заказчик
1.21	Лестница	Окраска		Уточняет заказчик	Уточняет заказчик	Окраска	Белый	Уточняет заказчик
		Окраска	200000000000000000000000000000000000000	Белый	53,0	Окраска	Белый	85,7
2.1	Зона для ожидания	Широкоформатный керамогранит		Светло- бежевый	89,8 см.разв.			
		Отделка паненями инд. изготовл.		Дерево	см. ИИ-5			
2.2	Балкон зрительного зала	см. 1.6	см. 1.6	см. 1.6	см. 1.6	Окраска (под балконом)	Светло- серый	69,6
2.3	Коридор	Окраска	XXXXXXXXXXXXXXXXXXXXXXXXXXXXXXXXXXXXXX	Белый	18,5	Окраска	Белый	6,6
		Окраска	000000000000000000000000000000000000000	бежевый	86,3	Окраска	Антрацит	203,5
2.4	Столовая	Обои тип 1	······	Полоса- тые h=2м.	53,4			
2.4	Столовая	Обои тип 2 - фотообои	·····	Рисунок "город"	56,7			
		Деревянные панели h=1100		Дерево	см. ИИ-17			
		Керамическая плитка		Белый	20,0			
2.5	Холл для мытья рук	Керамогранит		Бежевый	22,1 см.разв.	Окраска	Белый	6,67
2.6	Санузел 3	Керамогранит		Бежевый	32,3 см.разв.	Окраска	Белый	4,73
2.7	Санузел 4	Керамогранит		Бежевый	29,7 см.разв.	Окраска	Белый	4,88
2.8	Помещение уборочного инвентаря	Керамогранит		Серый	27,6	Окраска	Белый	6,62
2.9	Коридор	Окраска	>00000000000000000000000000000000000000	Белый	99,6	Окраска	Белый	26,83
2.10	Лестница	Окраска		Уточняет заказчик	Уточняет заказчик	Окраска	Белый	Уточняет заказчик
2.11	Лестница	Окраска			Уточняет заказчик	Окраска	Белый	Уточняет заказчик
2.12	Балкон	Отделка паненями инд. изготовл.		Дерево	см. ИИ-26			

- Примечание:
 1. Ведомость см. вместе с отделочными планами.
 2. Объемы даны без учета запаса.

			Стадия	Лист	Листов
Разработал			P	27	
			'	21	
)
Ген. Дир.		Ведомость отделки помещений			RMA
			<u> </u>		JRAL STUDIO

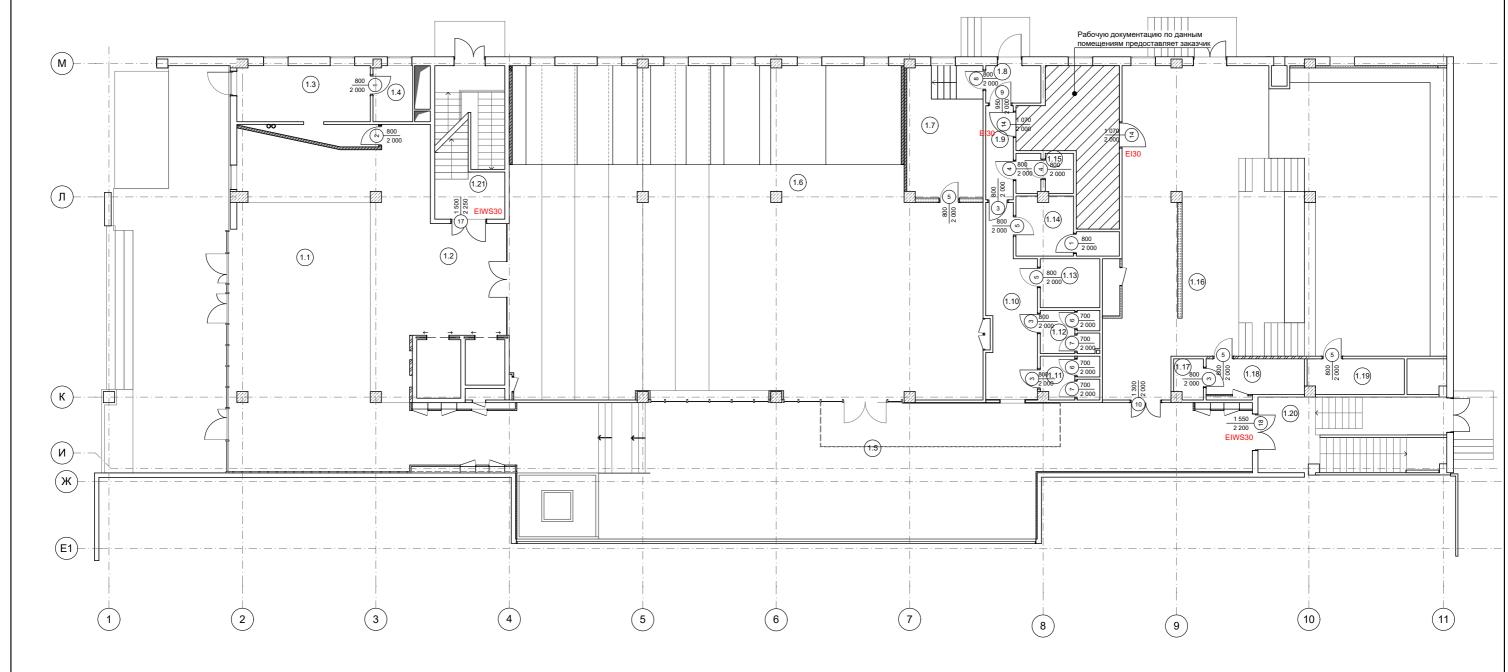

 $4\frac{800}{2000}$ Марка двери с указанием размера полотна двери


ЕІЗО Степень пожаростойкости двери

Экспликация помещений 1 этажа

	- '				
Nº	Наименование	Площадь	Nº	Наименование	Площадь
1.1	Ресепшн	125,13	1.13	Помещение уборочного инвентаря	5,90
1.2	Лифтовой холл	21,28	1.14	Гардероб	9,08
1.3	Помещение охраны	19,34	1.15	Санузел 3	4,46
1.4	Санузел	4,44	1.16	Спорт кафе	185,98
1.5	Галерея	188,87	1.17	Подсобное помещение	2,33
1.6	Зрительный зал	296,05	1.18	Подсобное помещение	7,59
1.7	Гримерная	19,38	1.19	Подсобное помещение	6,85
1.8	Тамбур	4,17	1.20	Лестница	27,67
1.9	Коридор	5,25	1.21	Лестница	21,23
1.10	Коридор	15,08			
1.11	Санузел 1	5,01			
1.12	Санузел 2	5,03	1		

- 1. Перед монтажом дверей подготовить проемы в соответствии с ведомостью см. столбец "Размер проема ШхВ".
- 2. Лист см. совместно ведомостью элементов заполнения дверных проемов

					Стадия	Лист	Листов
Разработал					Ф	28	
						20	
		Ппон ээлол	IOLING BBO	DULLY FINONMOR 1	1 7 =		
Ген. Дир.			эад кипэг этажа	рных проемов 1			(MA)
			Этала		A		IRAL SILUDIO

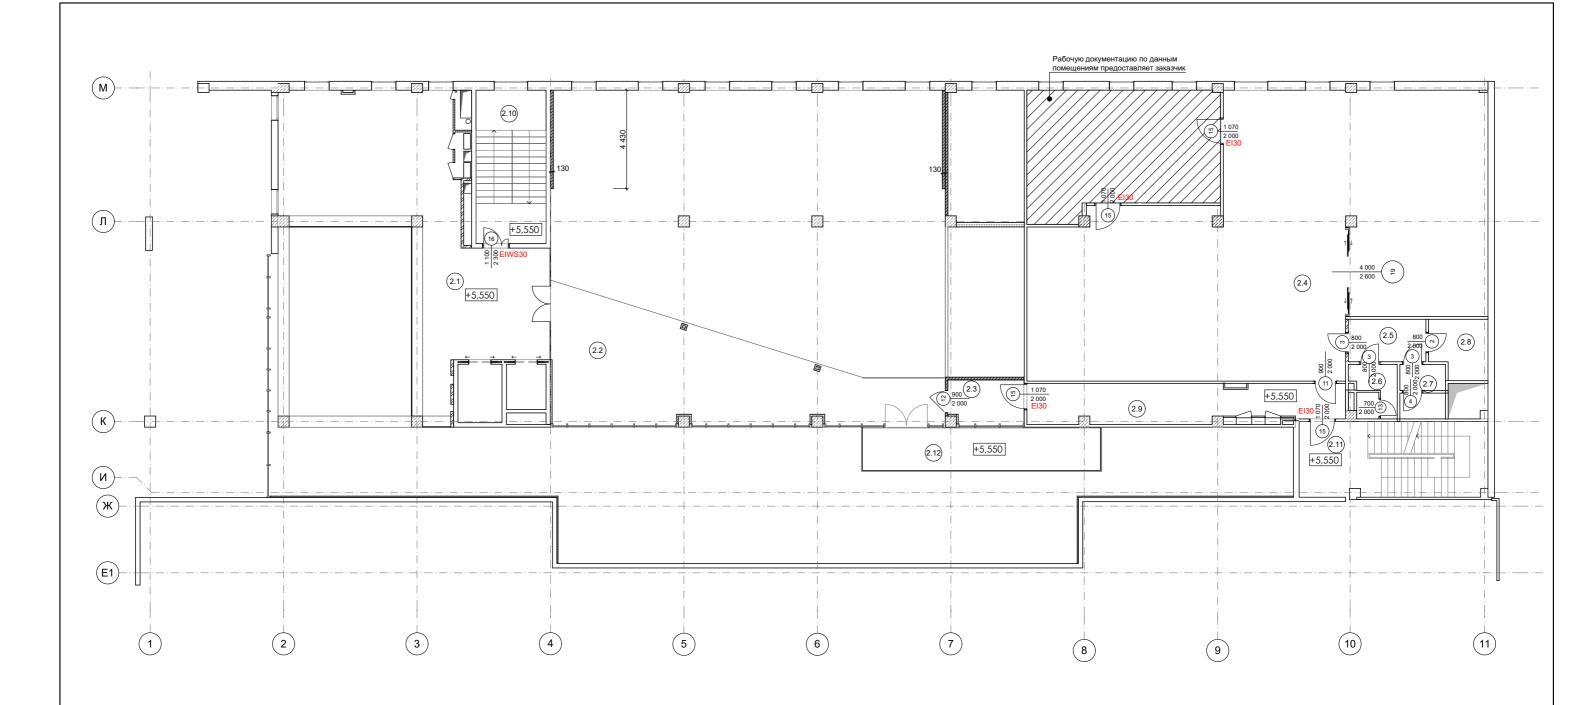

 $4\frac{800}{2000}$ Марка двери с указанием размера полотна двери

ЕІЗО Степень пожаростойкости двери

Экспликация помещений 2 этажа

Nº	Наименование	Площадь	Nº	Наименование	Площадь
2.1	Зона для ожидания	85,64	2.9	Коридор	26,83
2.2	Балкон зрительного зала	69,55	2.10	Лестница	21,74
2.3	Коридор	6,51	2.11	Лестница	28,54
2.4	Столовая	203,47	2.12	Балкон	19,66
2.5	Холл для мытья рук	6,67			•
2.6	Санузел 3	4,73			
2.7	Санузел 4	4,88			
2.8	Помещение уборочного инвентаря	6,62			

- 1. Перед монтажом дверей подготовить проемы в соответствии с ведомостью см. столбец "Размер проема ШхВ".
- 2. Лист см. совместно ведомостью элементов заполнения дверных проемов

			Стадия	Лист	Листов	
Разработал			Р	29		
			'	29		
		План заполная прорин у просмор 2				
Ген. Дир.		План заполнения дверных проемов 2 этажа			INIA	
		Jiana	A	R aliiza u	RALSIUDIO	

Nº	Специальный текст 2	Откр ыва ние	Размер проема Ш х В	Размеры Полотна	Эскиз	Кол.	Примечание
1	Дверь межкомнатная одностворчатая	П	900×2 100	800×2 000	:	2	Установить фиксатор
2	Дверь межкомнатная одностворчатая	П	900×2 100	800×2 000	:	2	Установить замок с ключом
3	Дверь межкомнатная одностворчатая	Л	900×2 100	800×2 000	-:	7	С защелкой
4	Дверь межкомнатная одностворчатая	Л	900×2 100	800×2 000	:	3	Установить фиксатор
5	Дверь межкомнатная одностворчатая	Л	900×2 100	800×2 000	•	5	Установить замок с ключом
6	Дверь межкомнатная одностворчатая	Л	800×2 100	700×2 000	-	2	Установить фиксатор
7	Дверь межкомнатная одностворчатая	П	800×2 100	700×2 000	•-	2	Установить фиксатор
8	Дверь межкомнатная одностворчатая	Л	900×2 100	800×2 000	-:	1	Установить замок с ключом
9	Дверь межкомнатная одностворчатая	Л	1 050×2 100	950×2 000	-	1	С защелкой
10	Дверь межкомнатная двустворчатая, равнопольная	П	1 400×2 100	1 300×2 000	-28-	1	Установить замок с ключом
11	Дверь межкомнатная одностворчатая	П	1 000×2 100	900×2 000	F	1	Установить замок с ключом

	Ведомость	элеме	ентов заполне	ния дверных	проемов		
11	Дверь межкомнатная одностворчатая	П	1 000×2 100	900×2 000	•	1	Установить замок с ключом
12	Дверь межкомнатная одностворчатая, со скрытой коробкой. См. ИИ-7	П	1 000×2 100	900×2 000		1	Облицовка панелями в цвет стен
13	Дверь межкомнатная одностворчатая	Л	800×2 100	700×2 000	-3	1	Установить фиксатор
14	Дверь противопожарная одностворчатая	Л	1 170×2 100	1 070×2 000	-:	2	Установить замок с ключом EI30
15	Дверь противопожарная одностворчатая	Л	1 170×2 100	1 070×2 000	-:	4	EI30
16	Дверь противопожарная двустворчатая, неравнопольная, с остеклением	П	1 200×2 400	1 100×2 300		1	EIWS30
17	Дверь противопожарная двустворчатая, неравнопольная, с остеклением	Л	1 600×2 350	1 500×2 250		1	EIWS30
18	Дверь противопожарная двустворчатая, равнопольная, с остеклением	Л	1 650×2 300	1 550×2 200		1	EIWS30
19	Дверь/перегородка раздвижная. Деревянная из реек. 4 раздвижных полотна.		4 000×2 600	3 800×2 500		1	Крепление на рельсы сверху


- Примечание:

 1. Перед монтажом дверей подготовить проемы в соответствии с ведомостью см. столбец "Размер проема ШхВ".

 2. Лист см. совместно с планом заполнения дверных проемов 1 и 2 этажа.

 3. Финальные обмеры производит фирма-изготовитьель.

			Стадия	Лист	Листов	
Разработал			P	30		
			'	30		
		Ведомость заполнения дверных	I.J=FORMA			
Ген. Дир.		проемов			(MA)	
		Простиов	<u> </u>	kKGHIHEGIL		

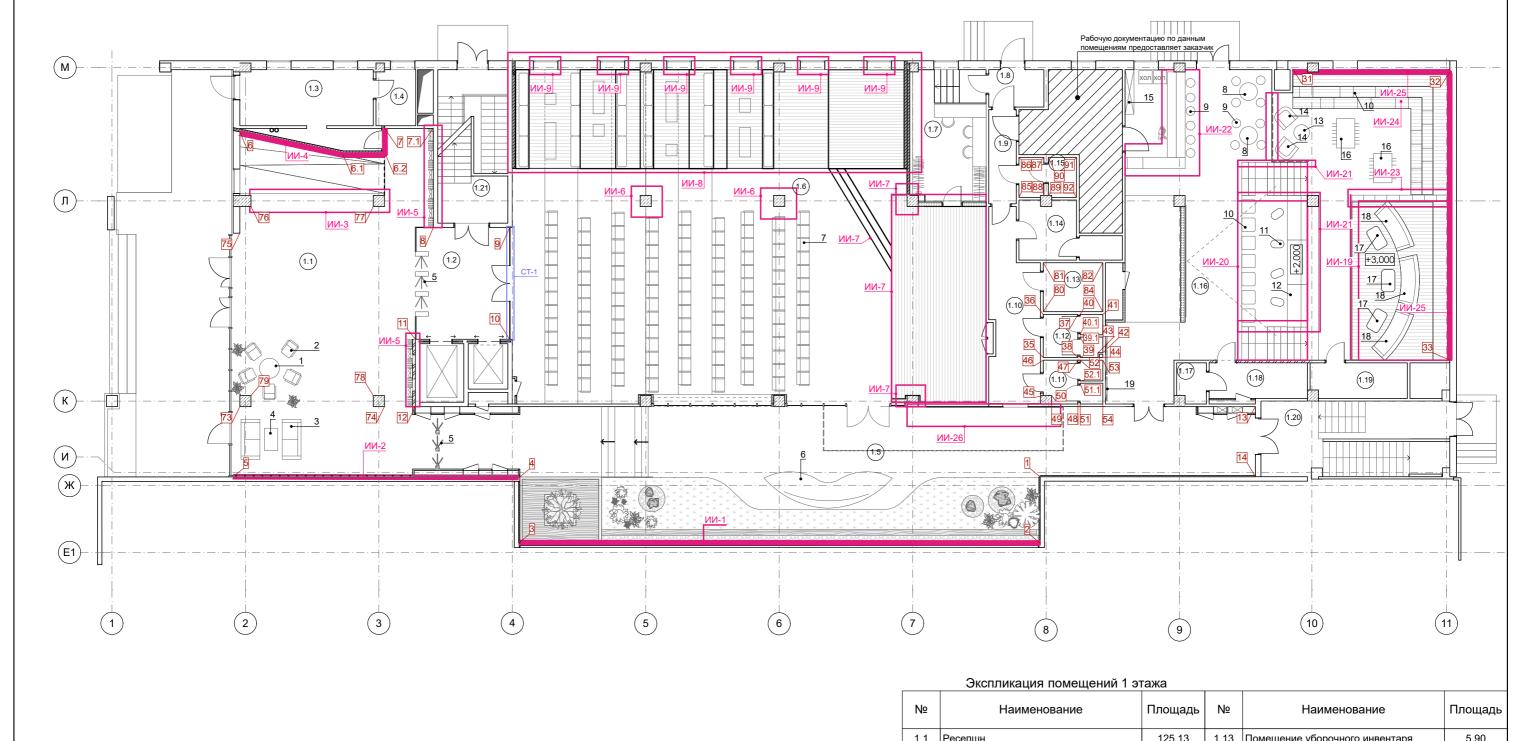

√<mark>6</mark> Ось развертки


^{ИИ-8} Маркировка индивидуального изделия

• 2 Маркировка мебели

СТ-1 Марка изделия из стекла. См. эскизы изделий из стекла

Nº	Наименование	Площадь	Nº	Наименование	Площадь		
1.1	Ресепшн	125,13	1.13	Помещение уборочного инвентаря	5,90		
1.2	Лифтовой холл	21,28	1.14	Гардероб	9,08		
1.3	Помещение охраны	19,34	1.15	Санузел 3	4,46		
1.4	Санузел	4,44	1.16	Спорт кафе	185,98		
1.5	Галерея	188,87	1.17	Подсобное помещение	2,33		
1.6	Зрительный зал	296,05	1.18	Подсобное помещение	7,59		
1.7	Гримерная	19,38	1.19	Подсобное помещение	6,85		
1.8	Тамбур	4,17	1.20	Лестница	27,67		
1.9	Коридор	5,25	1.21	Лестница	21,23		
1.10	Коридор	15,08					
1.11	Санузел 1	5,01					
1.12	Санузел 2	5,03					

	 	·,		-,				
						Стадия	Лист	Листов
Разработал						Р	31	
Ген. Дир.			Маркировоч	ный план	1 этажа мебели, і́ и разверток	1	FOR	RMA
			1 индивид	ц. издслии	ти разверток		- -	

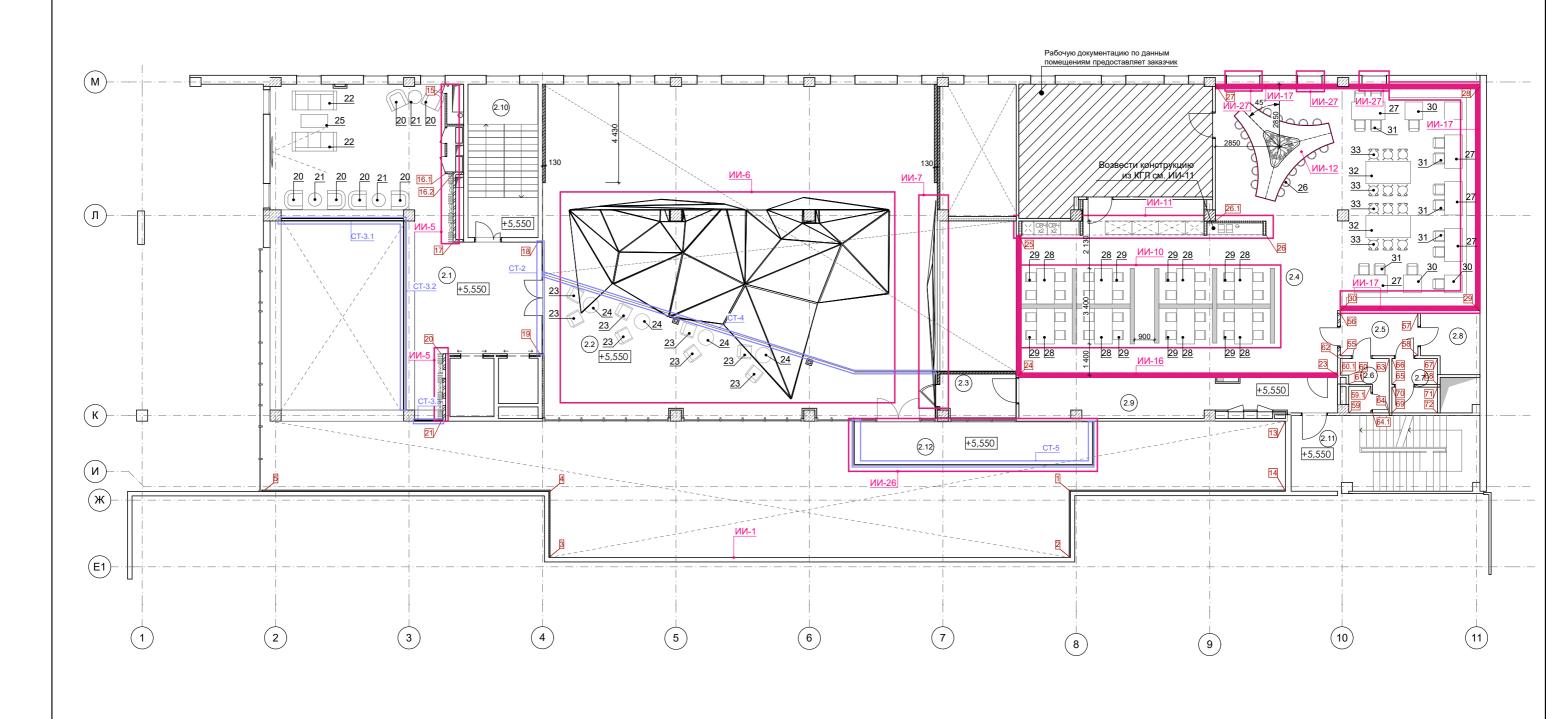

6 Ось развертки

Маркировка индивидуального изделия

• 2 Маркировка мебели

СТ-1 Марка изделия из стекла. См. эскизы изделий из стекла


Экспликация помещений 2 этажа

Nº	Наименование	Площадь	Nº	Наименование	Площадь
2.1	Зона для ожидания	85,64	2.9	Коридор	26,83
2.2	Балкон зрительного зала	69,55	2.10	Лестница	21,74
2.3	Коридор	6,51	2.11	Лестница	28,54
2.4	Столовая	203,47	2.12	Балкон	19,66
2.5	Холл для мытья рук	6,67			,
2.6	Санузел 3	4,73			
2.7	Санузел 4	4,88			
2.8	Помещение уборочного инвентаря	6,62			

			Стадия	Лист	Листов	
Разработал			Ф	32		
			•	52		
		Мариироронний ппан 2 этажа моболи				
Ген. Дир.		Маркировочный план 2 этажа мебели, индивид. изделий и разверток			(<i>1</i> V\A)	
		индивид. изделии и разверток	Δ		JRAI SILUDIO	


	Спецификация мебели 1 этажа					
N	Наименование	Кол-во				
1	Стол журнальный круглый Ø900-1000x500(h)	1				
2	Кресло	5				
3	Диван L=2000-2500мм	2				
4	Стол журнальный прямоугольный	1				
5	Турникеты	5-6				
6	Лавка деревянная сложной формы	1				
7	Кресла для зрительного зала	117				
8	Стол барный Ø900x1100-1200 (h)	2				
9	Стул барный	14				
10	Подушки для сидения 500х500	17				
11	Стол кофейный овальный 350x600x600(h)	4				
12	Диваны для трибун ИИ-20	см. ИИ-20				
13	Стол кофейный круглый Ø600x500(h)	1				
14	Кресло 800х800мм	2				
15	Комод для барной стойки 2000х400х900мм	1				
16	Стол для игры в настольный футбол	2				
17	Стол кофейный 600х900х450(h)	3				
18	Диваны ИИ-19	см. ИИ-19				
19	TV панели	3				
	Спецификация мебели 2 этажа					
20	Кресло 800х800мм	6				
21	Стол журнальный круглый Ø600x500(h)	3				
22	Диван L=2000-2500мм	2				
23	Кресло на балкон в зрительном зале	8				
24	Стол журнальный круглый Ø600x500(h)	4				
25	Стол журнальный прямоугольный	1				
26	Стулья для столовой тип 1	18				
27	Стол обеденный тип 1 800х1500	5				
28	Стол обеденный тип 2 800х1600	8				
29	Стулья для столовой тип 2	32				
30	Стол обеденный тип 3 800х800	4				
31	Стулья для столовой тип 3	15				
32	Стол обеденный тип 4 1000х2000	2				
33	Стулья для столовой тип 4	12				
		Стадия	Лист	Листов		
Разработ	ал	Р	33			
Ген. Дир.	Спецификация мебели			AMA		


Спецификация стеклянных изделий

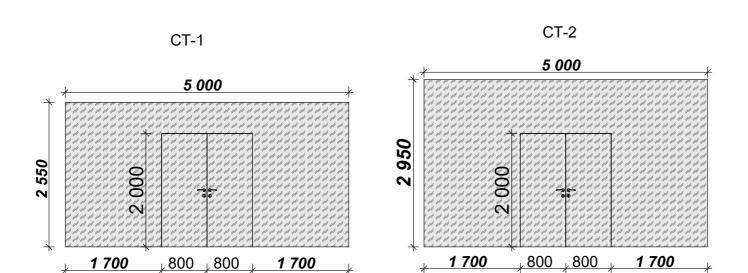

Эскизы стеклянных изделий

Марка	Наименование	Эскиз	Примечание
CT-1	Стеклянная перегородка с двупольной дверью	4 14 14 14 14 14 14 14 14 14 14 14 14 14	Стекло тонированное, не светопрозрачное
CT-2	Стеклянная перегородка с двупольной дверью		Стекло тонированное, не светопрозрачное
CT-3	Стеклянное ограждение с креплением к полу		Стекло прозрачное
CT-4	Стеклянное ограждение с угловым стыком, с креплением к полу		Стекло прозрачное
CT-5	Стеклянное ограждение с угловым стыком, с креплением к полу		Стекло прозрачное

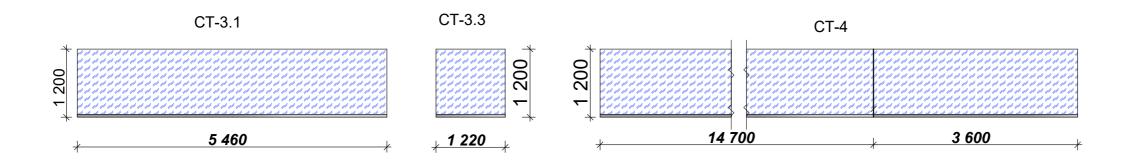

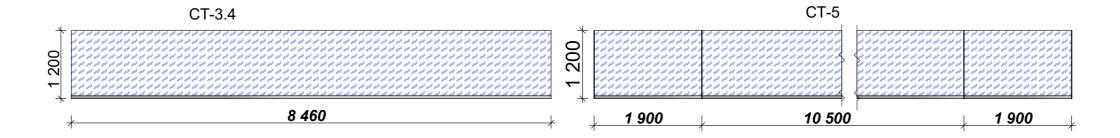


Условные обозначения


Стекло тонированное, не светопрозрачное


Стекло прозрачное

- Размеры выделенные курсивом скорректировать после обмеров.
 Финальные обмеры производит фирма-изготовитьель.

			Стадия	Лист	Листов
Разработал			Р	34	
			1 7 -		
Ген. Дир.		Спецификация стеклянных изделий		-OH	KMA
			_ A	RCHIIECH	RALSIUDIO

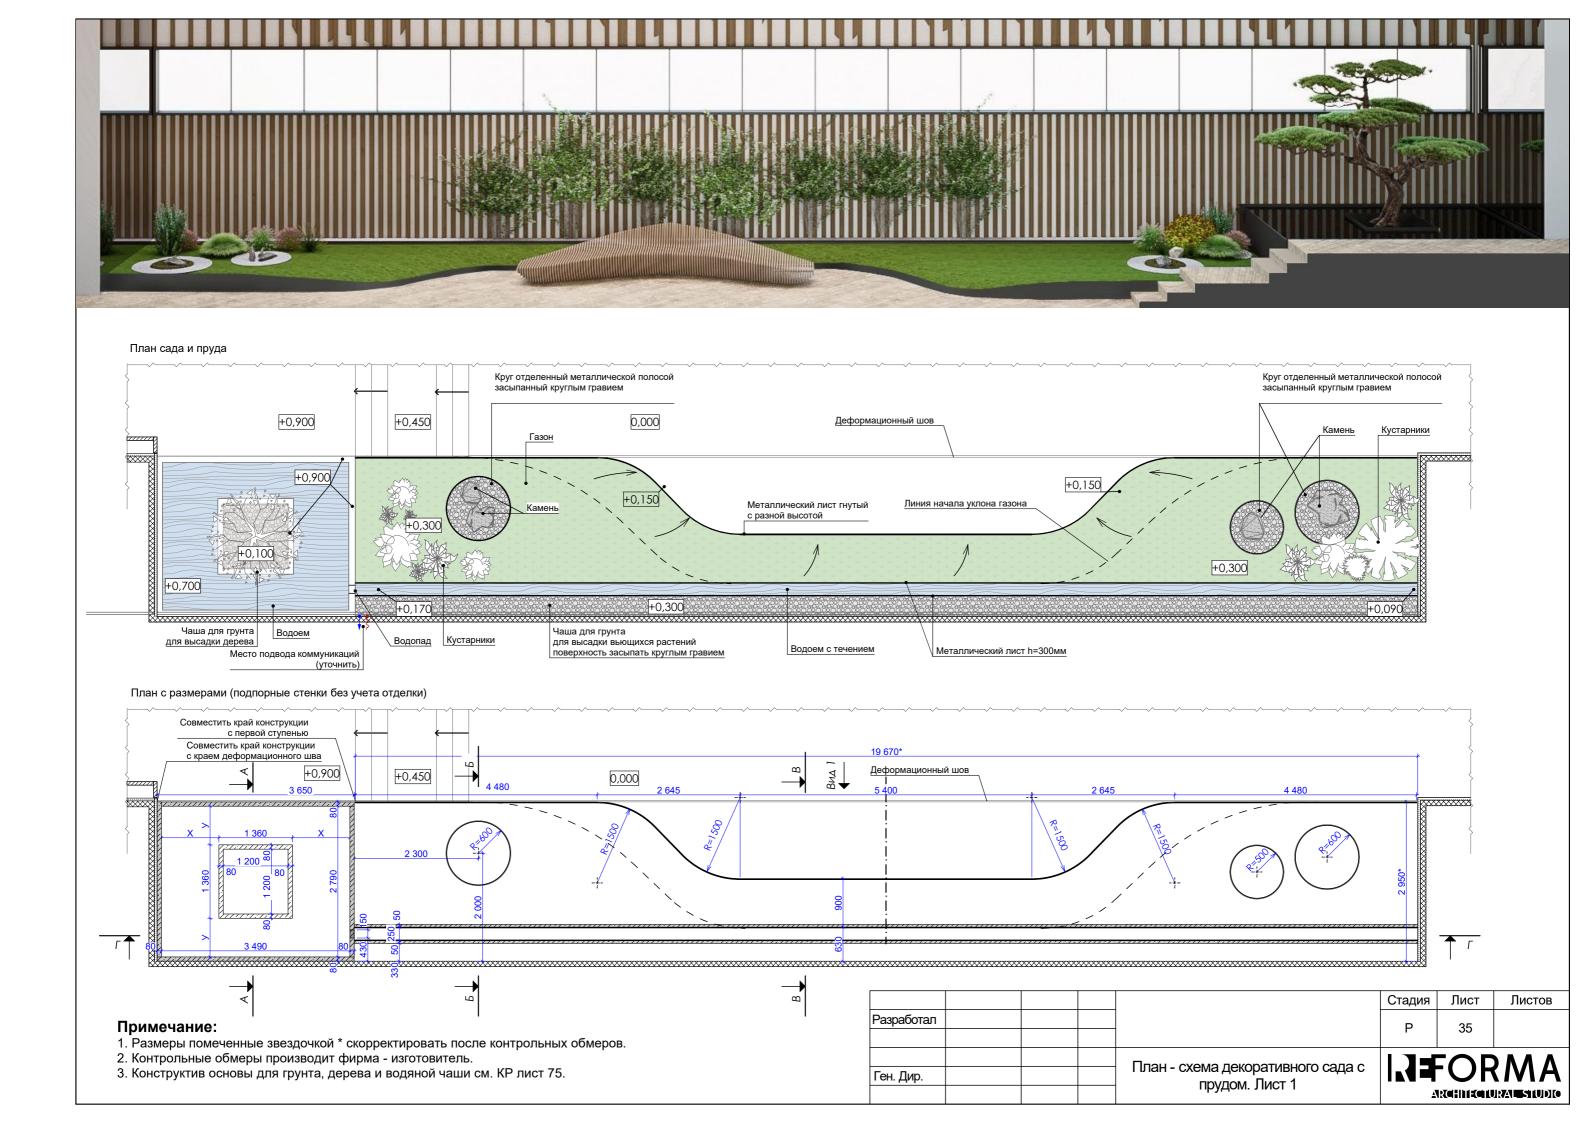

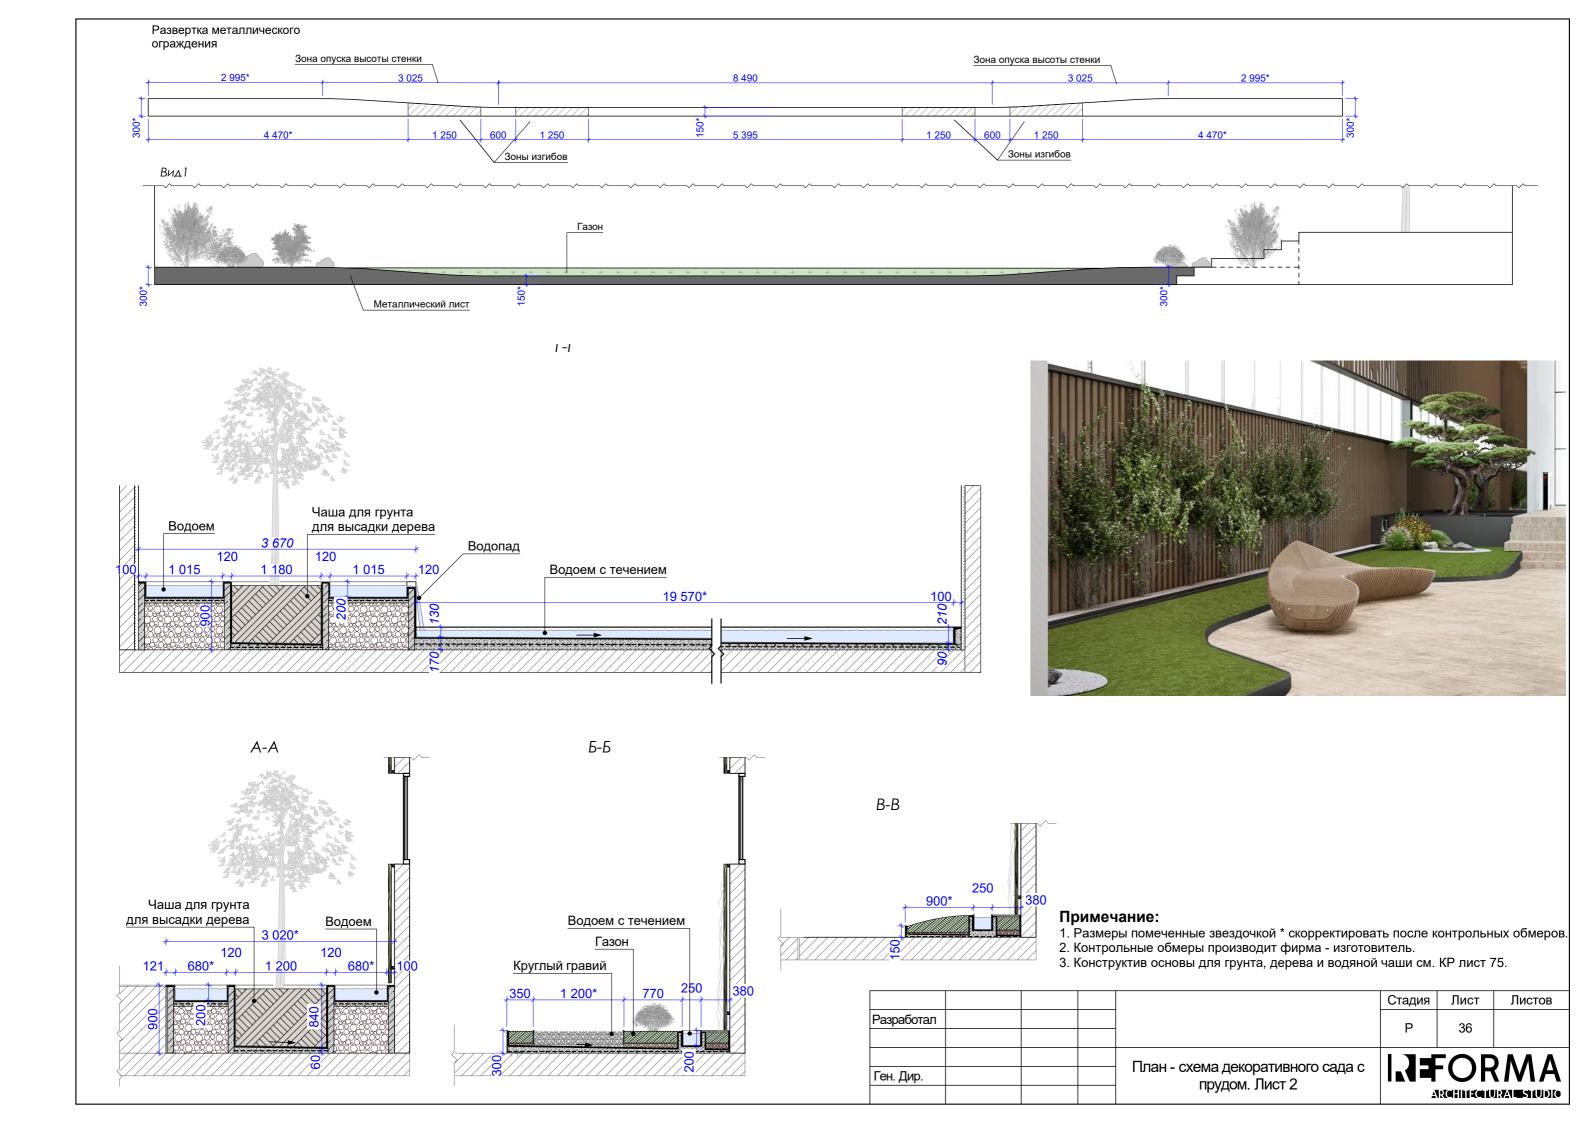


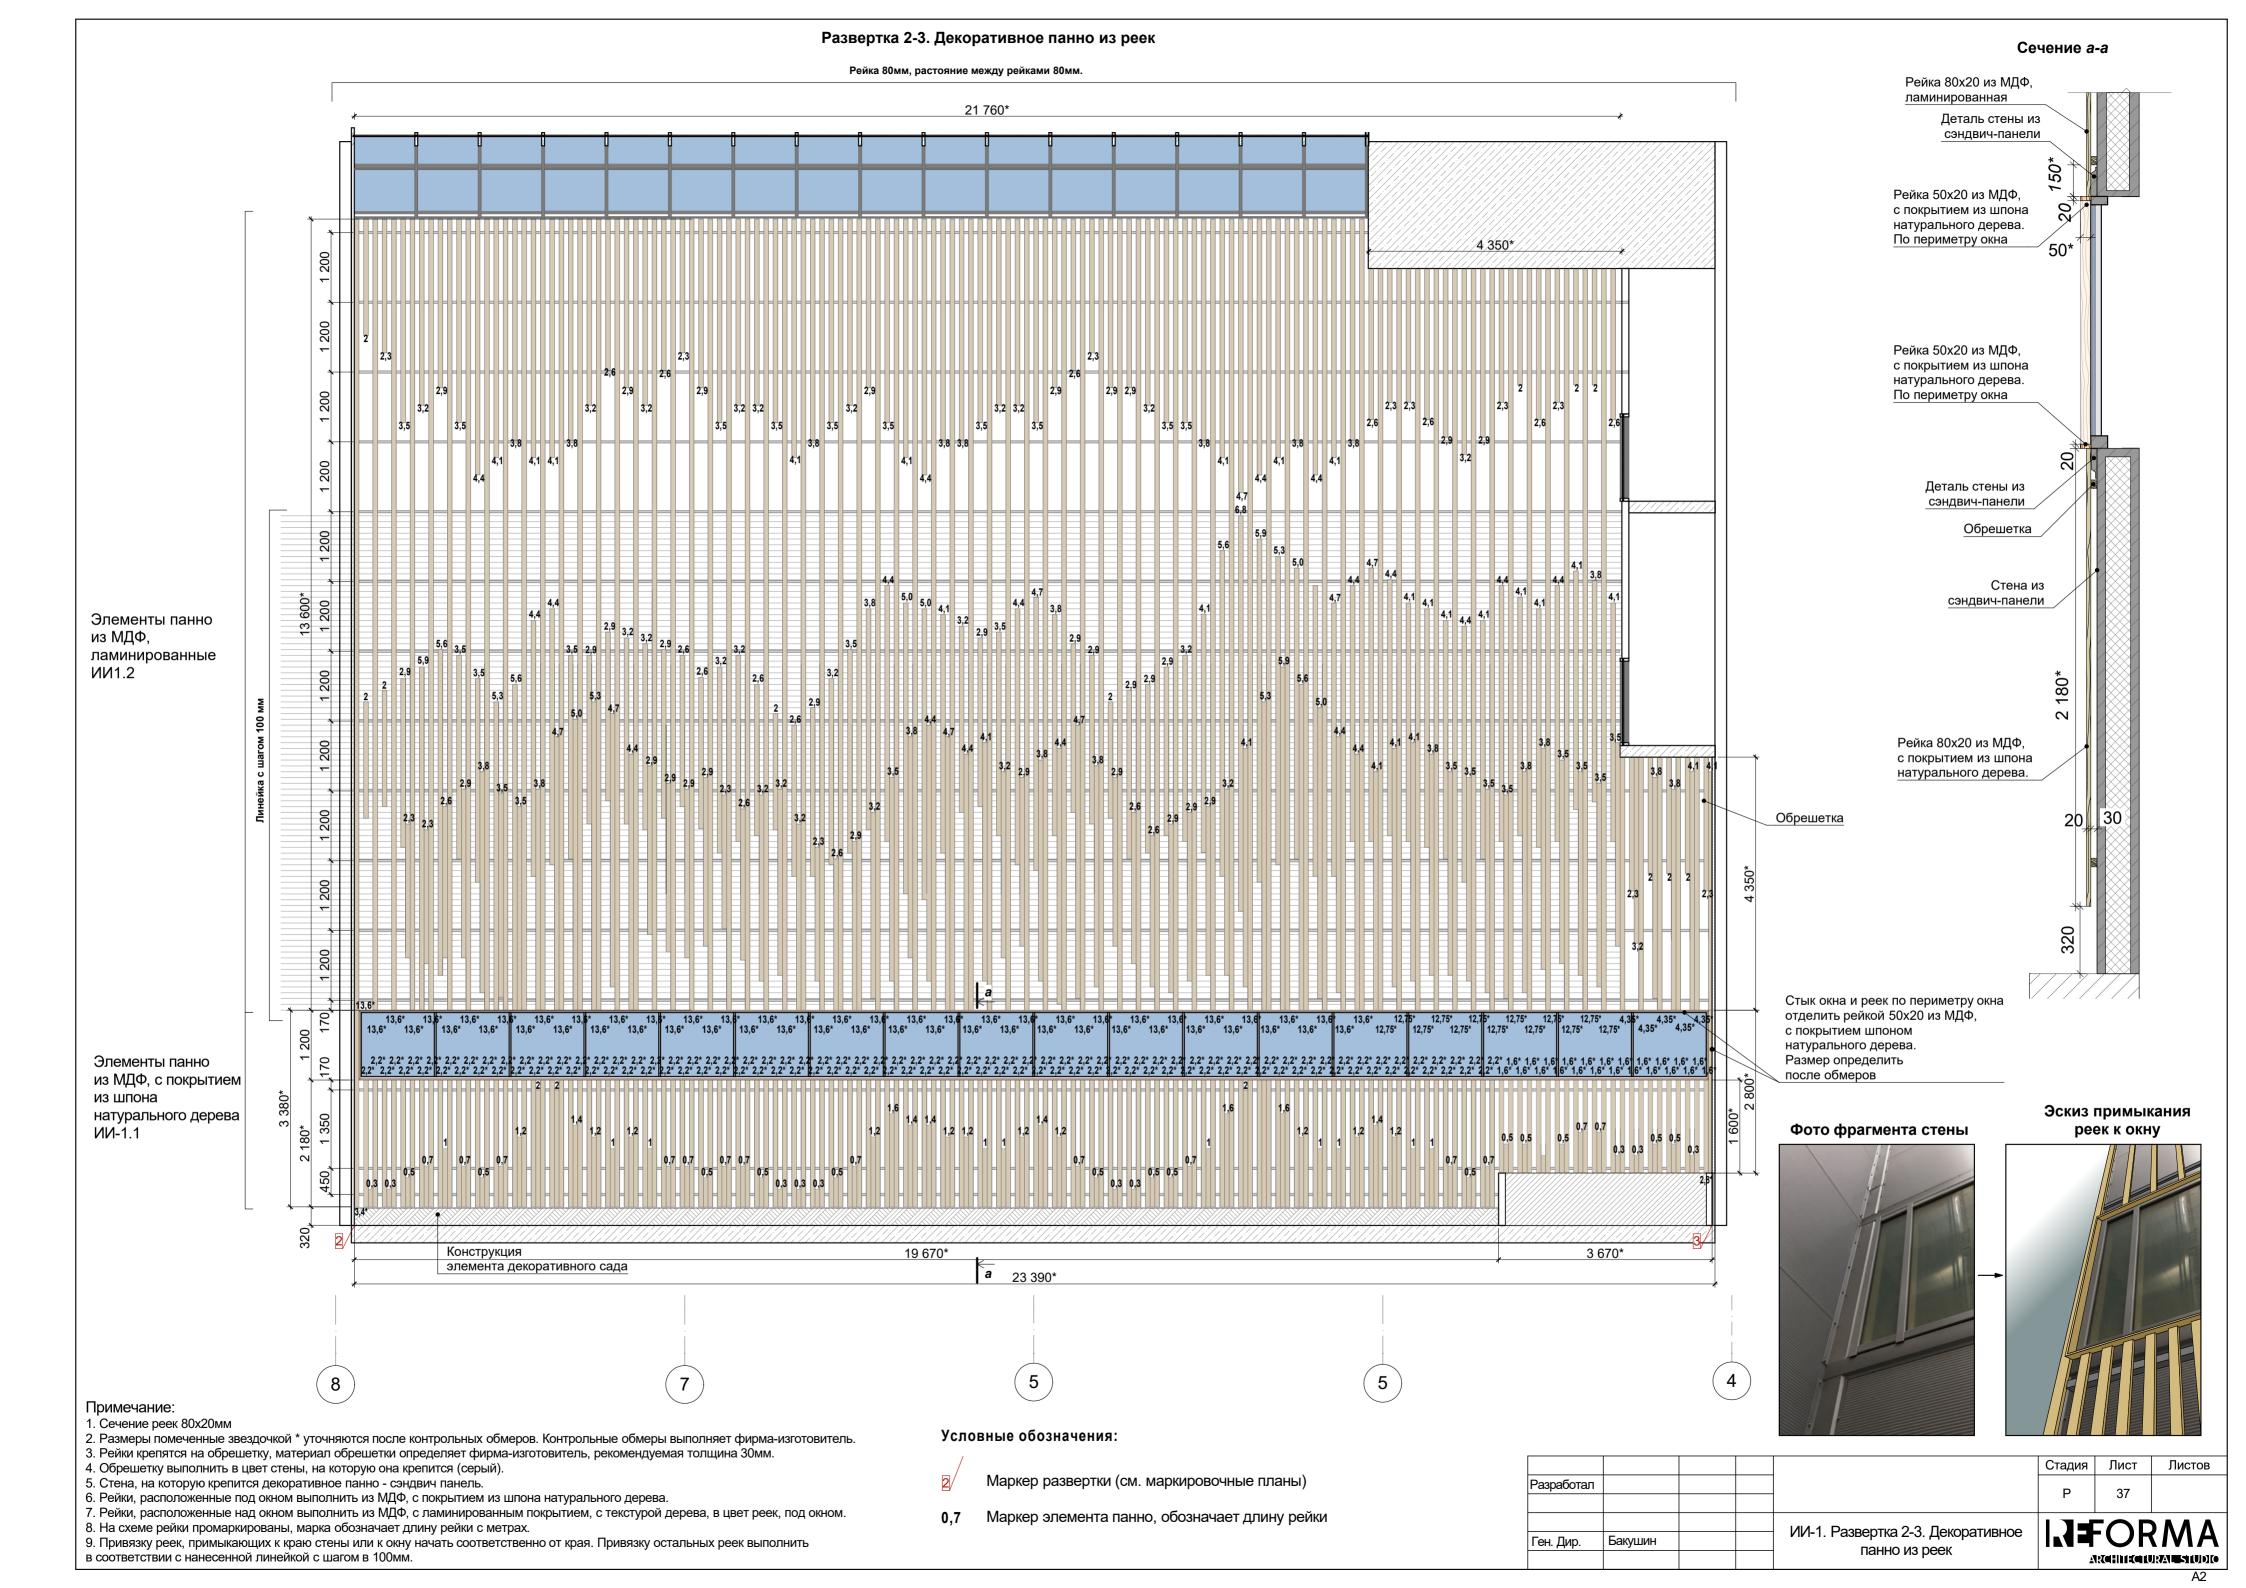


Деталь	, Маркер эскиза	Высота, мм	Ширина, мм	Толщина, мм	Количество, шт
ИИ-1.1	0,3	300	80	20	11
ИИ-1.1	0,5	500	80	20	14
ИИ-1.1	0,7	700	80	20	14
ИИ-1.1	1	1 000	80	20	10
ИИ-1.1	1,2	1 200	80	20	11
ИИ-1.1	1,4	1 400	80	20	5
ИИ-1.1	1,6	1 600	80	20	3
ИИ-1.1	1,6*	1 600	80	20	23
ИИ-1.1	2,2*	2 180	80	20	123
ИИ-1.1	2,8*	2 800	80	20	1
ИИ-1.1	3,4*	3 380	80	20	1
ИИ-1.2	2	2 000	80	20	14
ИИ-1.2	2,3	2 300	80	20	13
ИИ-1.2	2,6	2 600	80	20	16
ИИ-1.2	2,9	2 900	80	20	31
ИИ-1.2	3,2	3 200	80	20	24
ИИ-1.2	3,5	3 500	80	20	26
ИИ-1.2	3,8	3 800	80	20	21
ИИ-1.2	4,1	4 100	80	20	25
ИИ-1.2	4,4	4 400	80	20	19
ИИ-1.2	4,7	4 700	80	20	8
ИИ-1.2	4,35*	4 350	80	20	5
ИИ-1.2	5	5 000	80	20	6
ИИ-1.2	5,3	5 300	80	20	4
ИИ-1.2	5,6	5 600	80	20	4
ИИ-1.2	5,9	5 900	80	20	3
ИИ-1.2	6,8	6 800	80	20	1
ИИ-1.2	12,75*	12 750	80	20	13
ИИ-1.2	13,6*	13 600	80	20	55


- 1. Детали делятся на две группы ИИ-1.1 и ИИ-1.2.
- ИИ-1.1 Элементы панно из МДФ, с покрытием из шпона натурального дерева. Цвет подобрать в процессе авторского надзора.
- ИИ-1.2 Элементы панноиз МДФ, ламинированные. Цвет ламинации подобрать под цвет реек с покрытием из шпона натурального дерева.
- 2. Маркер с пометкой звездочкой * обозначет размер, который требуется уточнить по месту. Контрольные размеры производит фирма-изготовитель.


		- 0		Стадия	Лист	Листов
Разработал	Ермолаева	after	20-02-19-АИ	P	38	
		,		'	30	
		00	ИИ-1. Спецификация элементов	IN FORMA		
Ген. Дир.	Бакушин	1.	декоративного панно			INIA
		11	декоративного папно	ARCHIII ECILURA WALUDIO		

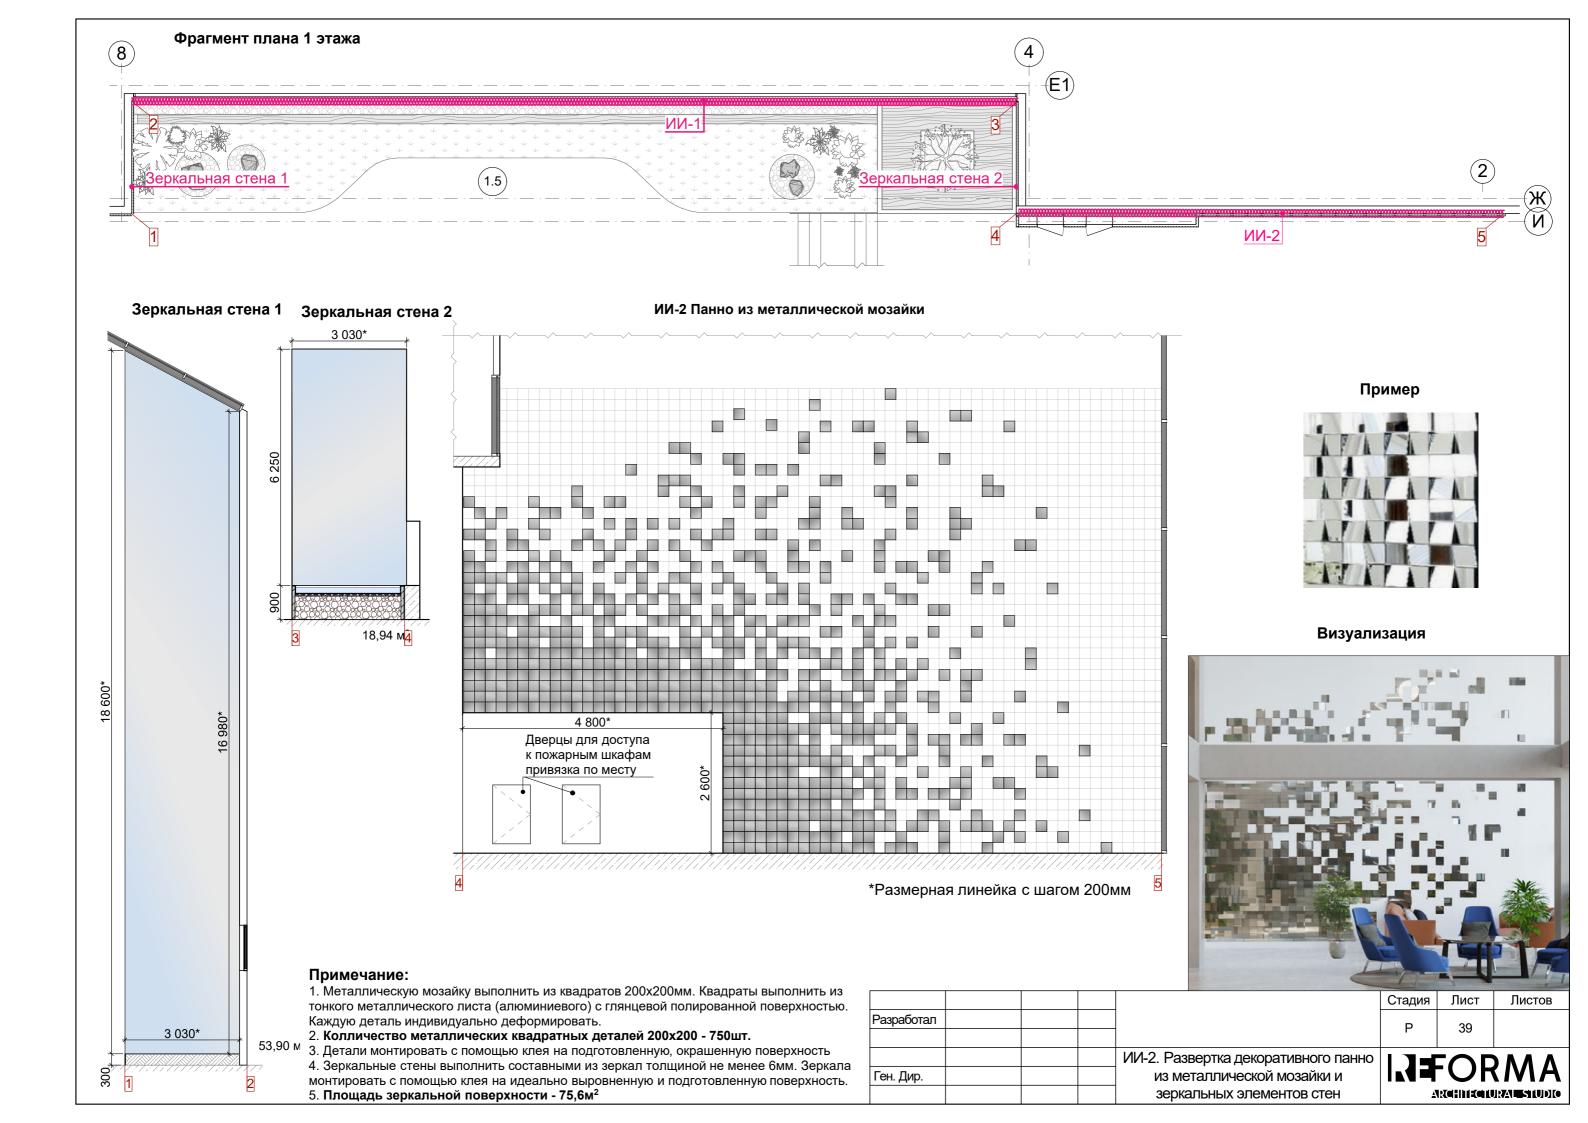

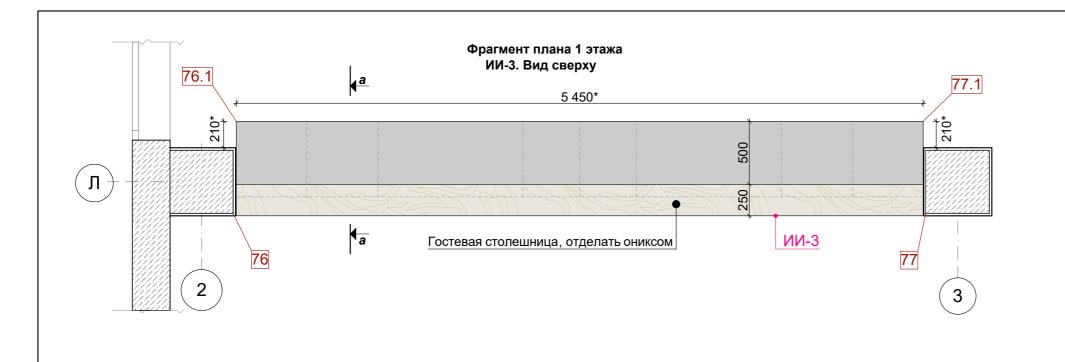




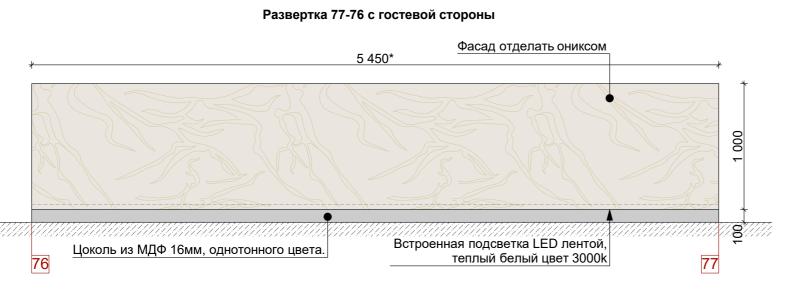

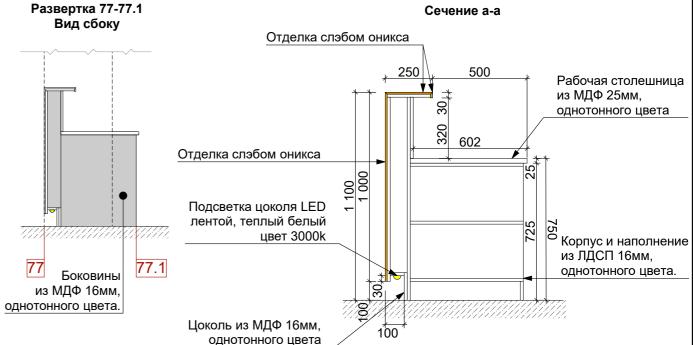

Развертка 77.1-76.1 с рабочей стороны

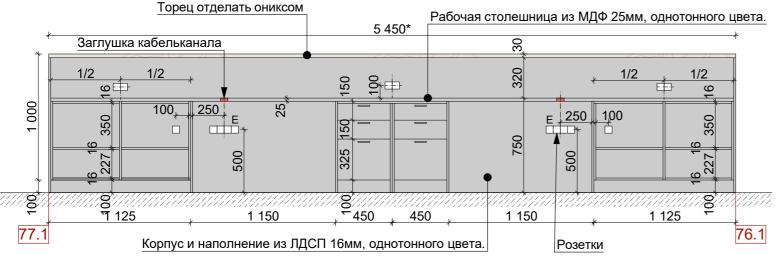


Примечание:

- 1. Эл. розетки приобретаются и устанавливаются силами заказчика.
- 2. Размеры помеченные звездочкой * уточняются после конрольных замеров.
- 3. Контрольные замеры выполняет фирма-изготовитель.
- 4. Фронтальную панель и гостевую столешницу отделать слэбом оникса.

Площадь покрытия ониксом - 6.81м² (без запаса)

- 5. Корпус и наполнение выполнить из ЛДСП 16мм, однотонного цвета. Цвет утвердить в процессе авторского надзора.
- 6. Боковины и цоколь выполнить из МДФ 16мм, однотонного цвета. Цвет утвердить в процессе авторского надзора.
- 7. Столешницу рабочую выполнить из МДФ 25мм, однотонного цвета. Цвет утвердить в процессе авторского надзора.

			Стадия	Лист	Листов
Разработал			Р	40	
			·	10	
					RMA
Ген. Дир.		ИИ-3. Стойка ресепшн		O F	
			<u> </u>	RCHITECTU	JRAL STUDIO

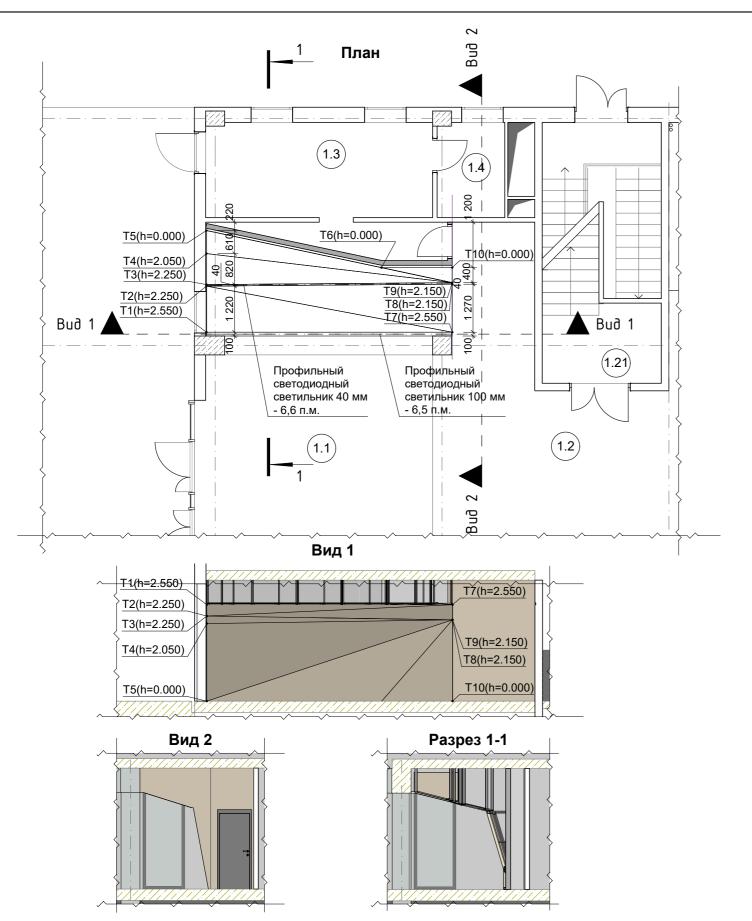

Примечание:

- 1. Каркас и черновую обшивку фанерой 10мм изготовить силами заказчика, выпонить по Сериям 1.045.9-2.08, 1.031.9-2.07 "КОМПЛЕКТНЫЕ СИСТЕМЫ КНАУФ".
- 2. Высота опорных точек дана от отметки чистого пола.
- 3. Размеры конструкции даны с учетом обшивкой фанеры 10мм, без учета декоративных МДФ панелей. 4. Финишная отделка выполняется декоративными панелями из МДФ, покрытых шпоном натурального дерева. Цвет определить в процессе авторского надзора.
- 5. Между панелями предусмотреть шов/зазор -30 мм. В указанных местах в зазор монтировать профиль со светодиодной подсветкой.
- 6. Основу из фанеры окрасить в черный матовый цвет силами заказчика.
- 7. Изготовление и обшивку декоративными панелями выполнить после контрольных замеров. Контрольные замеры выполняет фирма-изготовитель.

Схема каркаса



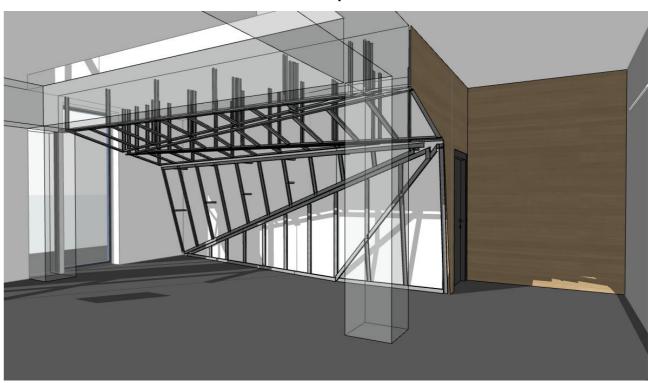



Схема обшивки панелями

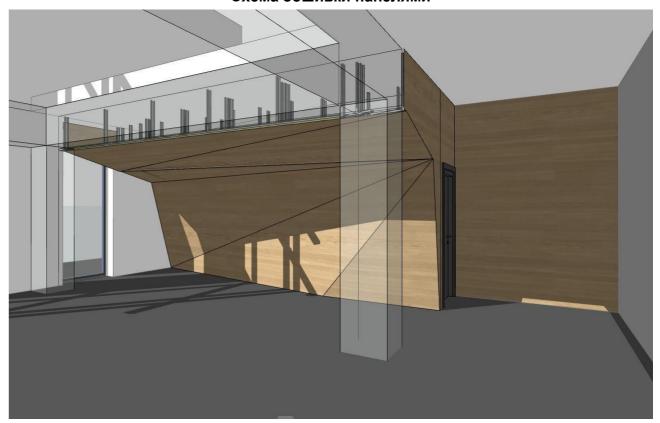


Площадь покрытия декоративными МДФ панелями - 37,2м² (без запаса)

		ресепшн				
Ген. Дир.		ИИ-4. Конструкция стены в зоне	I .₁ ≢ORMA			
		MM 4 Volumbarrana otolii i B 2010				
				41		
Разработал			В	41		
			Стадия	Лист	Листов	

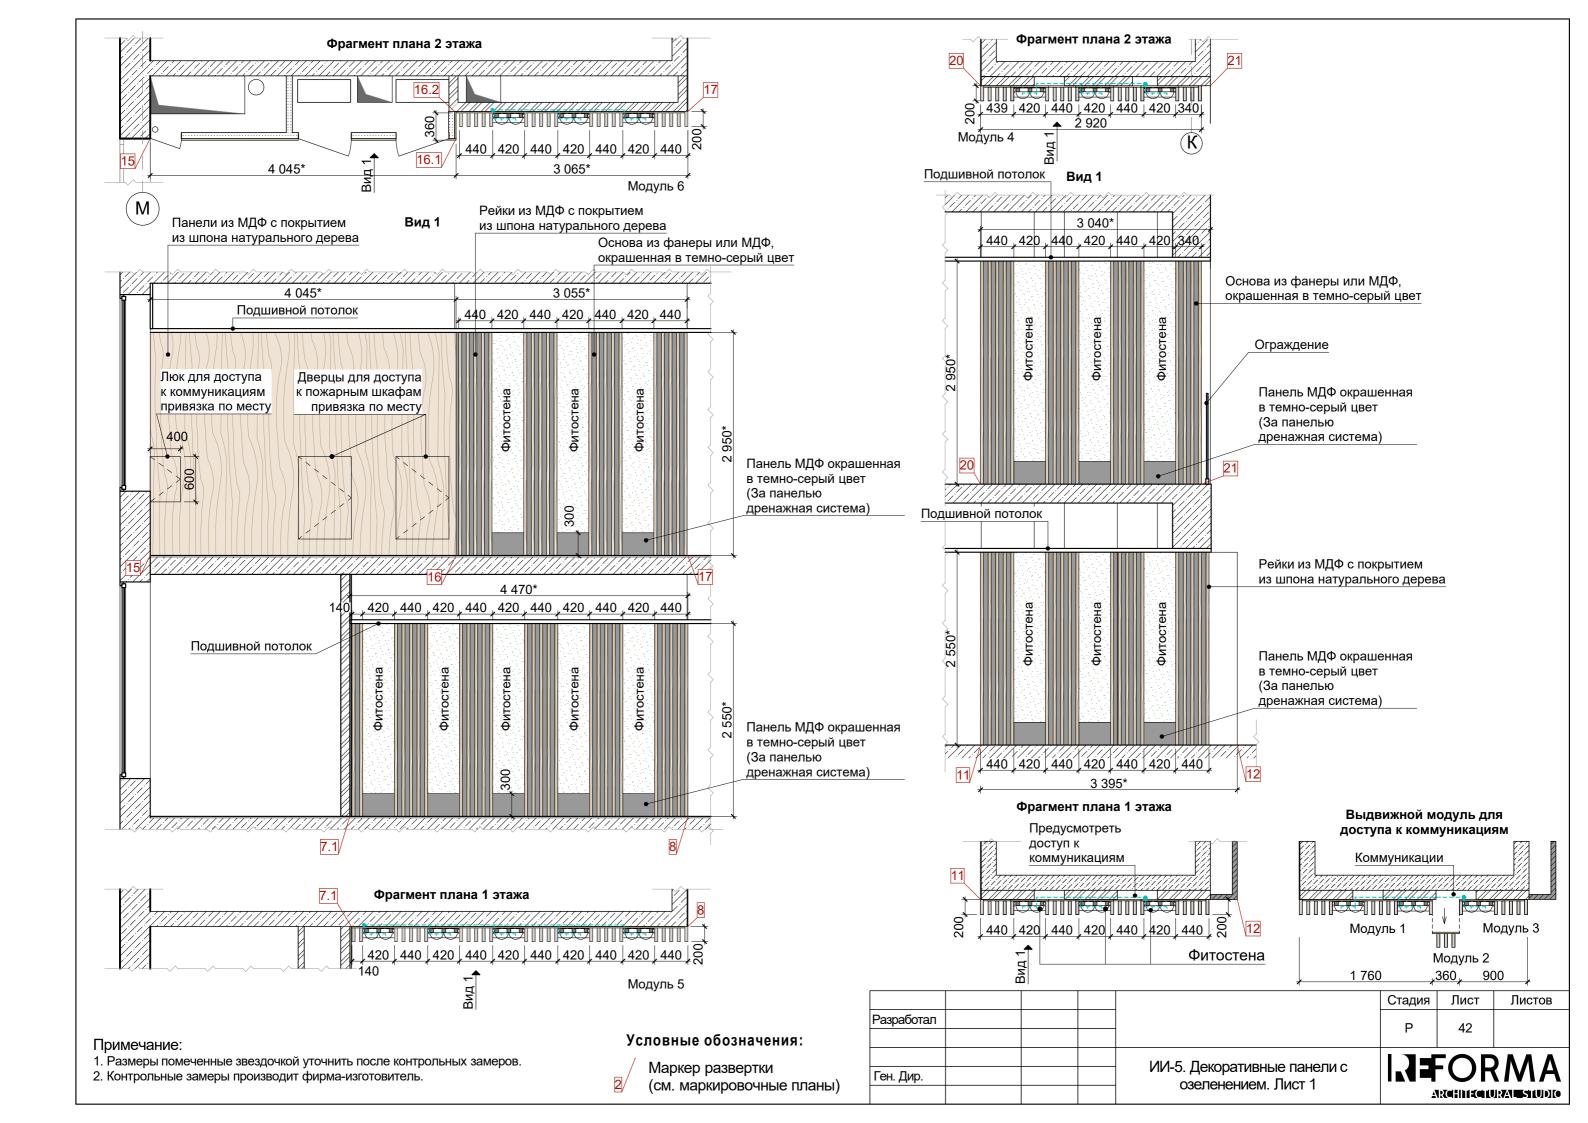

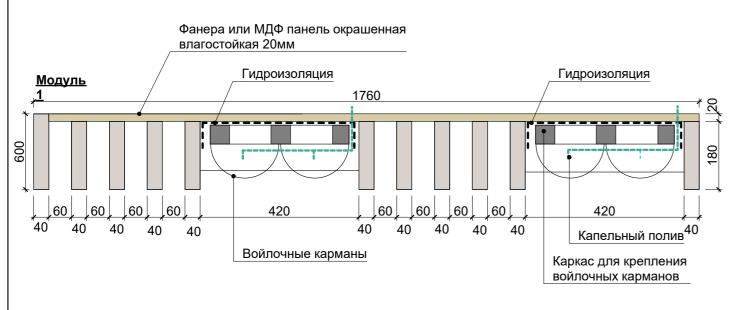



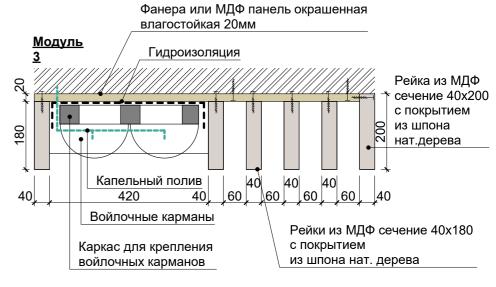





Войлочные карманы






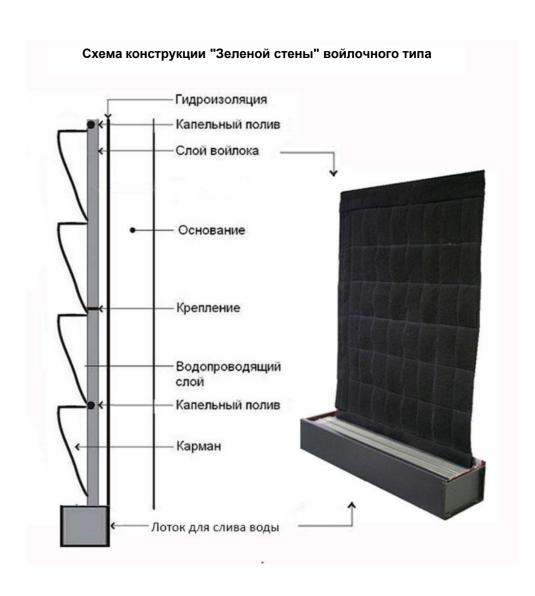

			Стадия	Лист	Листов	
Разработал			Р	43		
			-			
Ген. Дир.		ИИ-5. Декоративные панели с озеленением. Лист 2	I .₁ ≢ORMA			
		-	ARGHHEGIURA ESIUDIO			

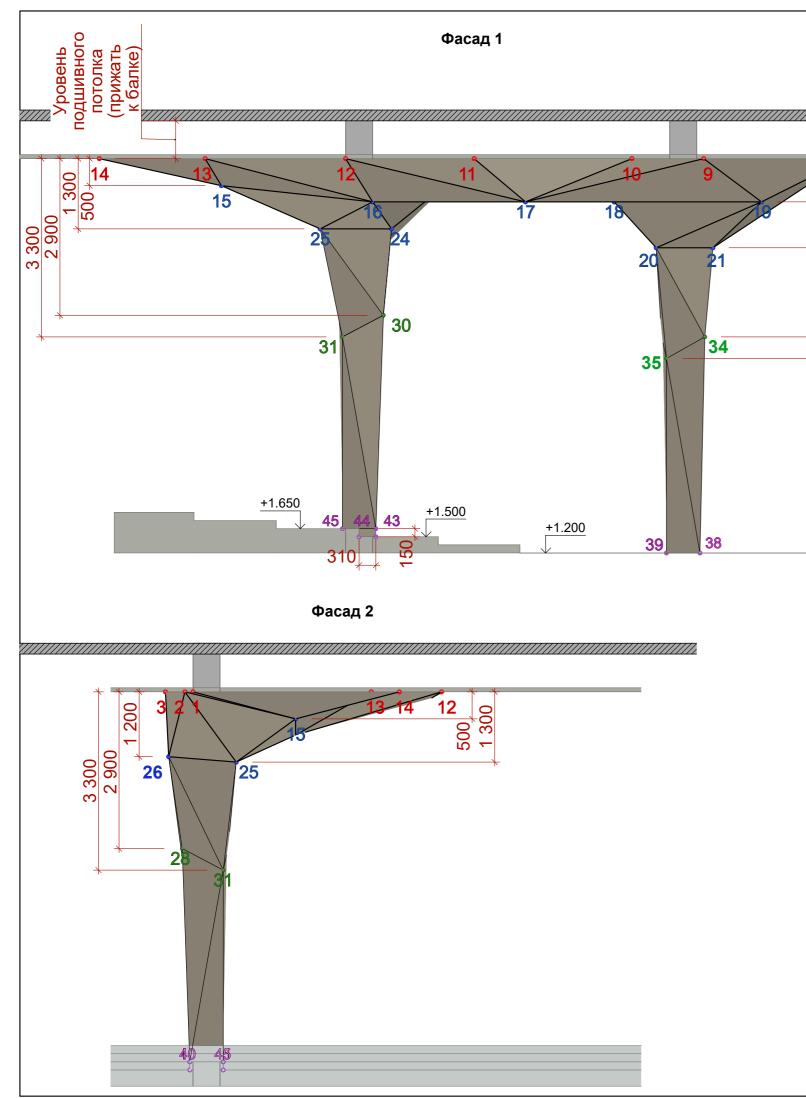

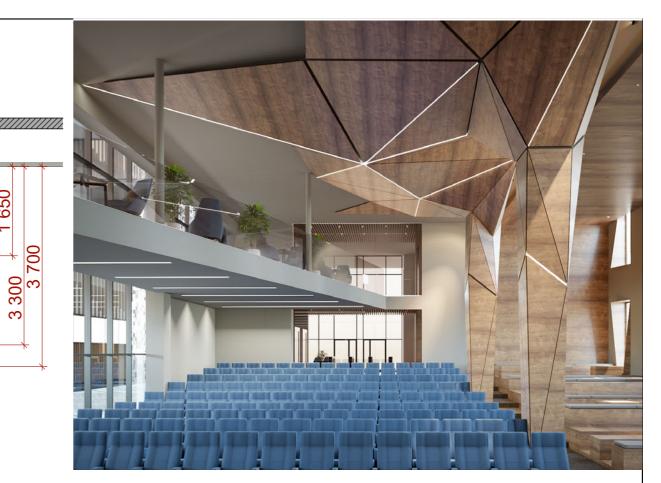


Условные обозначения

- Точки, выделенные красным цветом находятся на уровне чистого потолка
- Точки, выделенные синим цветом имеют крепление к плите перекрытия (отметка от уровня чистого потолка)
- Точки, выделенные зеленым цветом имеют крепление к колонне (отметка от уровня чистого потолка)
- Точки, выделенные сиреневым цветом имеют крепление к колонне (отметка от уровня 0.000 проекта) на уровне чистого пола

Примечание:

- 1. Каркас и черновую обшивку фанерой 10мм выпонить силами заказчика по Сериям 1.045.9-2.08, 1.031.9-2.07 "КОМПЛЕКТНЫЕ СИСТЕМЫ КНАУФ".
- 2. Высота опорных точек вторго и третьего уровня дана от отметки чистого потолка (подшивку потока под балки см. план потолков). Высота точек первого уровня дана от отметки 0.000 проекта.
- 3. Размеры конструкции даны с учетом обшивкой фанеры 10мм, без учета декоративных МДФ панелей.
- 4.Основу из фанеры окрасить в черный матовый цвет силами заказчика.
- 5. Финишная отделка выполняется декоративными панелями из МДФ, покрытых шпоном натурального дерева. Между панелями предусмотреть шов/зазор -30 мм. Цвет определить в процессе авторского надзора.
- 6. В указанных местах в зазор монтировать профиль со светодиодной подсветкой.
- 7. Изготовление и обшивку декоративными панелями выполнить после контрольных замеров. Контрольные замеры выполняет фирма-изготовитель.
- 8. Общая ориентировачная площадь обшивки листами фанеры- 145 м² (без запаса).


			Стадия	Лист	Листов	
Разработал			P	44		
			'	7-7		
		ИИ-6. Конструкция обшивки колонн			A A A	
Ген. Дир.		актового зала. Лист 1	I . I≢ORMA			
		antoboto salia. I McT	ARCHIIECTURAL STUDIO			

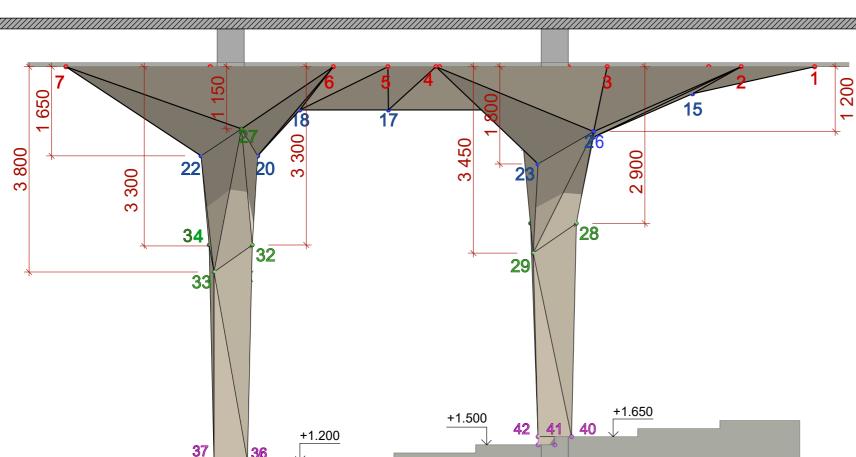

Фасад 3



Фасад 4

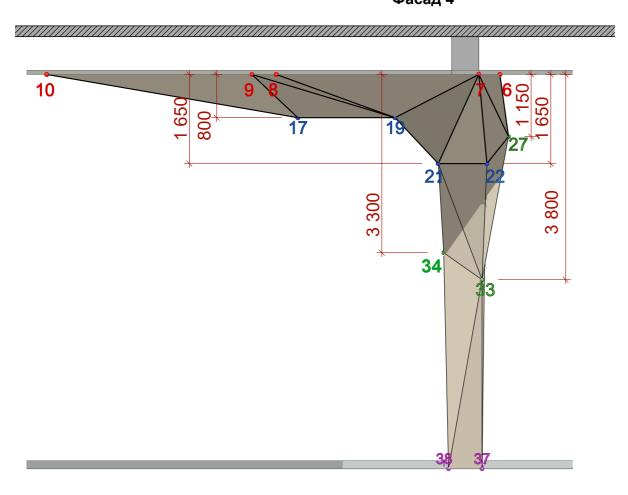


Условные обозначения

- Точки, выделенные красным цветом находятся на уровне чистого потолка
- Точки, выделенные синим цветом имеют крепление к плите перекрытия (отметка от уровня чистого потолка)
- 30 Точки, выделенные зеленым цветом имеют крепление к колонне (отметка от уровня чистого потолка)
- Точки, выделенные сиреневым цветом имеют крепление к колонне (отметка от уровня 0.000 проекта) на уровне чистого пола

Примечание:

- 1. Каркас и черновую обшивку фанерой 10мм выпонить силами заказчика по Сериям 1.045.9-2.08, 1.031.9-2.07 "КОМПЛЕКТНЫЕ СИСТЕМЫ КНАУФ".
- 2. Высота опорных точек вторго и третьего уровня дана от отметки чистого потолка (подшивку потока под балки см. план потолков). Высота точек первого уровня дана от отметки 0.000 проекта.
- 3. Размеры конструкции даны с учетом обшивкой фанеры 10мм, без учета декоративных МДФ панелей.
- 4.Основу из фанеры окрасить в черный матовый цвет силами заказчика.
- 5. Финишная отделка выполняется декоративными панелями из МДФ, покрытых шпоном натурального дерева. Между панелями предусмотреть шов/зазор -30 мм. Цвет определить в процессе авторского надзора.
- 6. В указанных местах в зазор монтировать профиль со светодиодной подсветкой.
- 7. Изготовление и обшивку декоративными панелями выполнить после контрольных замеров. Контрольные замеры выполняет фирма-изготовитель.


			Стадия	Лист	Листов	
Разработал			D	45		
			ı	45		
		ИИ-6. Конструкция обшивки колонн	I N FORMA			
Ген. Дир.		актового зала. Лист 2				
		ariobolo salia. Jinci Z	ARCHITECTURAL STUDIO			

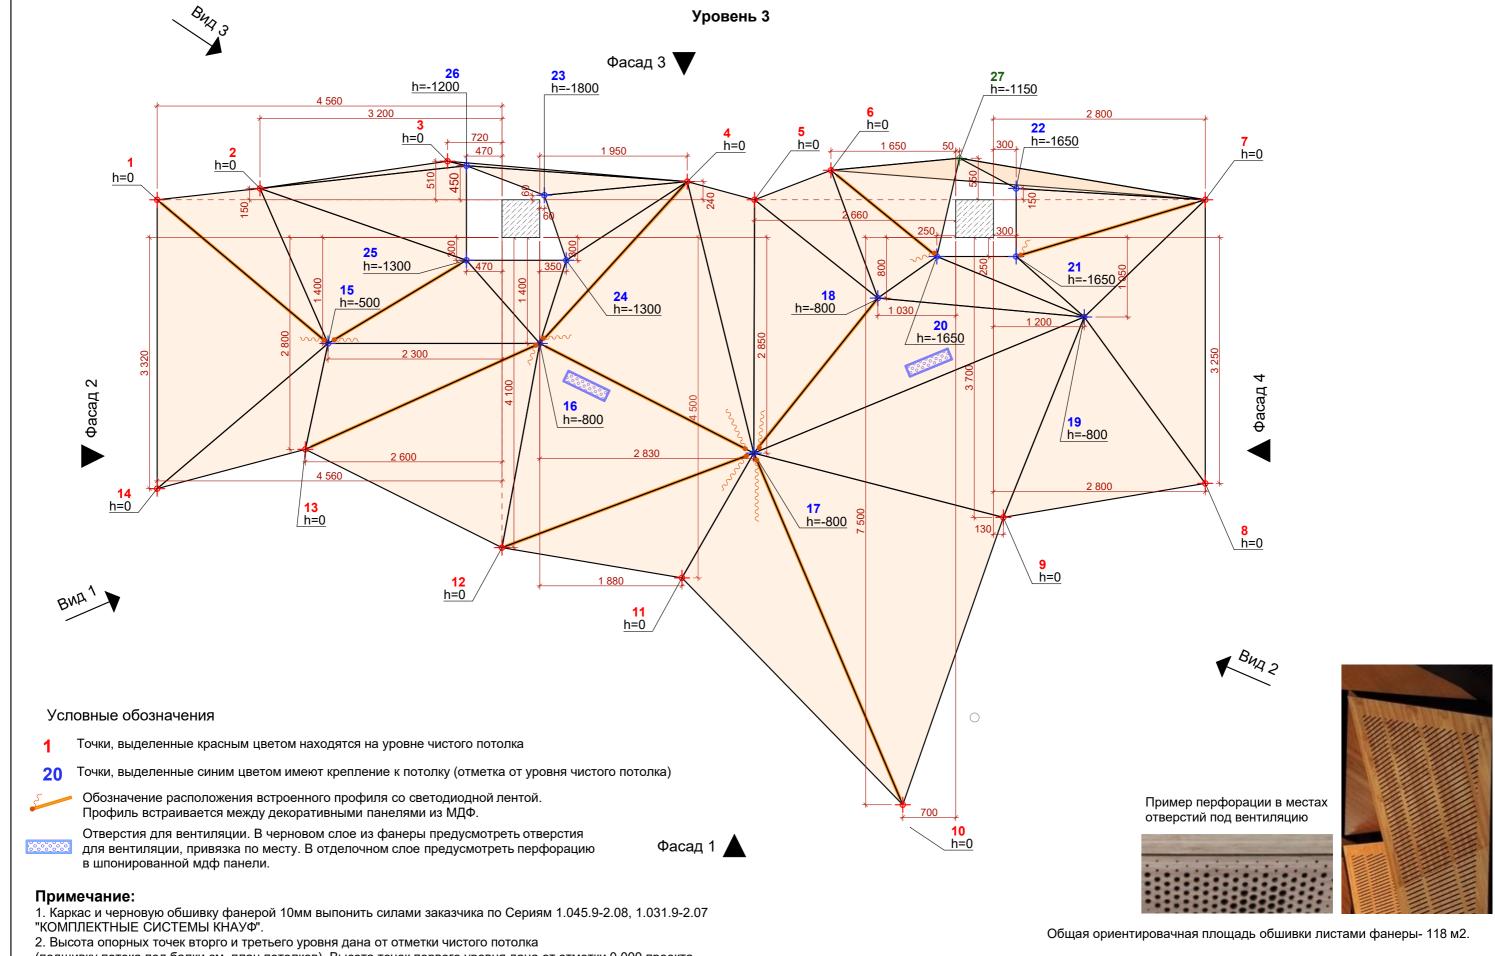


- (подшивку потока под балки см. план потолков). Высота точек первого уровня дана от отметки 0.000 проекта.
- 3. Размеры конструкции даны с учетом обшивкой фанеры 10мм, без учета декоративных МДФ панелей.
- 4.Основу из фанеры окрасить в черный матовый цвет силами заказчика.
- 5. Финишная отделка выполняется декоративными панелями из МДФ, покрытых шпоном натурального дерева. Между панелями предусмотреть шов/зазор -30 мм.Цвет определить в процессе авторского надзора.
- 6. В указанных местах в зазор монтировать профиль со светодиодной подсветкой.
- 7. Изготовление и обшивку декоративными панелями выполнить после контрольных замеров. Контрольные замеры выполняет фирма-изготовитель.


			Стадия	Лист	Листов
Разработал			Р	46	
Ген. Дир.		ИИ-6. Конструкция обшивки колонн актового зала. Лист 3	I .₁ ≠ORMA		
		antoboro daria. Filior o	Δ		IRAL STUDIO


26 h=-1200 470 29 h=-3450 30 h=-2900 h=-2900 25 h=-1300

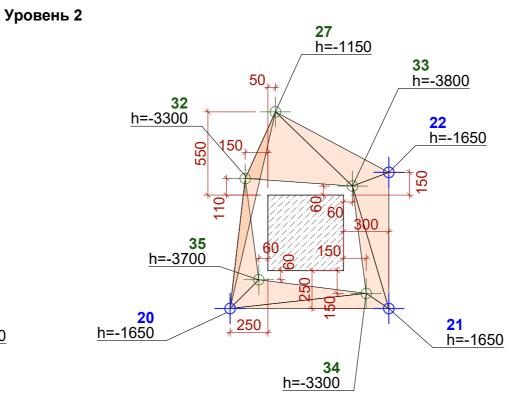

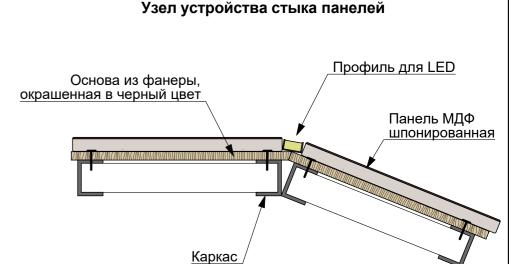

Уровень 1

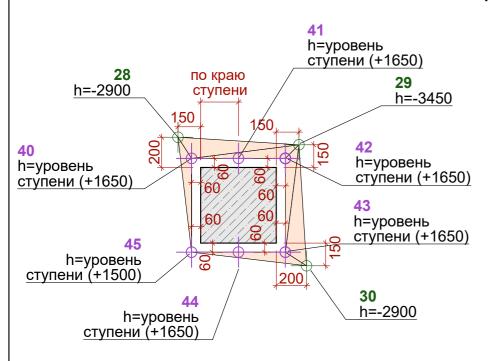

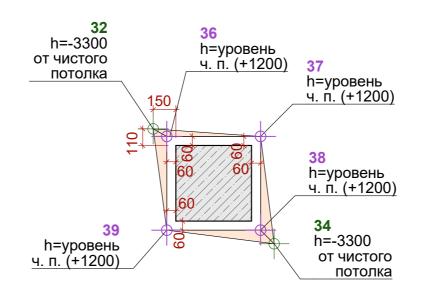


Примечание:

- 1. Каркас и черновую обшивку фанерой 10мм выпонить силами заказчика по Сериям 1.045.9-2.08, 1.031.9-2.07 "КОМПЛЕКТНЫЕ СИСТЕМЫ КНАУФ".
- 2. Высота опорных точек вторго и третьего уровня дана от отметки чистого потолка
- (подшивку потока под балки см. план потолков). Высота точек первого уровня дана от отметки 0.000 проекта.
- 3. Размеры конструкции даны с учетом обшивкой фанеры 10мм, без учета декоративных МДФ панелей.
- 4.Основу из фанеры окрасить в черный матовый цвет силами заказчика.
- 5. Финишная отделка выполняется декоративными панелями из МДФ, покрытых шпоном натурального дерева. Между панелями предусмотреть шов/зазор -30 мм.Цвет определить в процессе авторского надзора.
- 6. В указанных местах в зазор монтировать профиль со светодиодной подсветкой.
- 7. Изготовление и обшивку декоративными панелями выполнить после контрольных замеров. Контрольные замеры выполняет фирма-изготовитель.

Условные обозначения


- 30 Точки, выделенные зеленым цветом имеют крепление к колонне (отметка от уровня чистого потолка)
- **20** Точки, выделенные сиреневым цветом имеют крепление к колонне (отметка от уровня 0.000 проекта) на уровне чистого пола


			Стадия	Лист	Листов	
Разработал			P	47		
			•	77		
		ИИ-6. Конструкция обшивки колонн	I N FORMA			
Ген. Дир.		актового зала. Лист 4				
		aktobolo sana. Hiici 4				

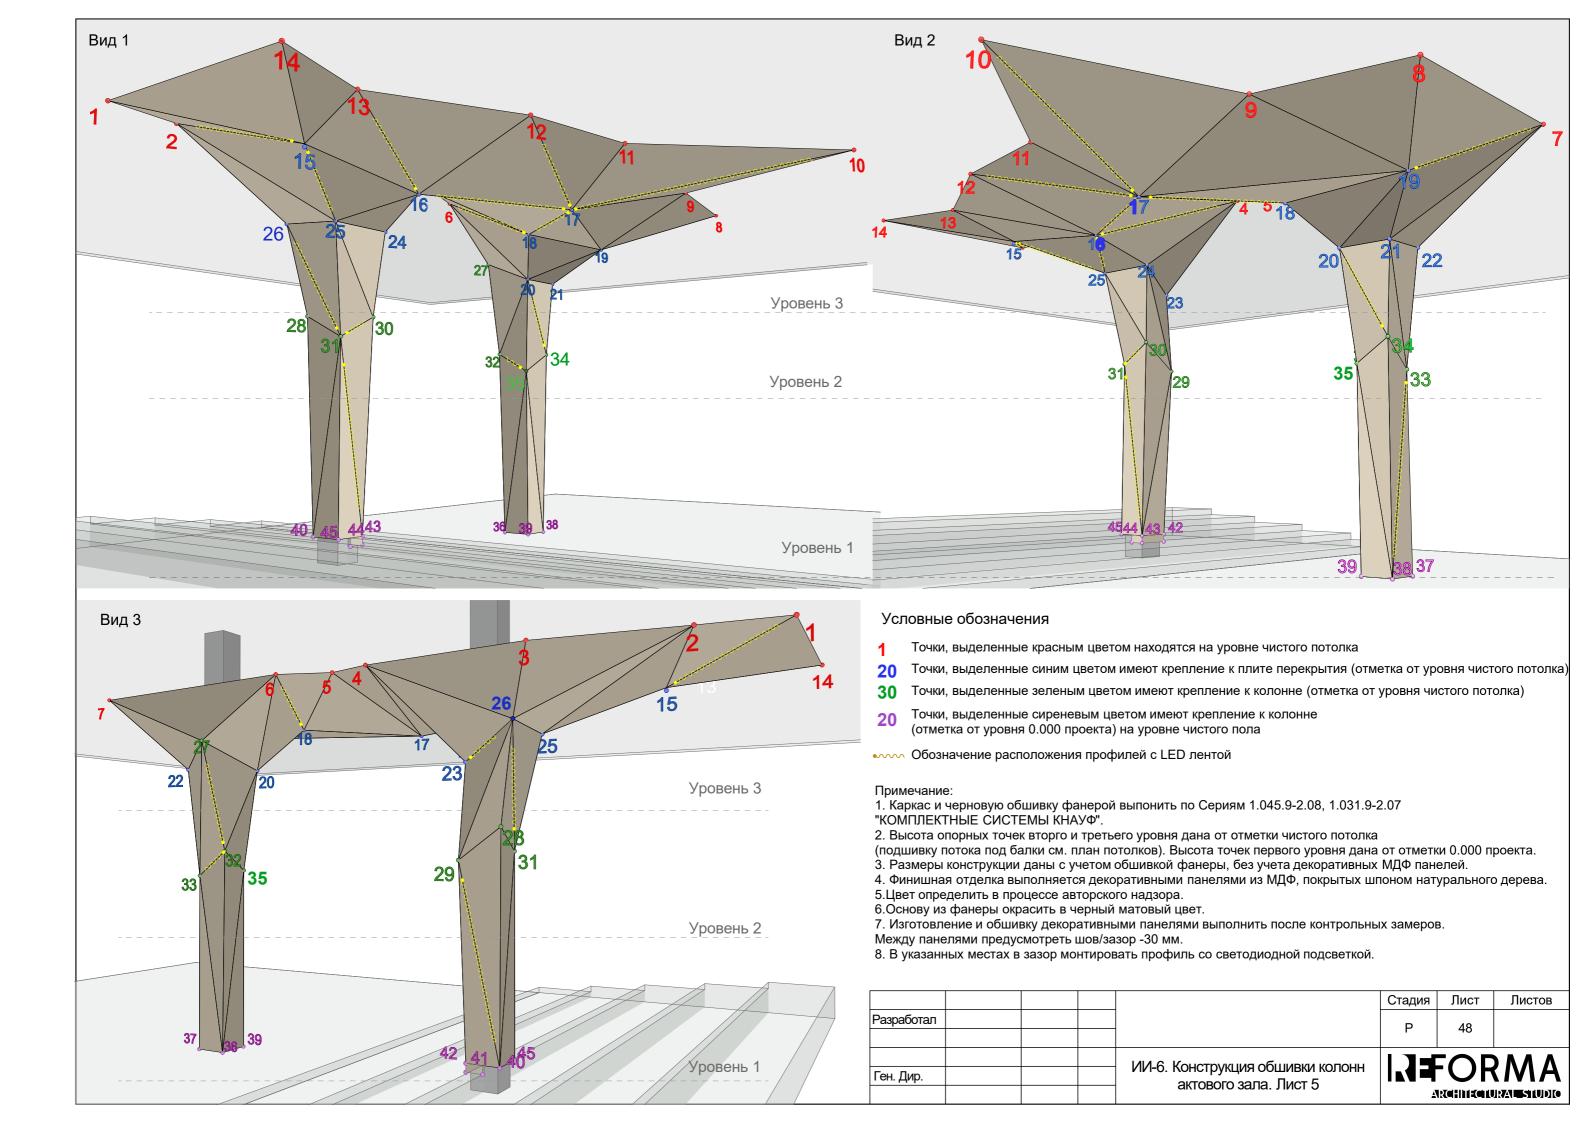

Вид 1

Вид 1 Каркас обрамления

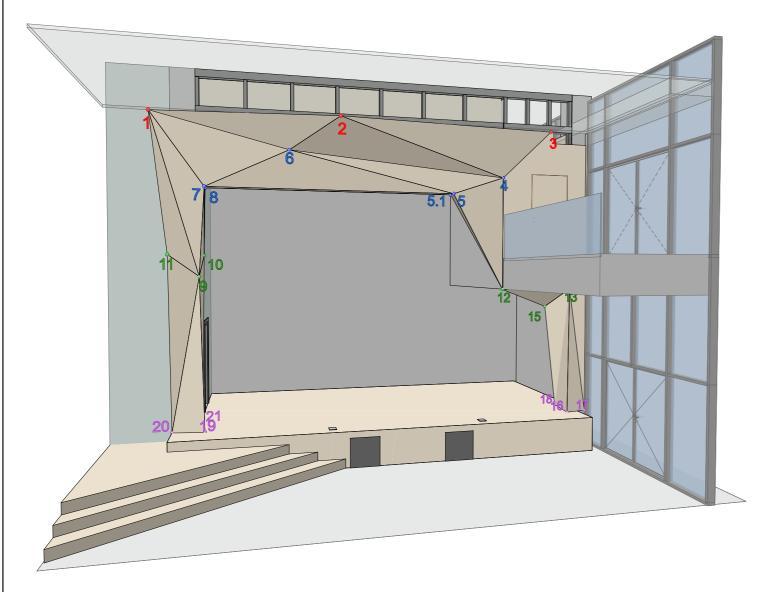

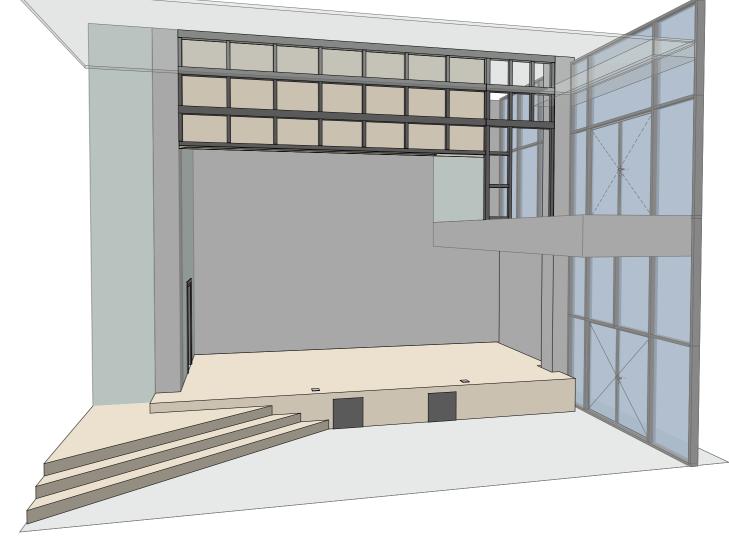

Условные обозначения

- 1 Точки, выделенные красным цветом находятся на уровне чистого потолка
- 20 Точки, выделенные синим цветом точки на втором этаже
- 20 Точки, выделенные зеленым цветом точки между 1 и 2 этажом
- 20 Точки, выделенные сиреневым цветом точки на отметке пола сцены

Примечание:


- 1. Каркас и черновую обшивку фанерой 10мм выпонить силами заказчика по Сериям 1.045.9-2.08, 1.031.9-2.07 "КОМПЛЕКТНЫЕ СИСТЕМЫ КНАУФ".
- 2. Конструкцию пола сцены и ступеней сделать по чертежу см. КР лист 52.
- 3. Размеры конструкции даны с учетом обшивкой фанеры 10мм, без учета декоративных МДФ панелей.
- 4.Основу из фанеры окрасить в черный матовый цвет силами заказчика.
- 5. Финишная отделка обрамления сцены выполняется декоративными панелями из МДФ, покрытых шпоном натурального дерева. Между панелями предусмотреть шов/зазор -30 мм.Цвет определить в процессе авторского надзора.
- 6. В указанных местах в зазор монтировать профиль со светодиодной подсветкой.
- 4. Финишная отделка пола сцены инженерная доска, финишная отделка ступеней ковровая плитка.
- 7. Изготовление и обшивку декоративными панелями выполнить после контрольных замеров. Контрольные замеры выполняет фирма-изготовитель.


Общая ориентировачная площадь обшивки конструкции обрамления сцены листами фанеры - 34 м2.


Общая ориентировачная площадь обшивки конструкции пола сцены листами фанеры - 44 м2.


Общая ориентировачная площадь общивки конструкции ступеней листами фанеры - 11 м2.


оощая ориентировачная площадь оошивки конструкции ступеней листами фанеры - 11 мг.										
				Стадия	Лист	Листов				
				Р	49					
			ИИ-7. Конструкция обрамления сцены. Лист 1							
				ИИ-7. Конструкция обрамления сцены.	Р ИИ-7. Конструкция обрамления сцены.	Р 49 ИИ-7. Конструкция обрамления сцены.				

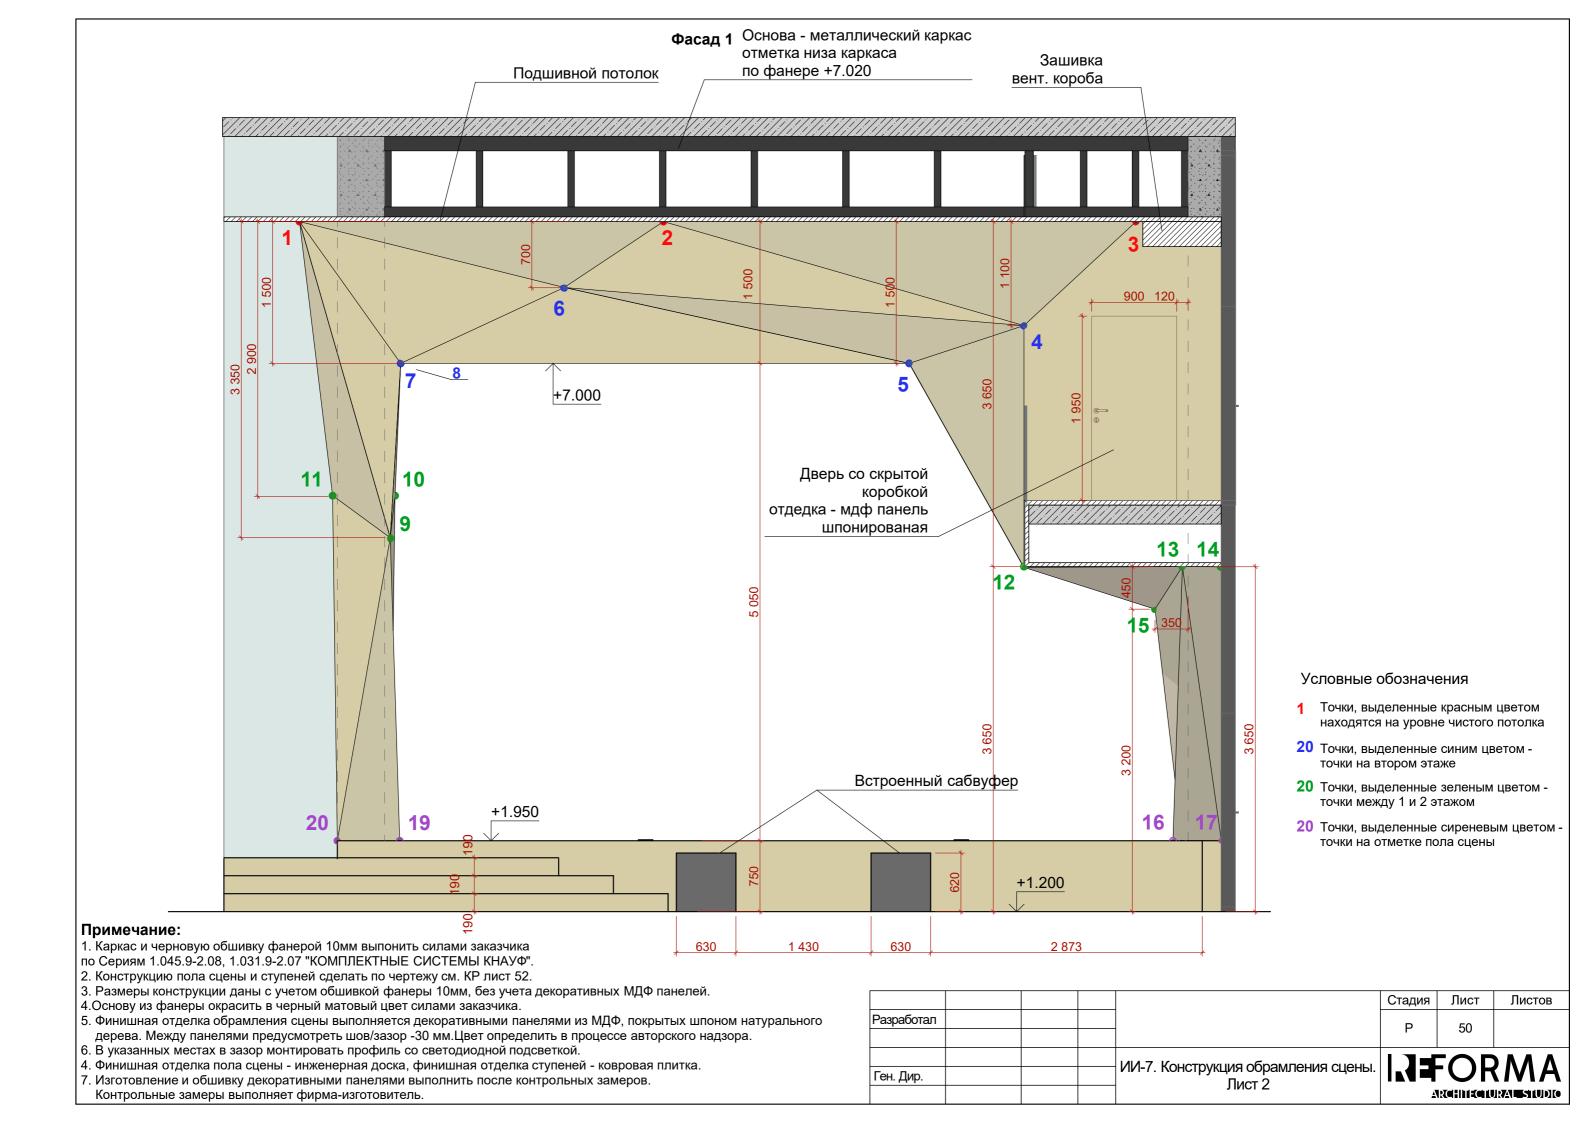


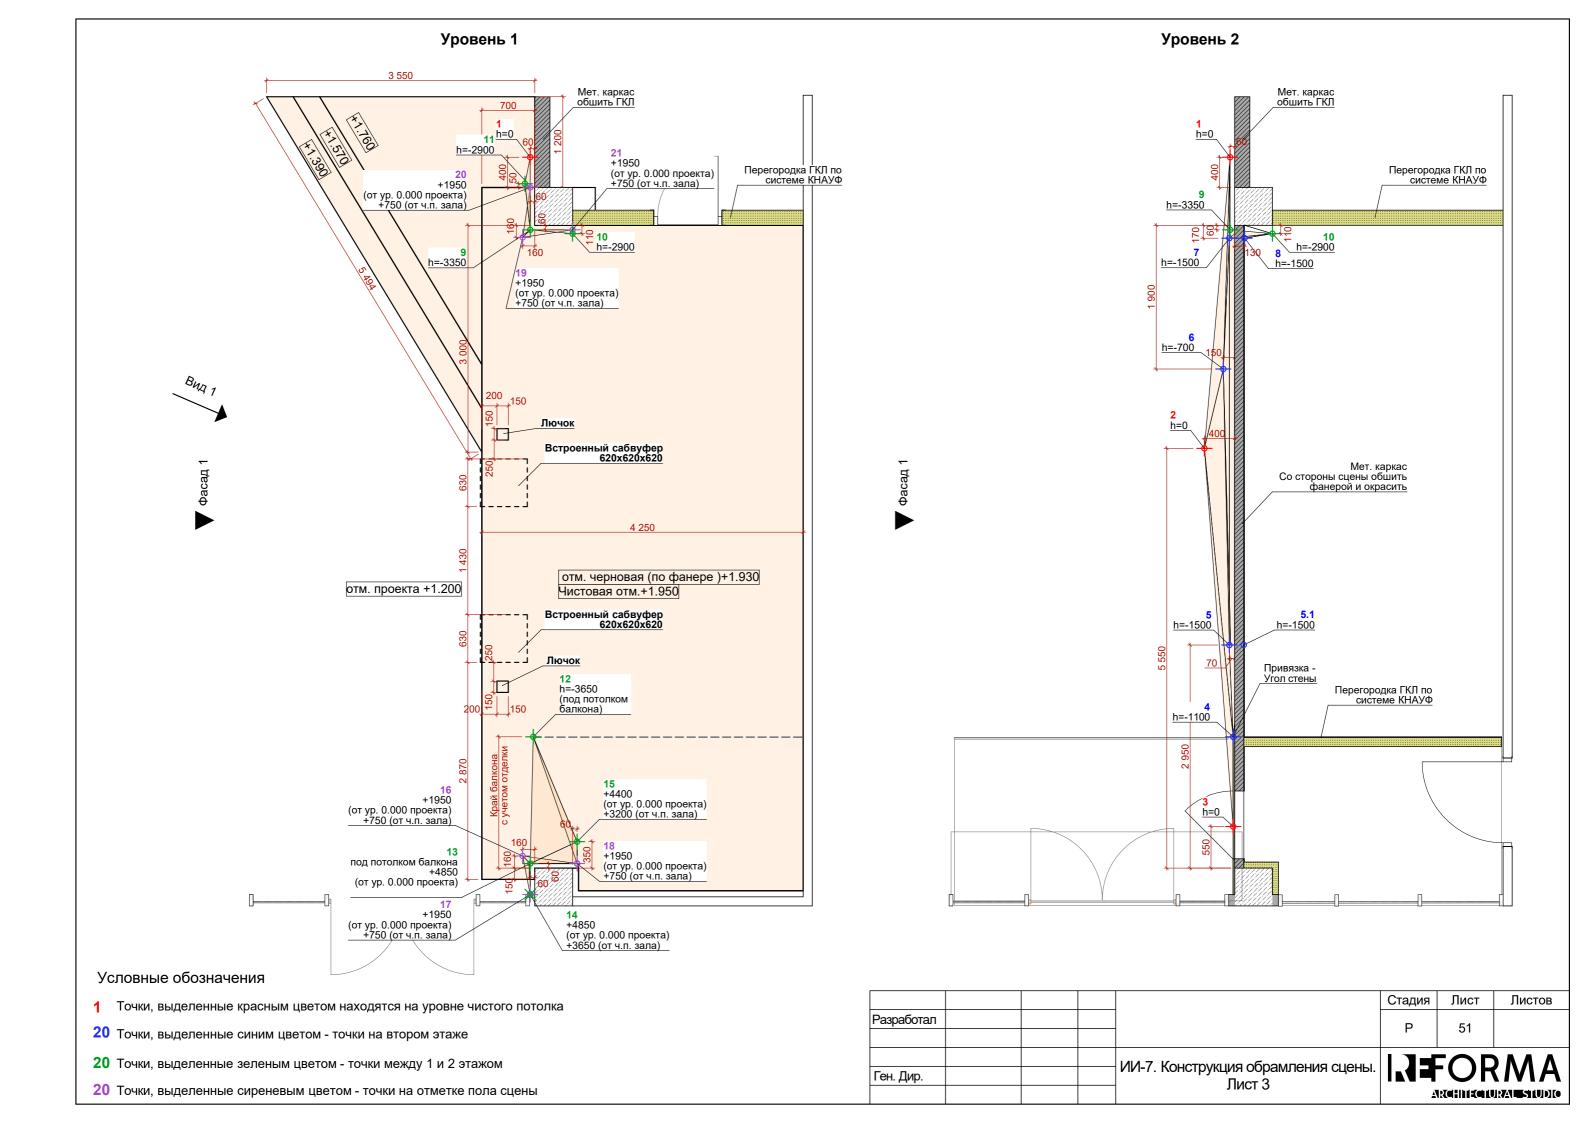

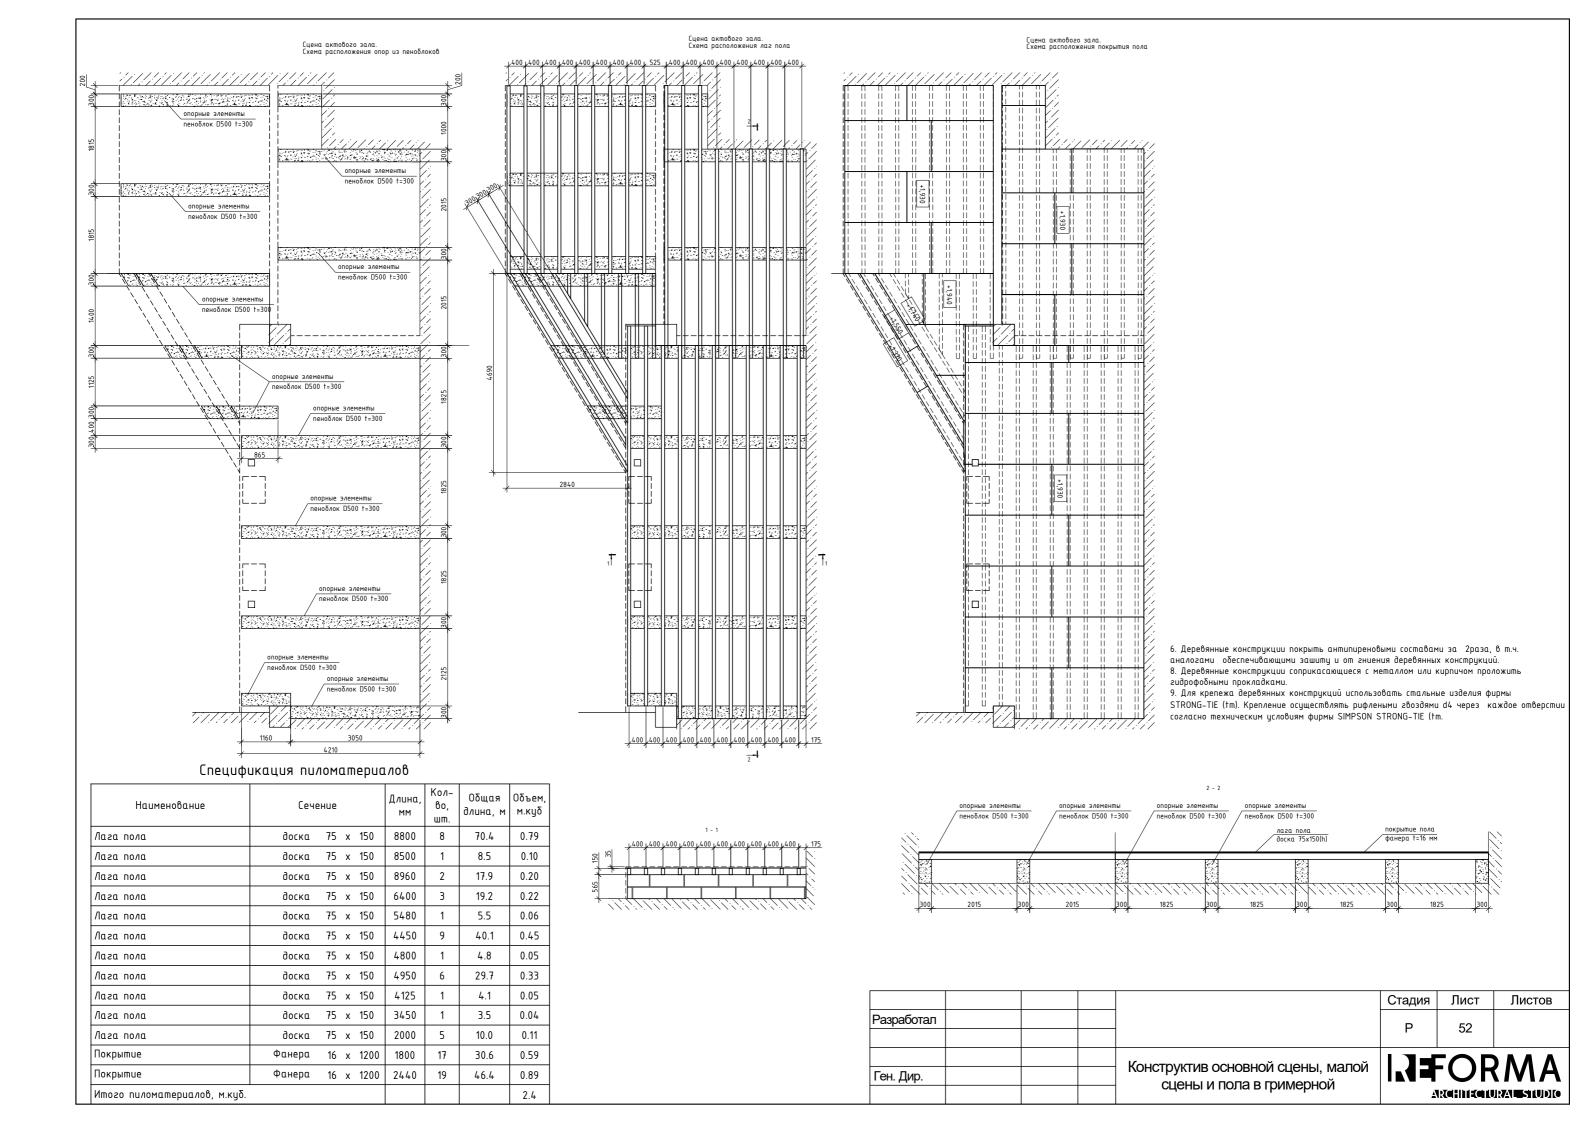

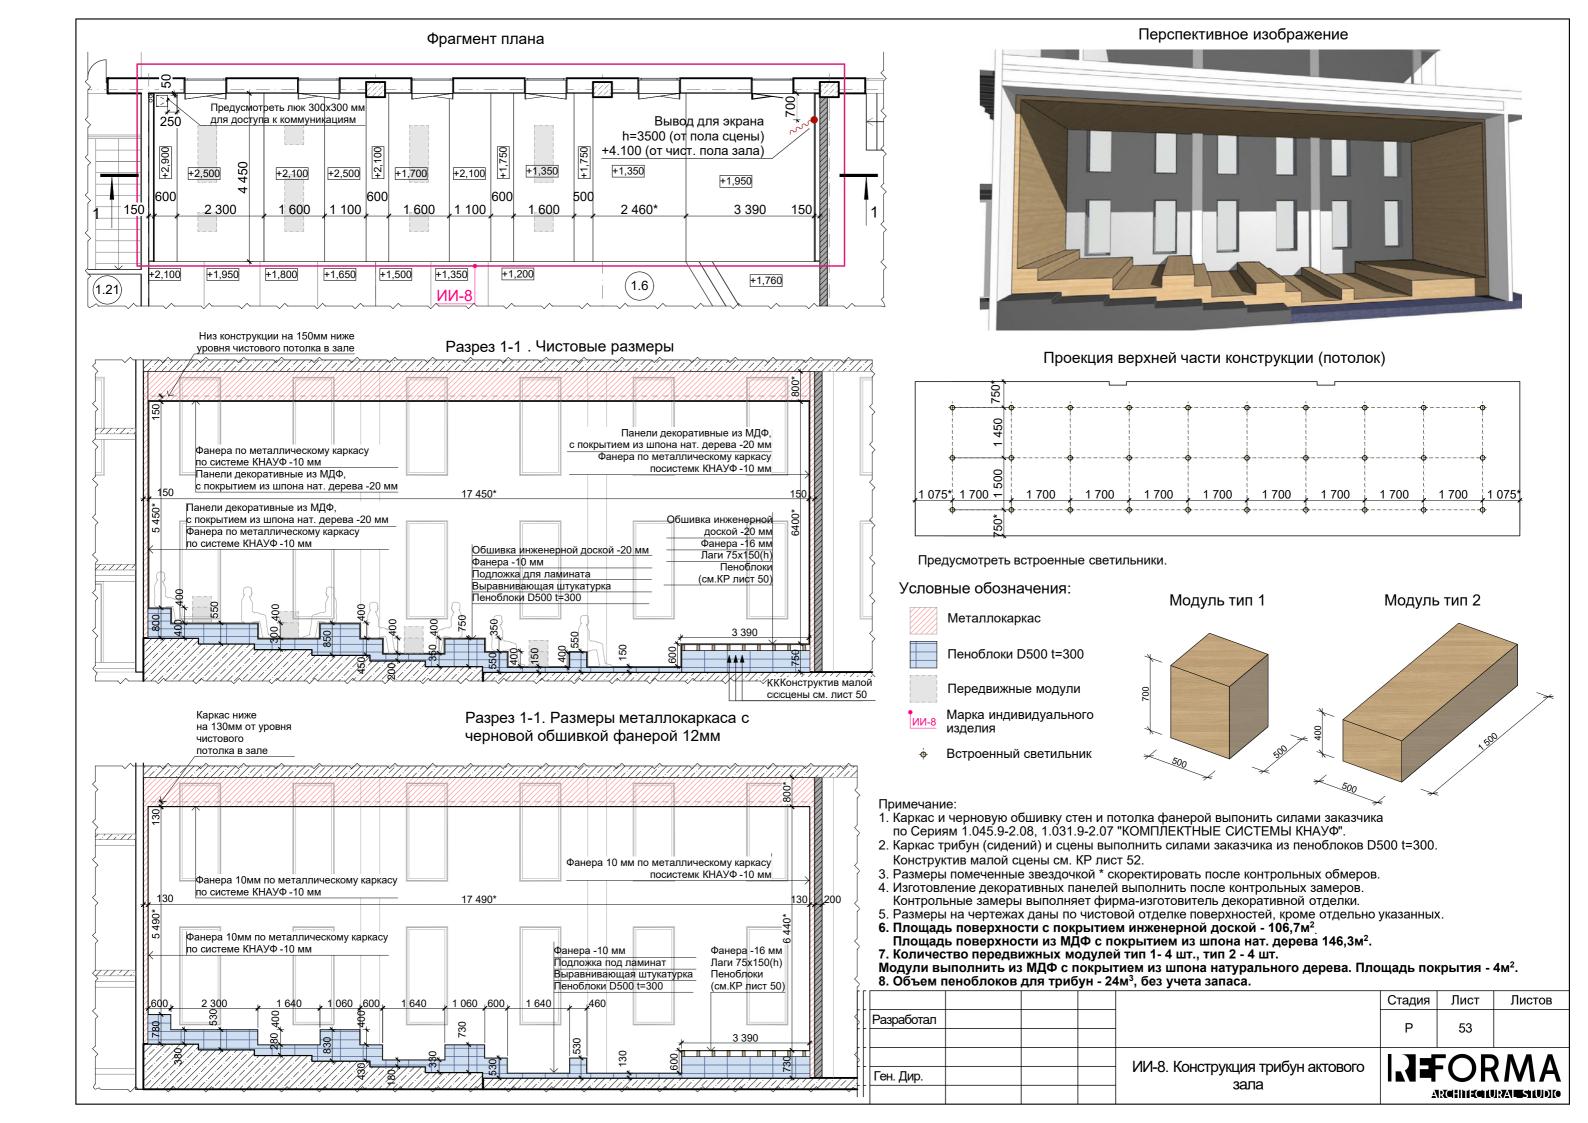

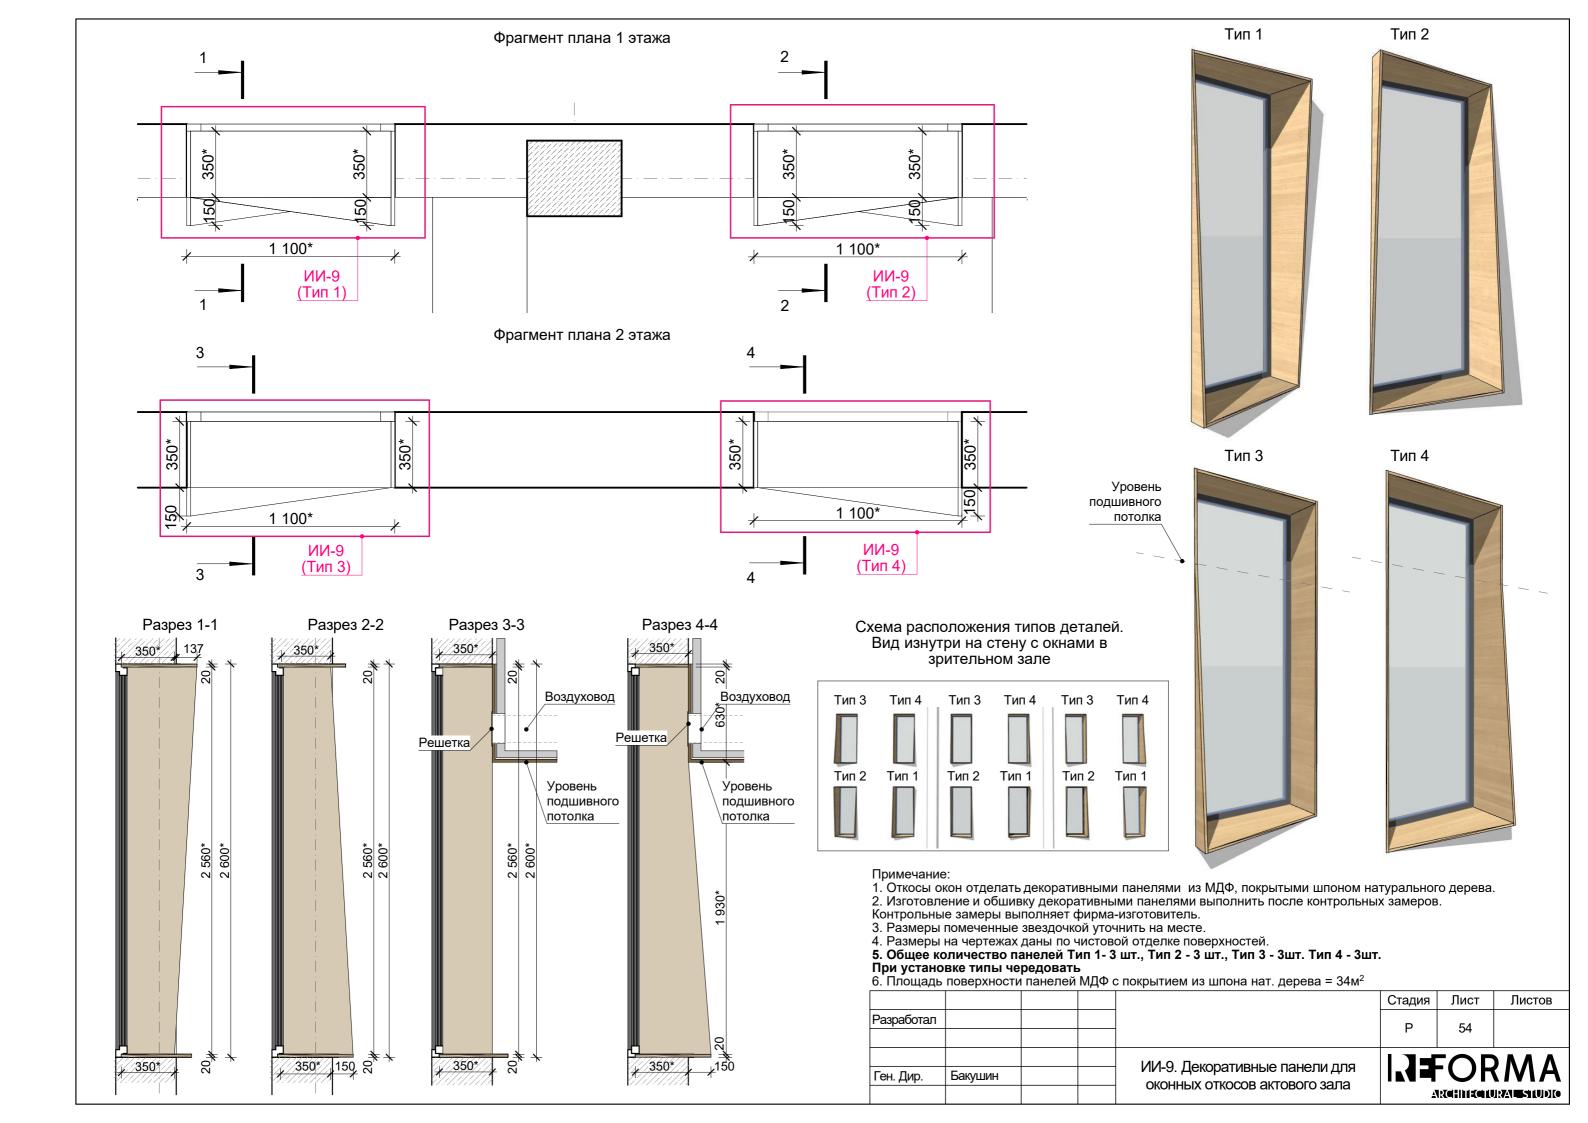

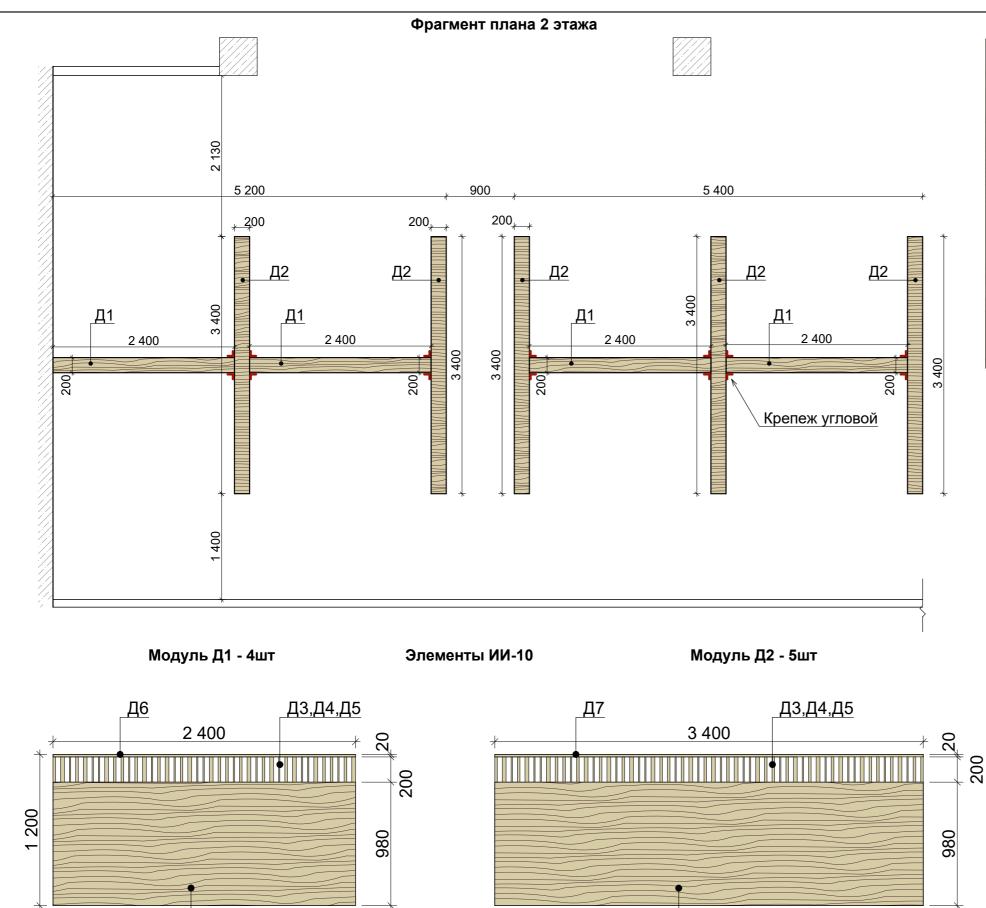

Д2

Д1






Ведомость элементов ИИ-10


Эскиз	Марка	Размер	Кол.
	Д1.	200х980х2400мм	4 шт
	Д2.	200х980х3400мм	4 шт
-	Д3.	10х200х200мм	156 шт
	Д4.	20х200х200мм	170 шт
	Д5.	30х200х200мм	128 шт
	Д6.	20х200х2400мм	4 шт
	Д7.	20х200х3400мм	5 шт


Примечание.

- 1. Перегородки выполнить из МДФ с покрытием из шпона натурального
- Цвет дерева определить в процессе авторского надзора.
 Конструкция перегородок самонесущая, без крепежа к полу, разборная.
- 4. Перегородки соединить между собой крепежными элементами, в цвет покрытия.
- 5. Верхняя часть состоит из панелей 200х200мм различной толщины: 10, 20 и 30мм. Вертикальные панели чередовать в соответствии с эскизом, расстояние между ними 40мм. Сверху накрыть панелью, толщиной 20мм.

				Стадия	Лист	Листов	
Разработал				P	55		
				1	55		
			ИИ 10. Порогородии в стоповой				
ен. Дир.			ИИ-10. Перегородки в столовой мобильные				
	INIOONII IDUDIC						

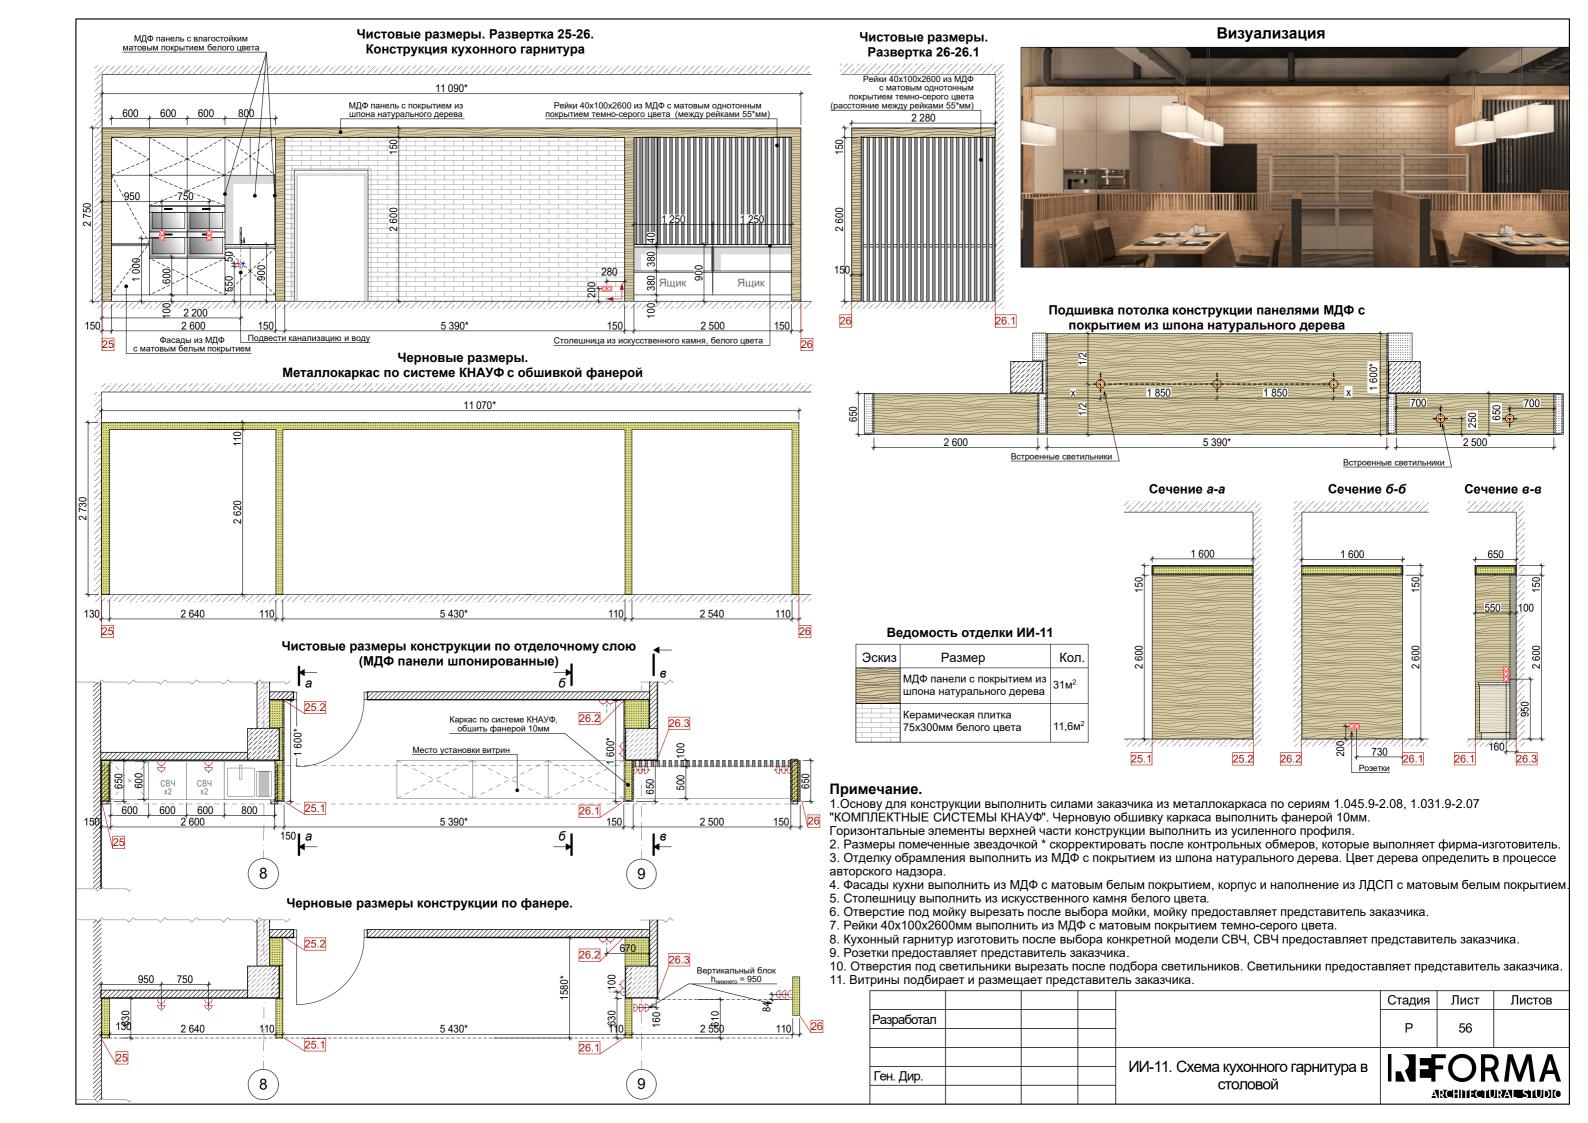

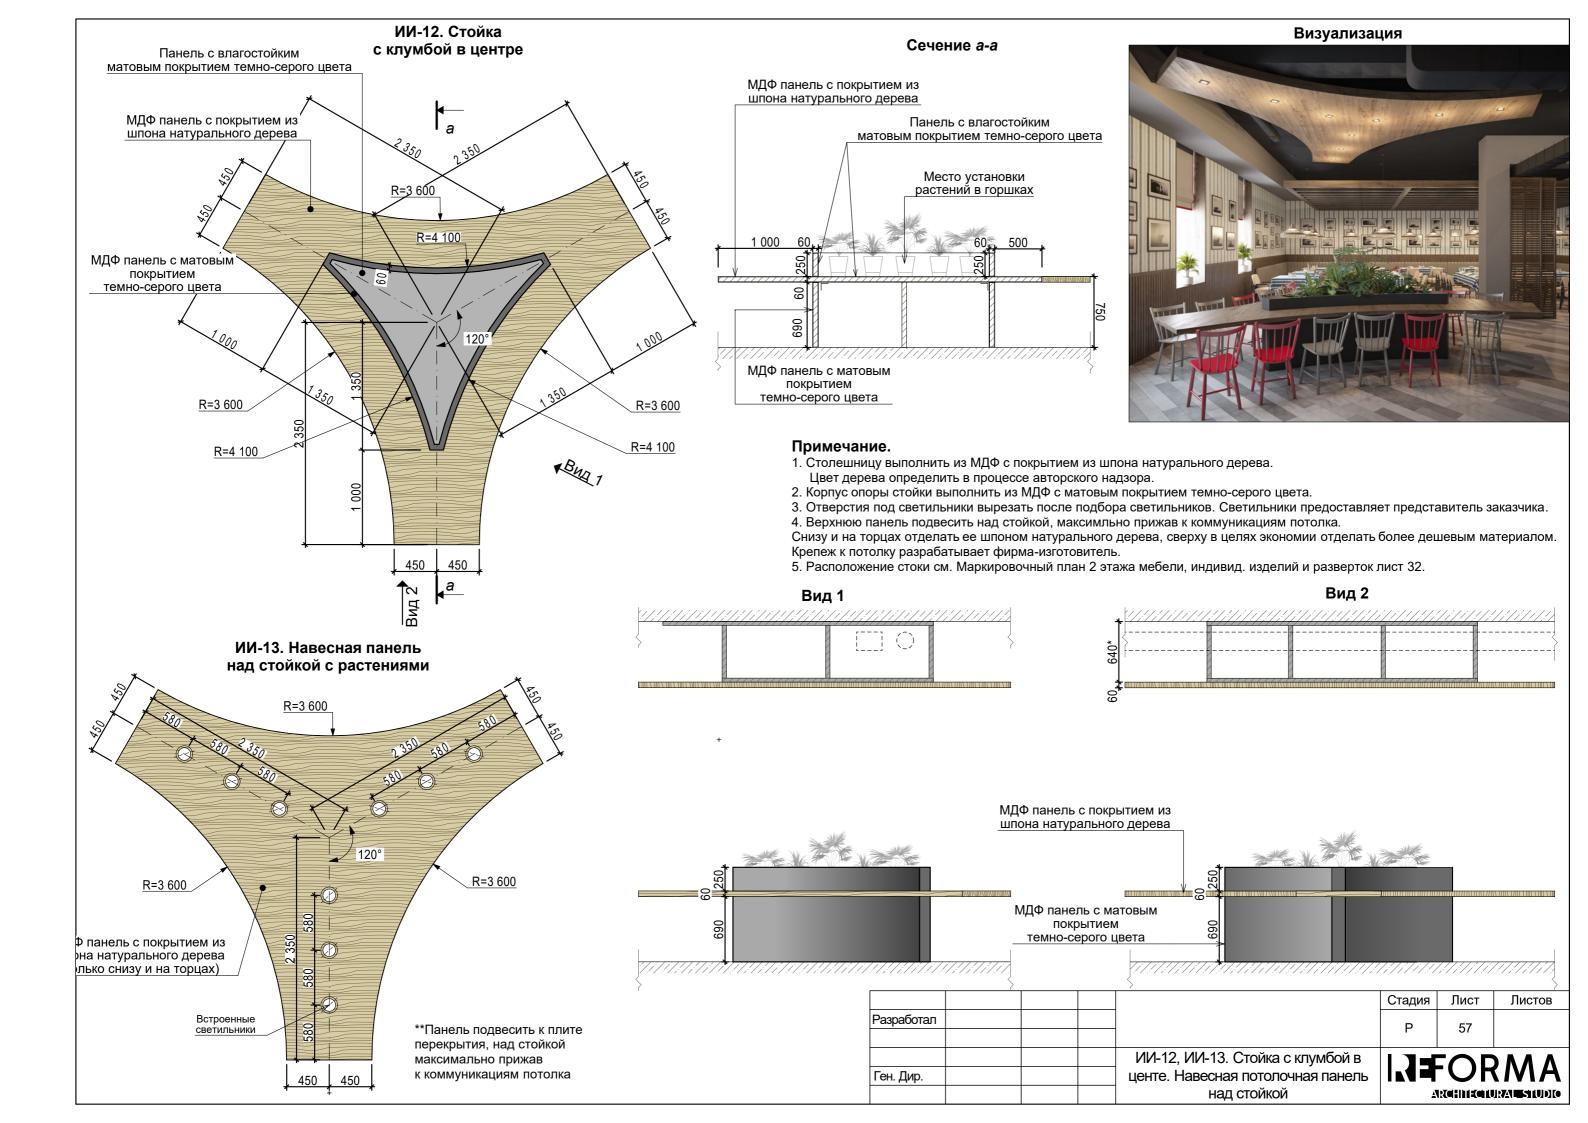


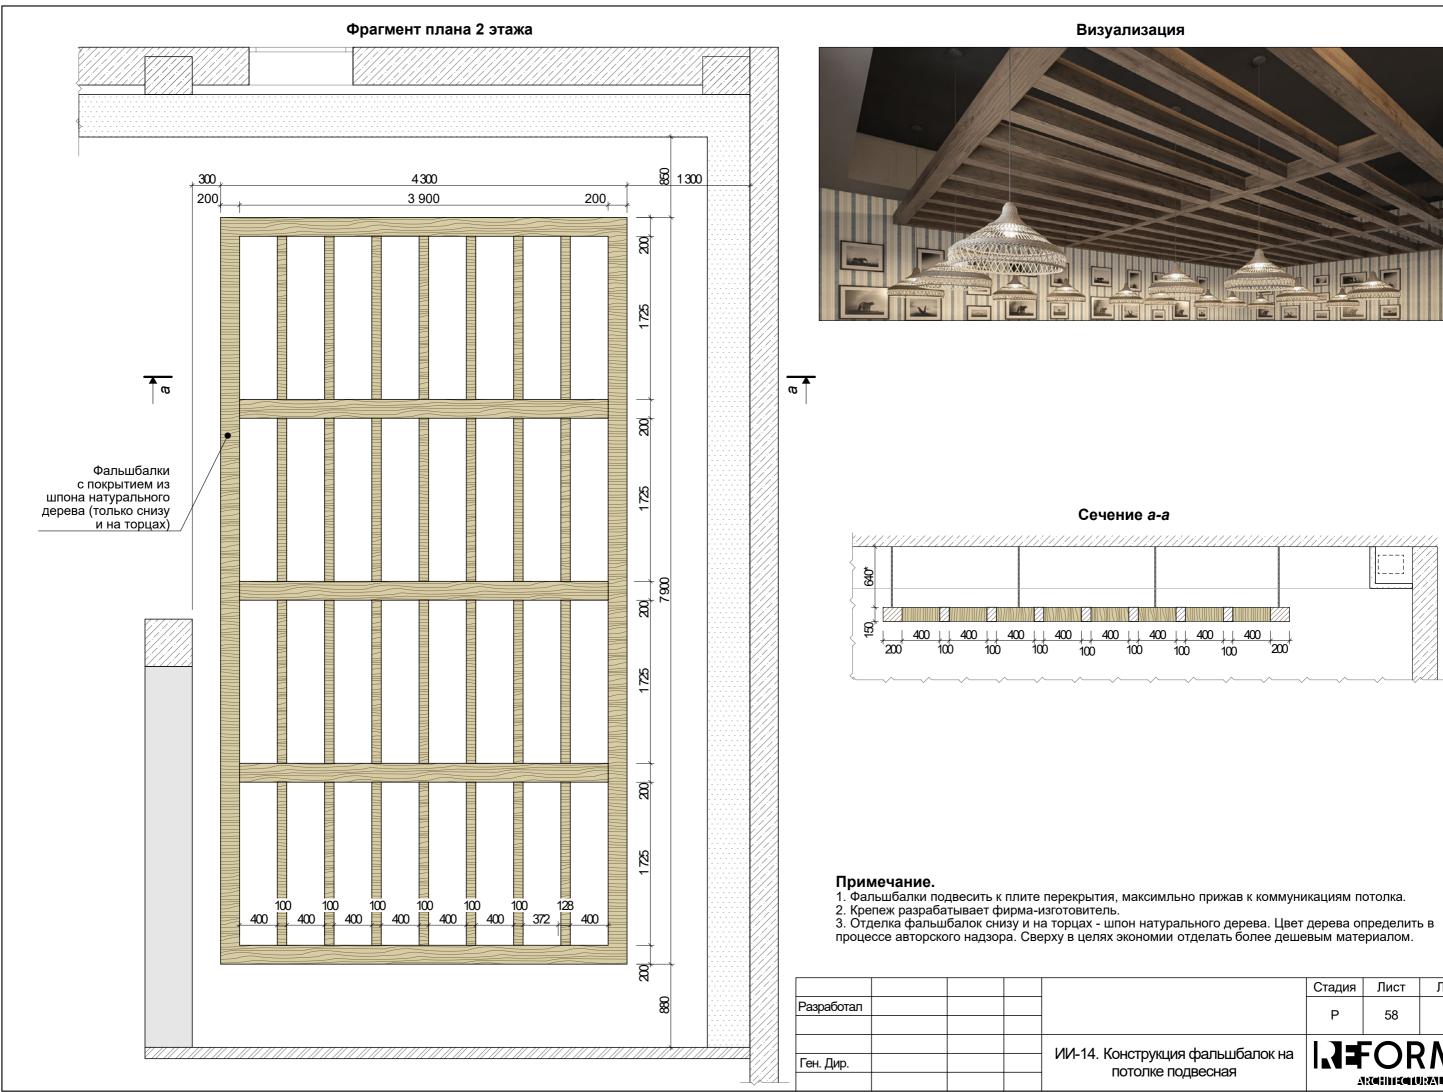


Визуализация



Сечение а-а

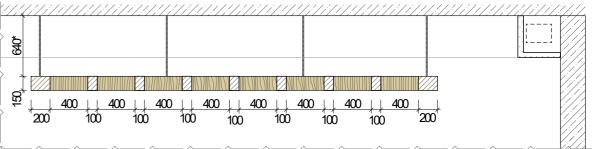

			Стадия	Лист	Листов
Разработал			Р	58	
			•		
		ИИ-14 Конструкция фальцибалок на)
Ген. Дир.		ИИ-14. Конструкция фальшбалок на потолке подвесная			
		потолке подвесная	<u> </u>	RCHIIECH	JRAL STUDIO

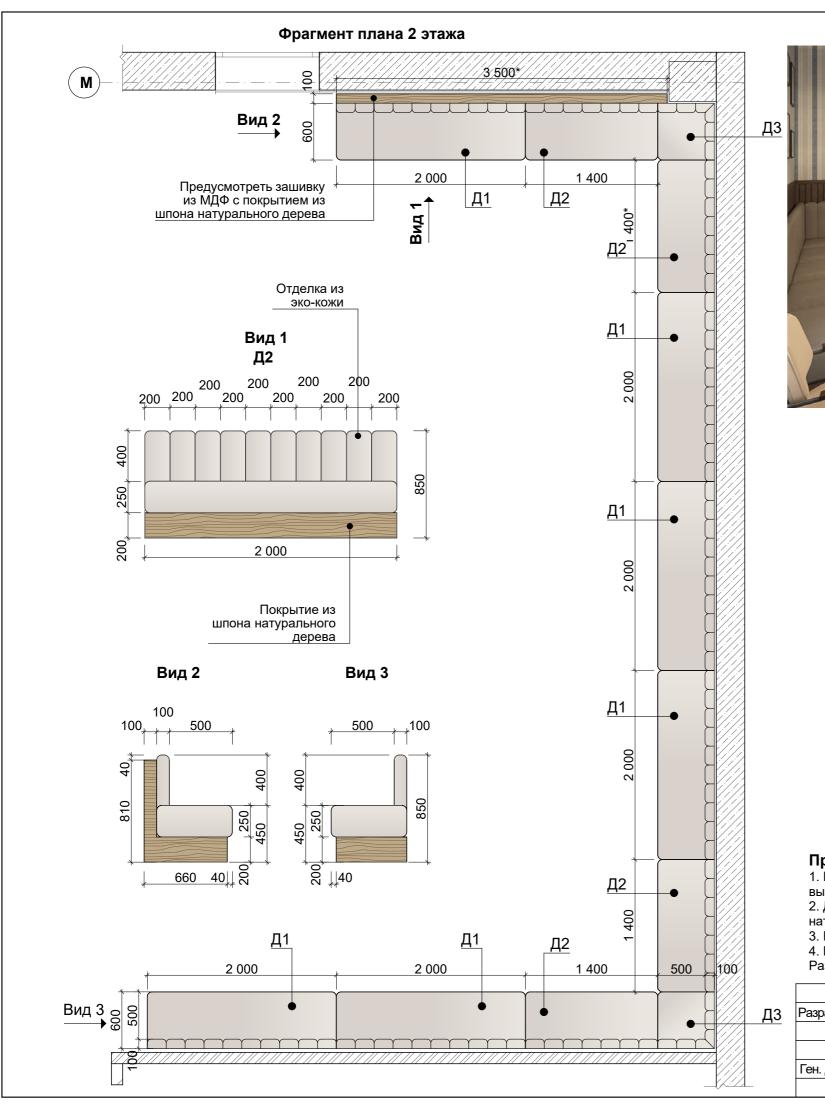



Спецификация элементов ИИ-15


Марка	Размер	Кол-во
Д1	2000x600x850	6
Д2	1400x600x850	4
ДЗ	600x600x850	2





Примечение:


- 1. Размеры, помеченные звездочкой * скорректировать после контрольных замеров. Контрольные замеры выполняет фирма-изготовитель.
- выполняет фирма-изготовитель.
 2. Диваны выполнить с покрытием из эко-кожи, цоколь выполнить из МДФ с покрытием из шпона натурального дерева. Цвет дерева подобрать под стеновые панели в процессе авторского надзора.
 3. Размер модулей диванов скорректировать после обмеров.
 4. В секциях диванов по оси М предусмотреть зашивку спинки из МДФ для того, что бы обойти колонну.
- Размер этой зашивки опредилить после замеров.


			Стадия	Лист	Листов	
Разработал			P	59		
			•	33		
		MA 15. DARROLL TO DODAMOTOV CTOLL R				
Ген. Дир.		ИИ-15. Диваны по периметру стены в столовой			(MA)	
		СТОЛОВОИ	Arcinicalura estudio			

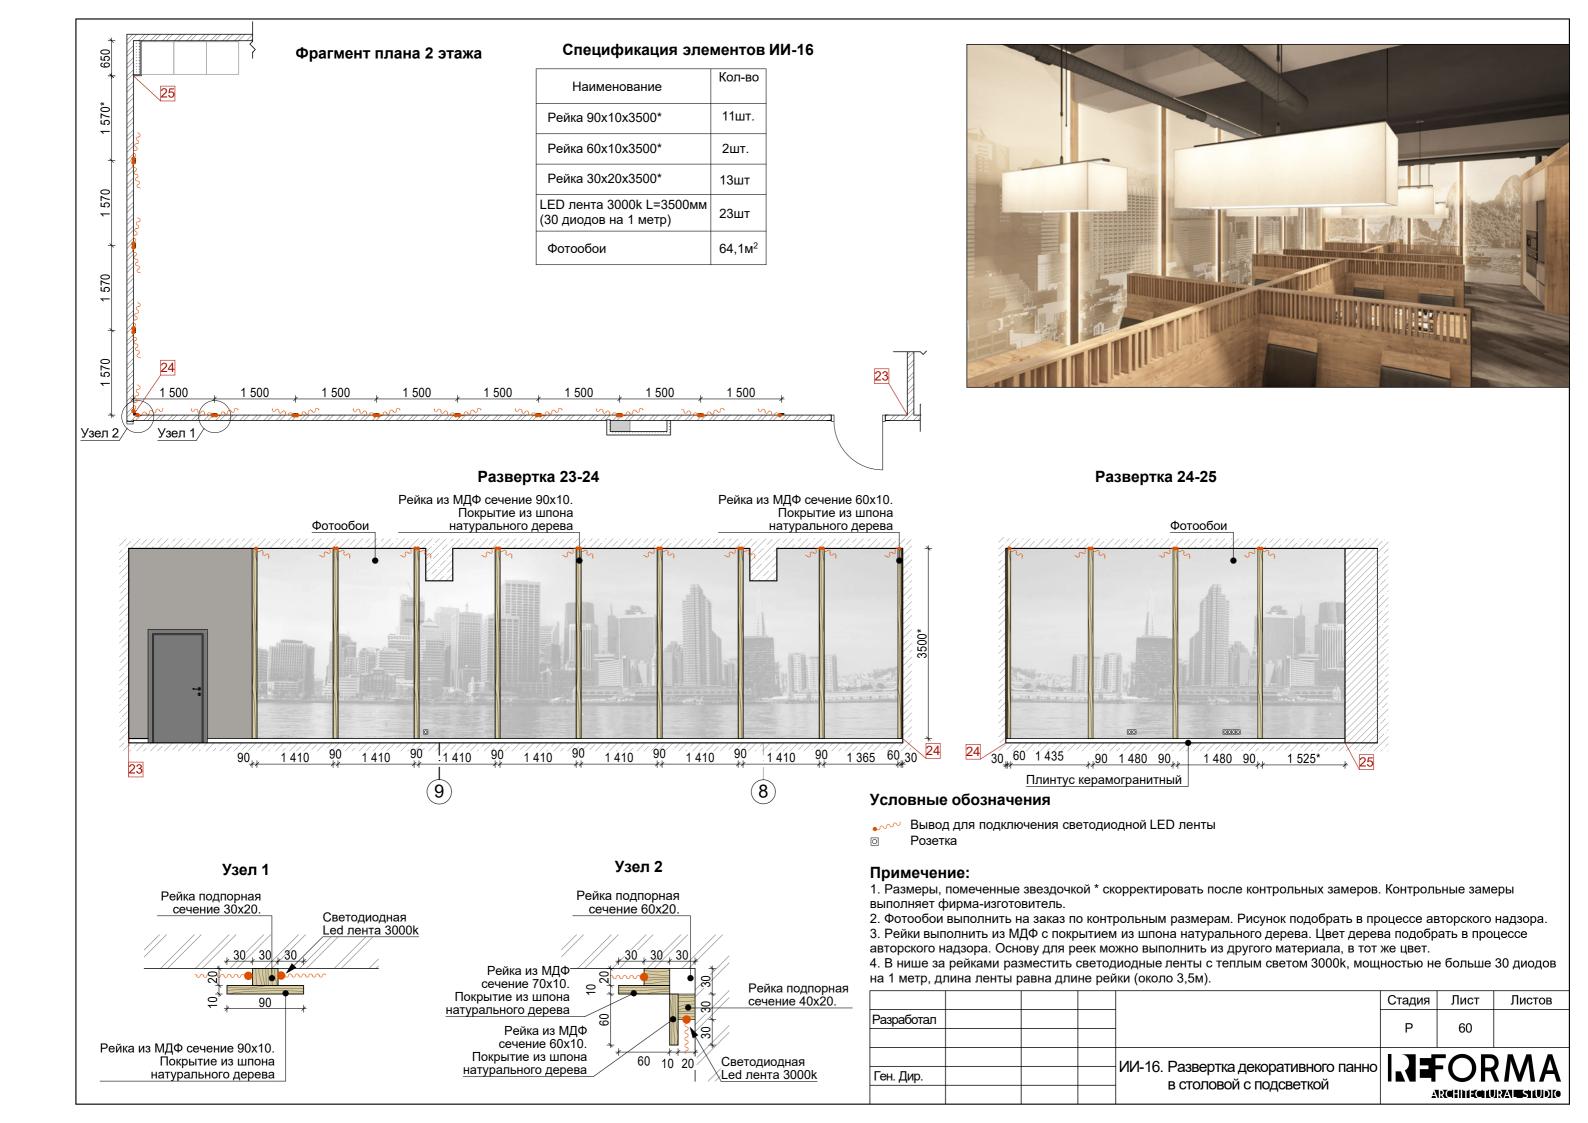


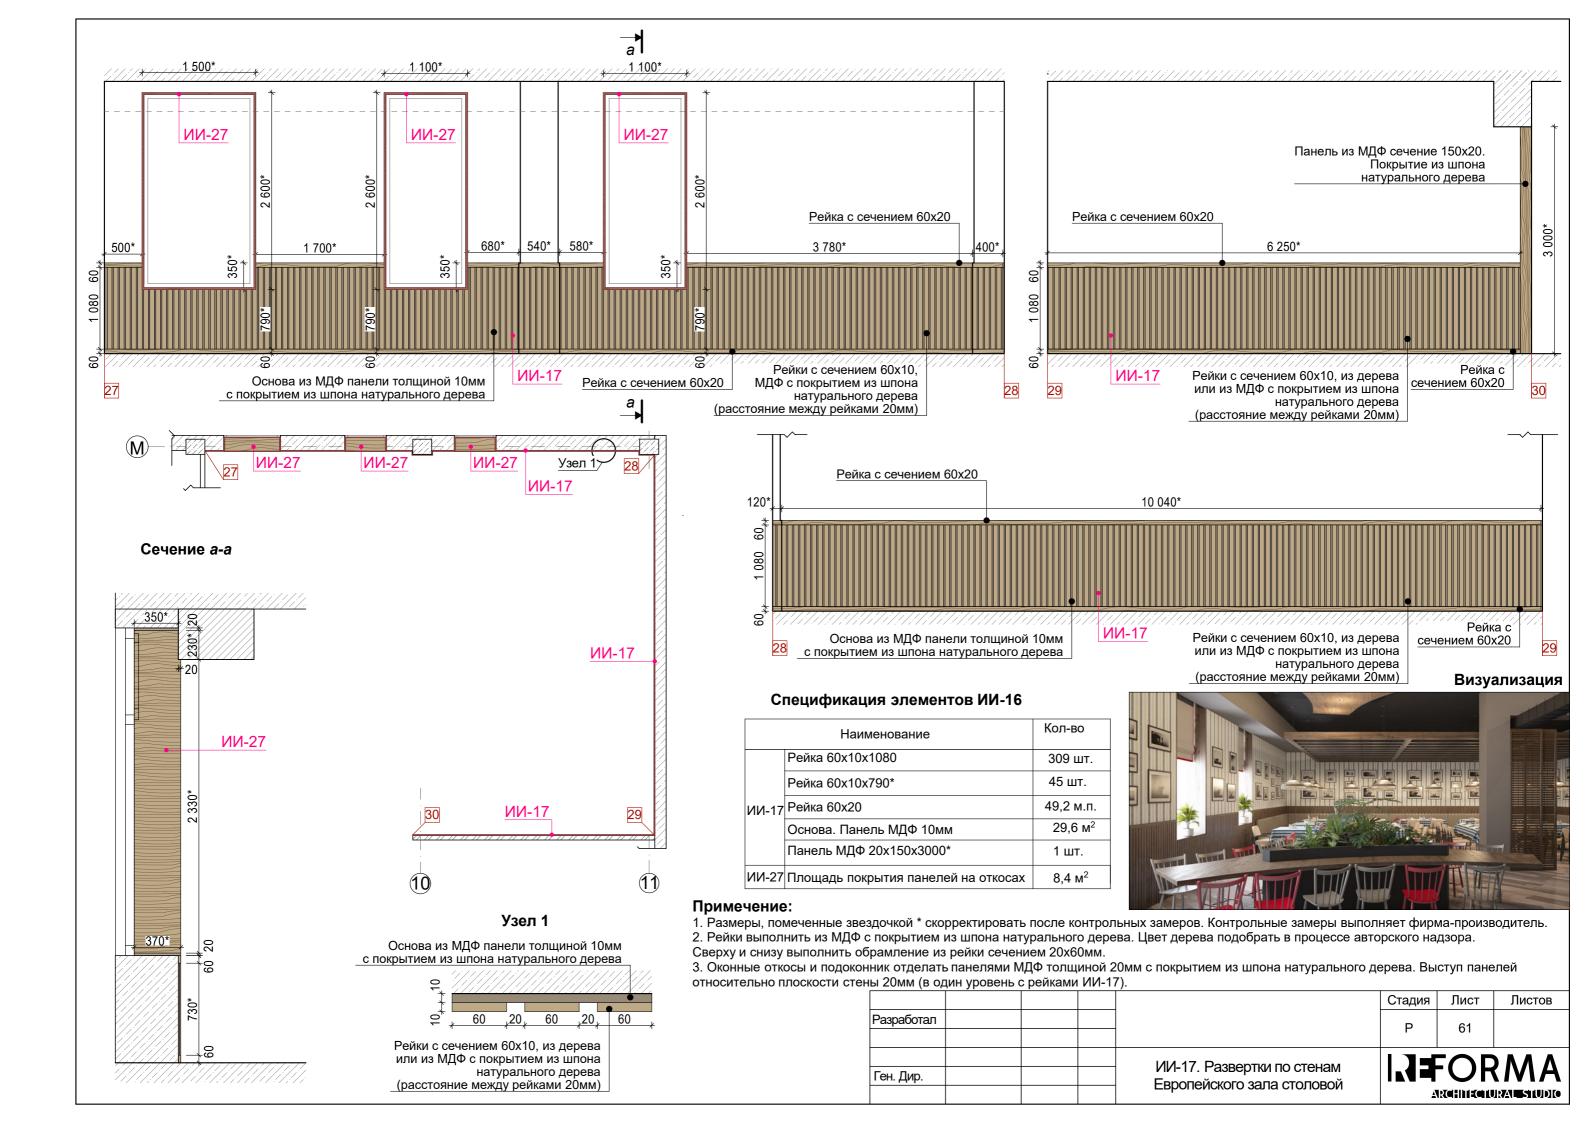

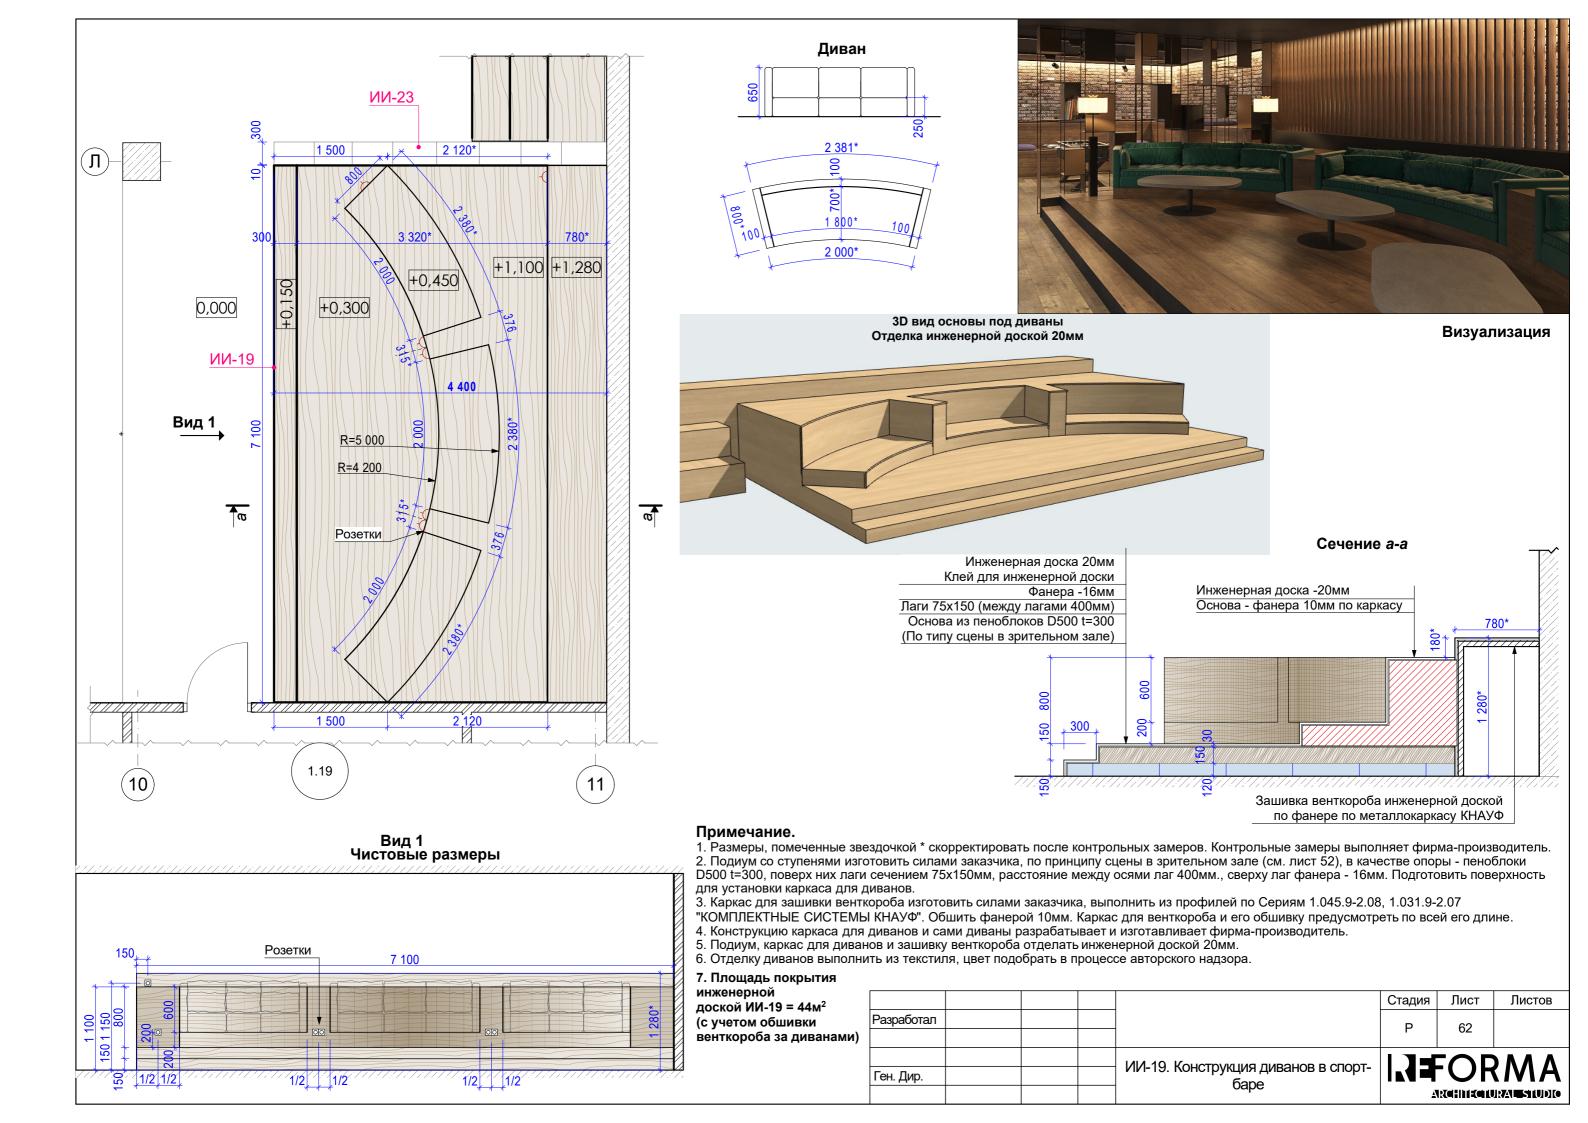

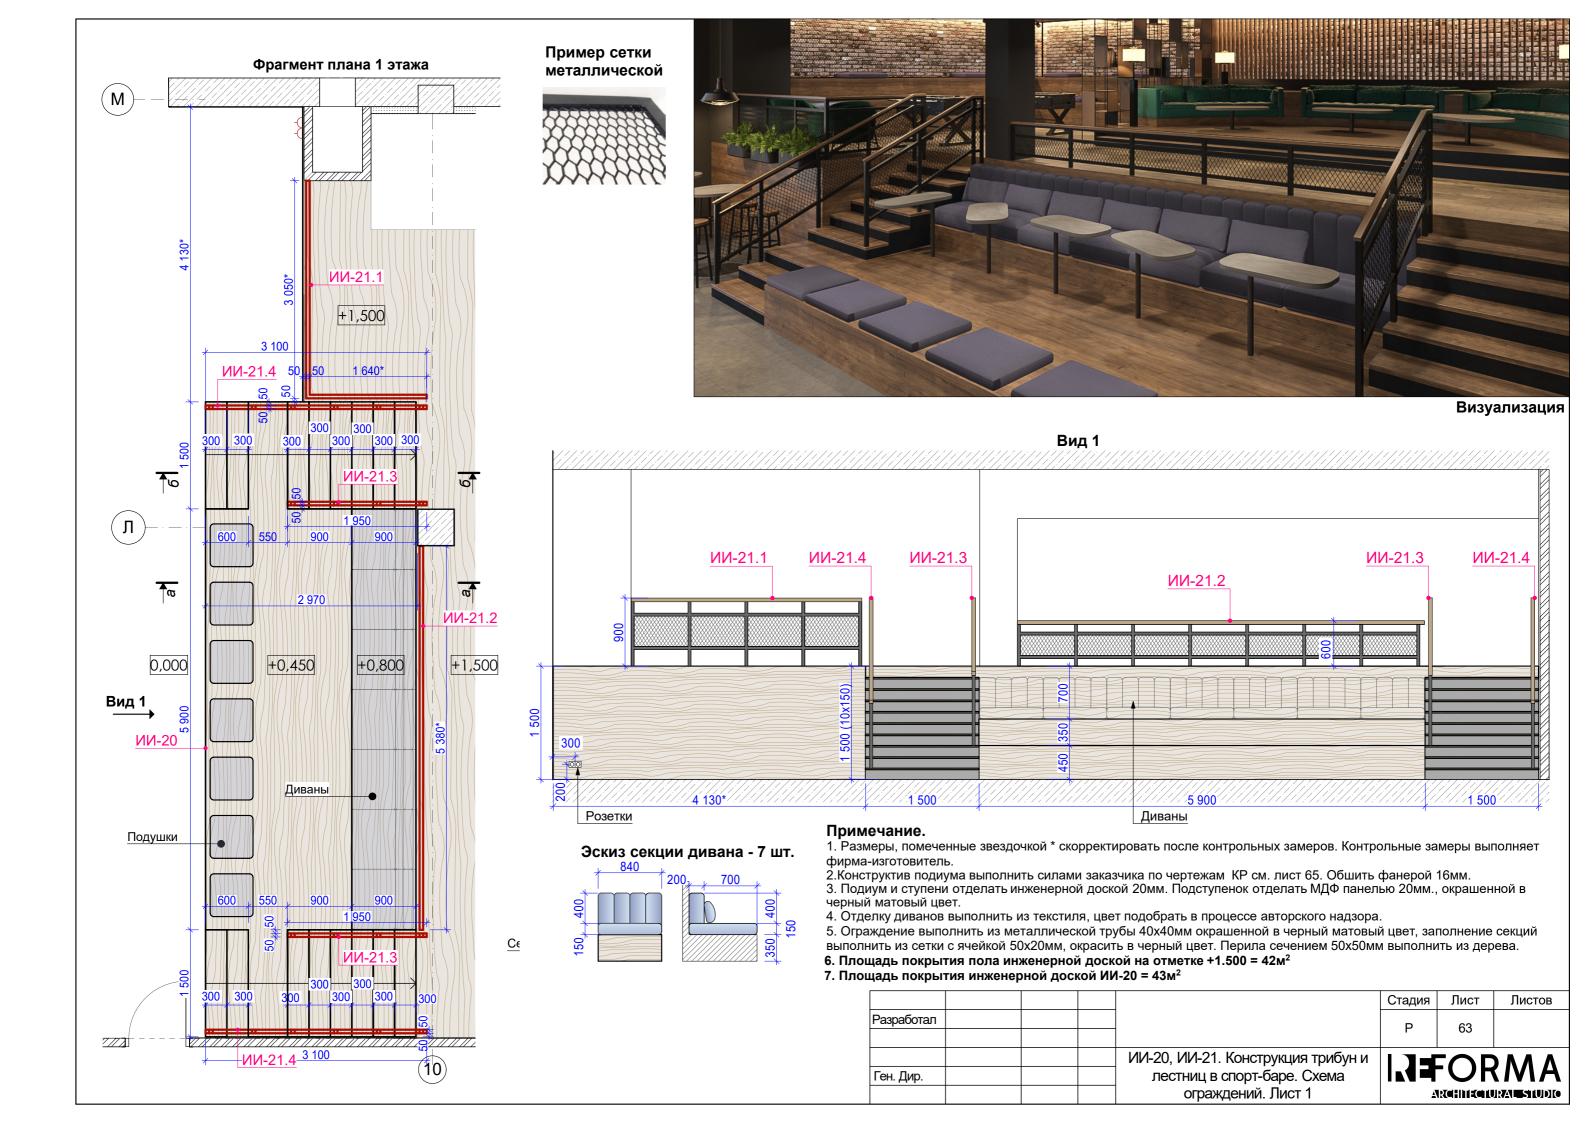

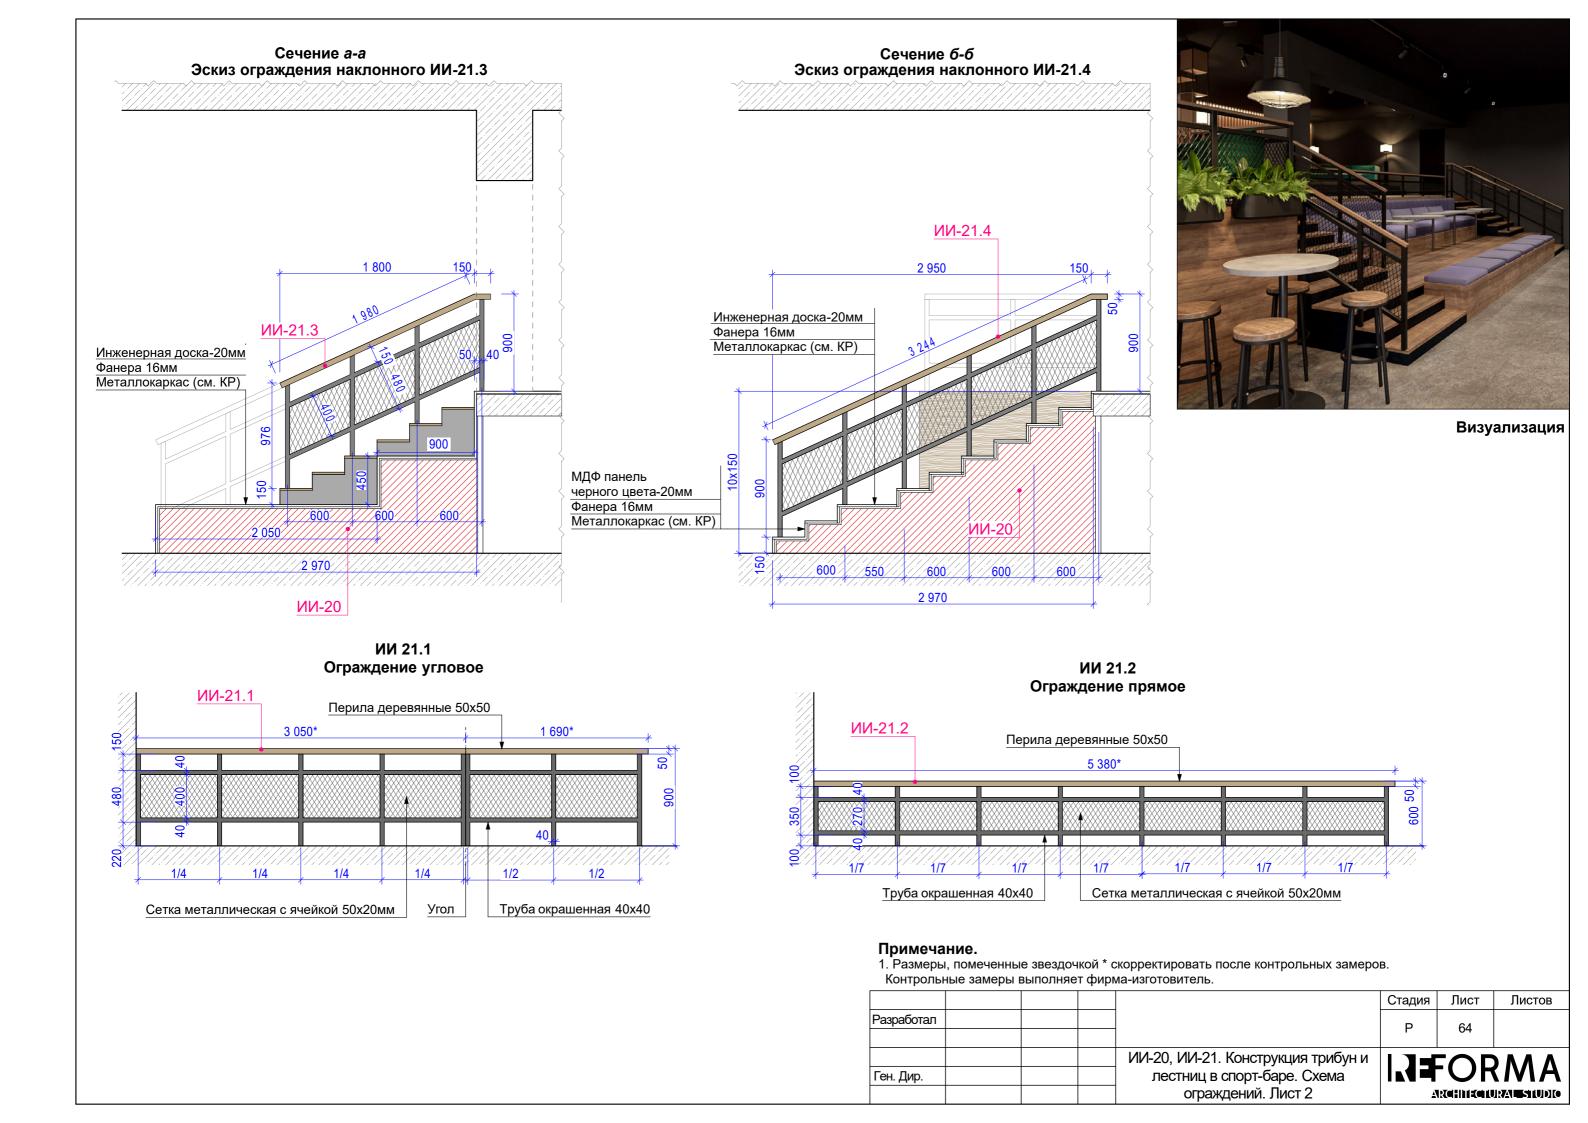

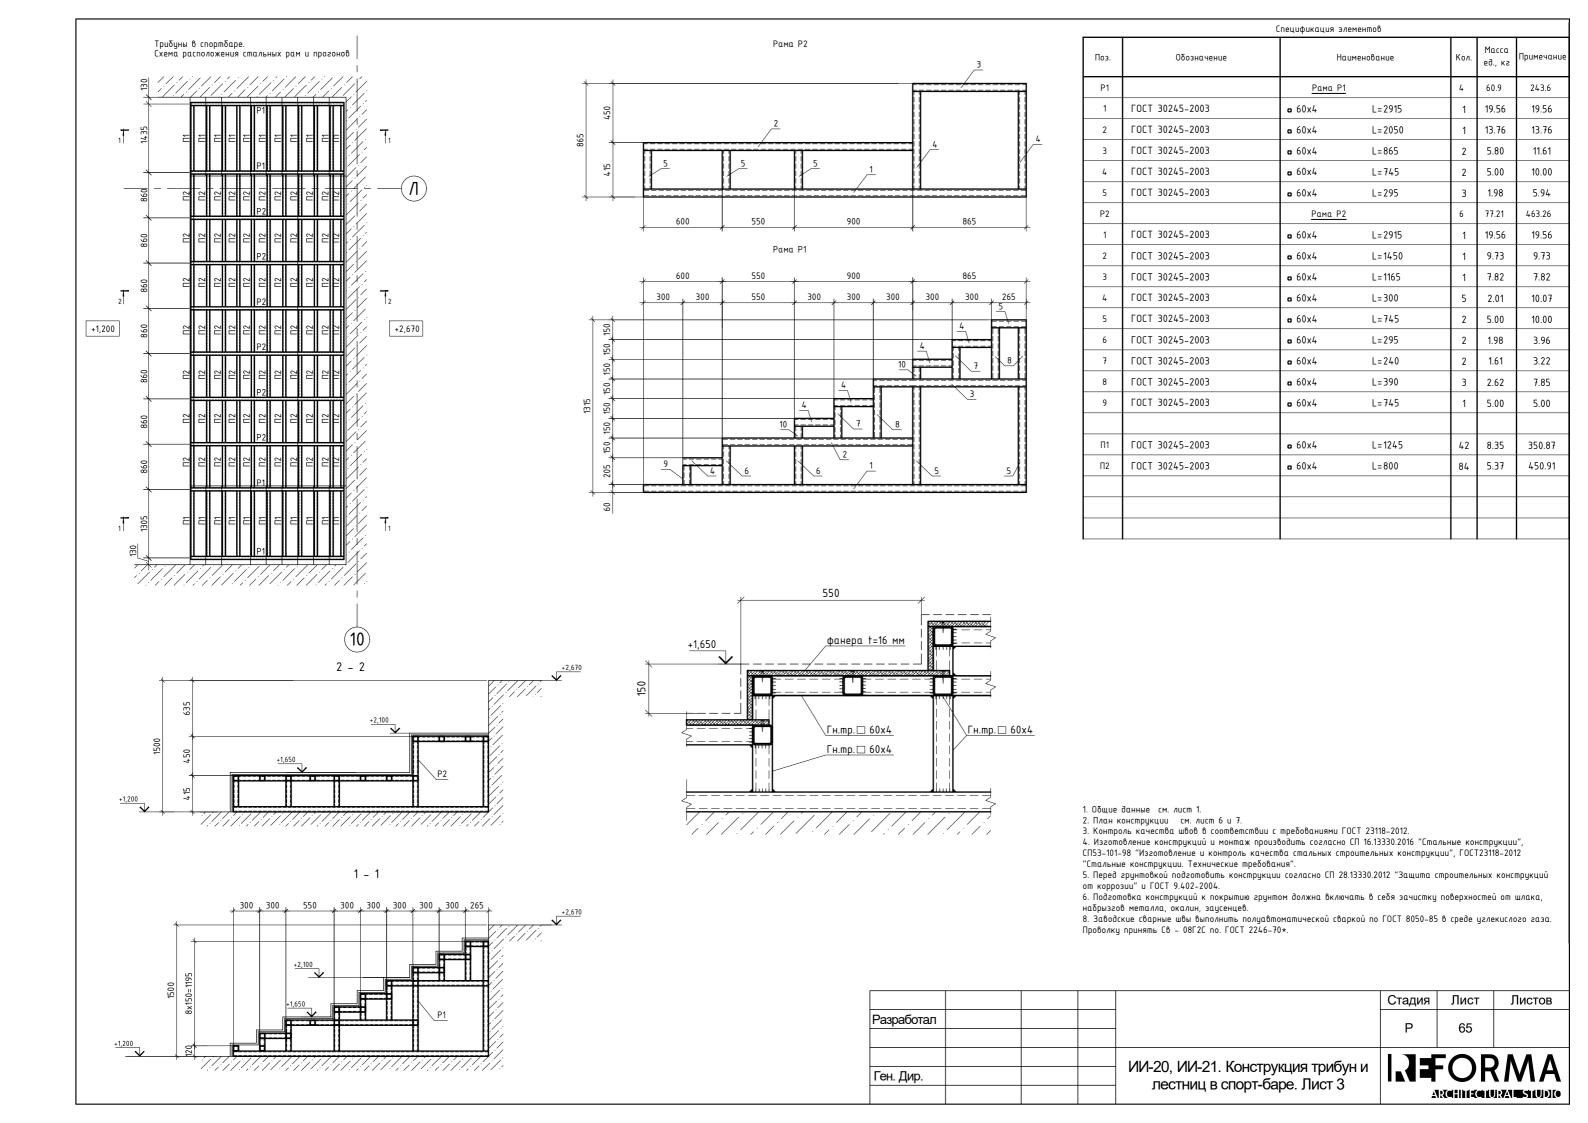



Фрагмент плана 1 этажа 4 400 ИИ-23 Л 300 Вид 1

Условные обозначения

(относительно эскиза)

(относительно эскиза)

Панель прикрепленная с лицевой стороны

Панель прикрепленная с задней стороны


Панели прикрепленные с сбоку (внутри конструкции, перпендикулярно стойке)

4400* Зашивка венткороба инженерной доской по фанере по металлокаркасу КНАУФ Вид 1

3D вид



Визуализация

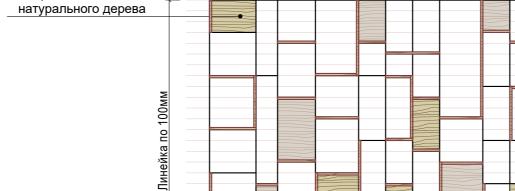

Каркас из трубы 20х20 окрашенной в черный матовый цвет

Панели МДФ 16мм

с покрытием из шпона

Спецификация элементов ИИ-23

Наименование	Кол-во
Панель МДФ 16мм	9,7 м ²
Труба 20х20мм	14 м.п.

1 320*

Примечание.

- 1. Размеры, помеченные звездочкой * скорректировать после контрольных замеров. Контрольные замеры выполняет фирма-производитель.
- 2. Корпус конструкции выполнить из металлической трубы сечением 20х20мм, окрашенной в черный матовый цвет.
- 3. Заполнение выполнить из МДФ панелей с покрытием из шпона дерева, цвет подобрать в процессе авторского надзора.

Стадия Лист Листов Разработал 67 Ген. Дир.


Зашивка венткороба


ИИ-23. Декоративная перегородка в спорт-баре


4 400*


260 400 250 220 250 360


ARIGHMECTURALESTUDIO

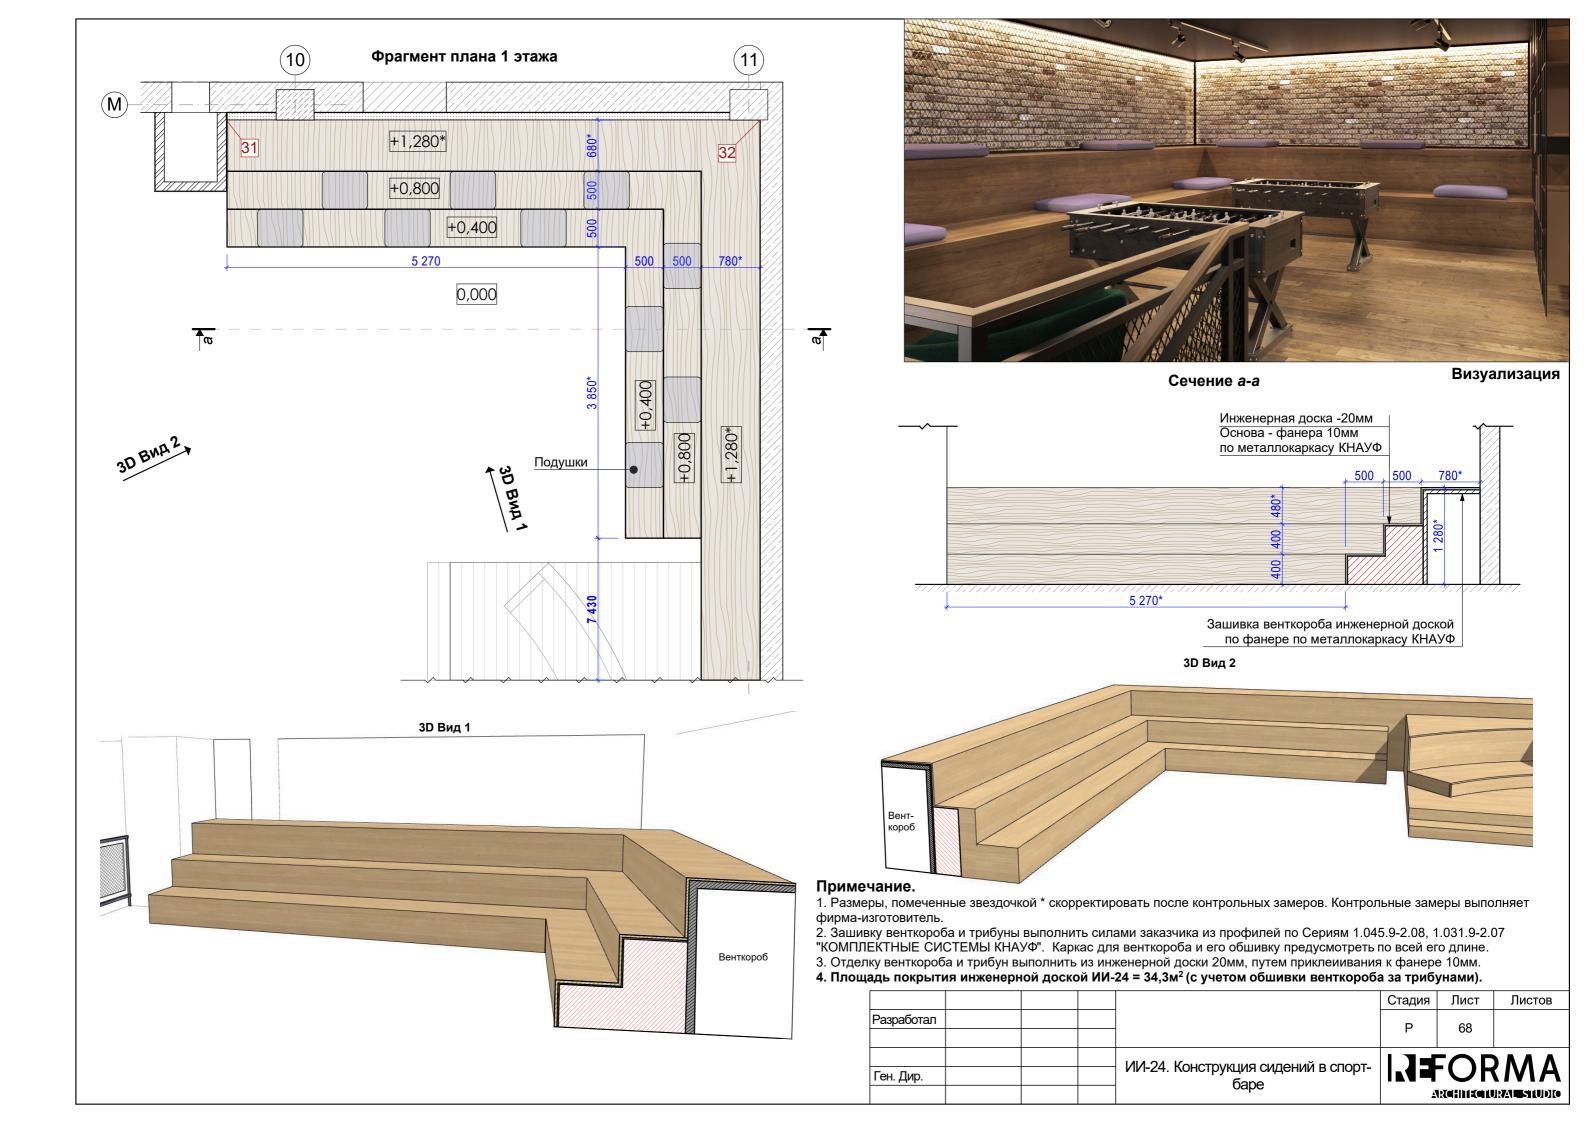


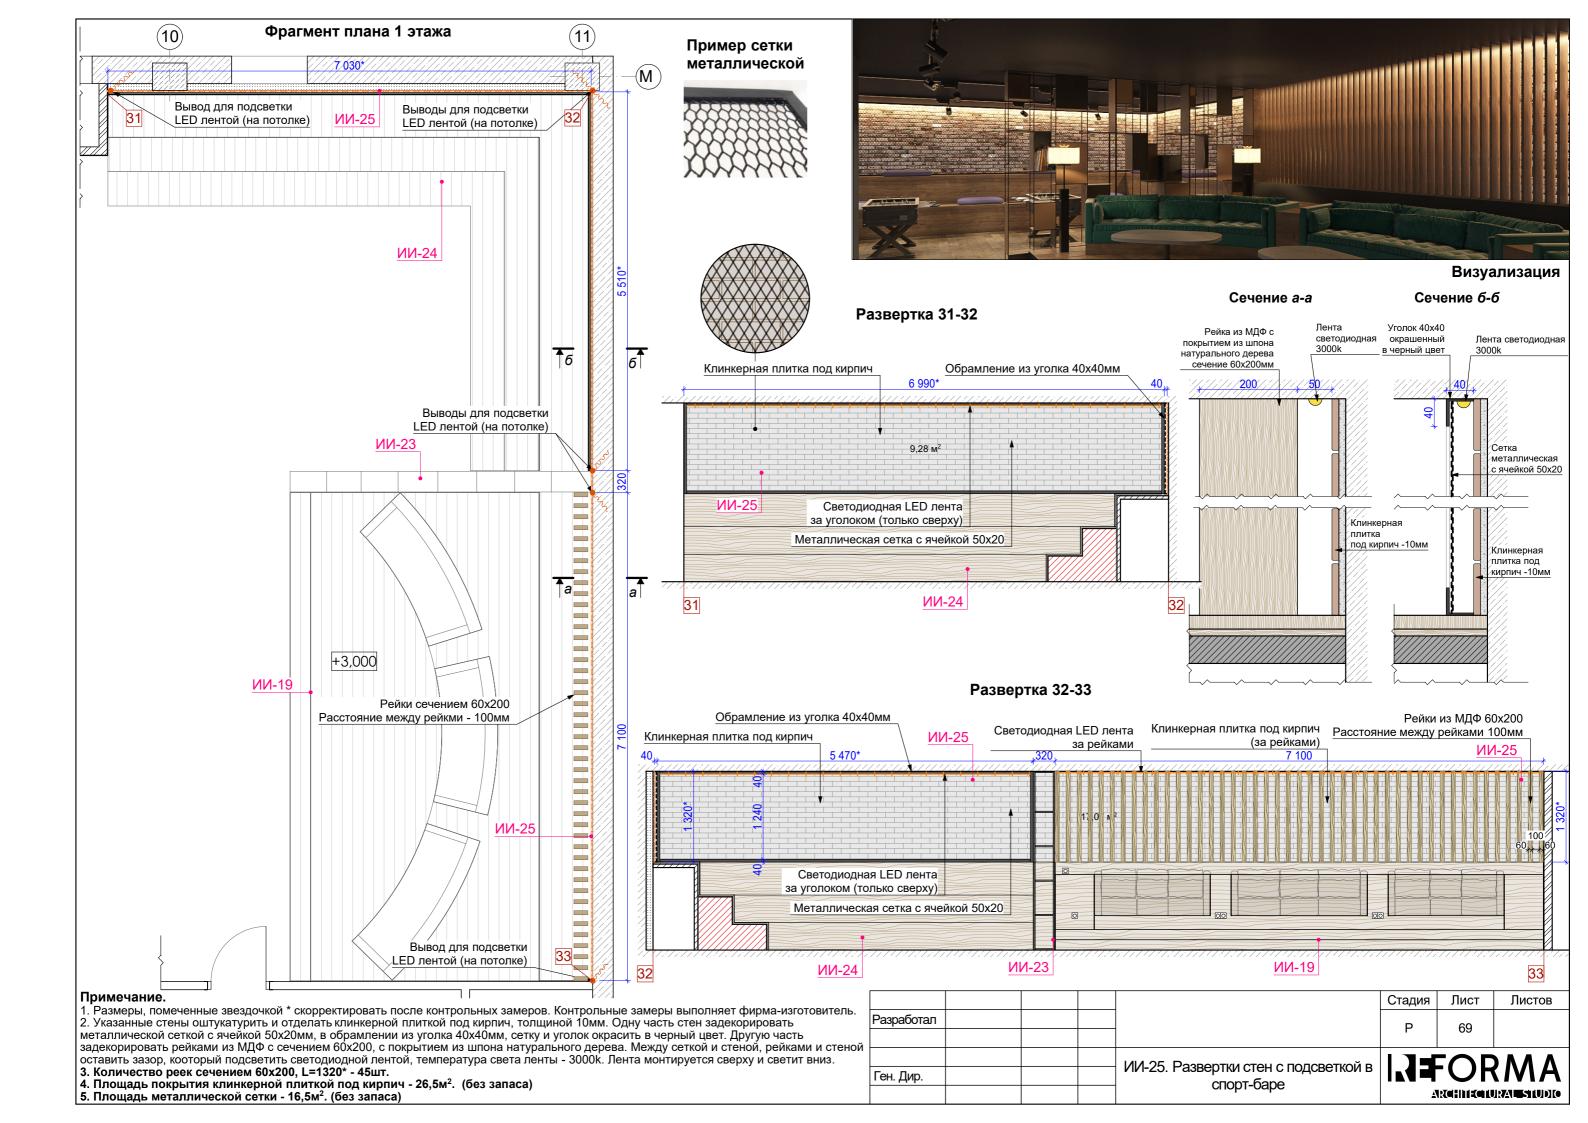

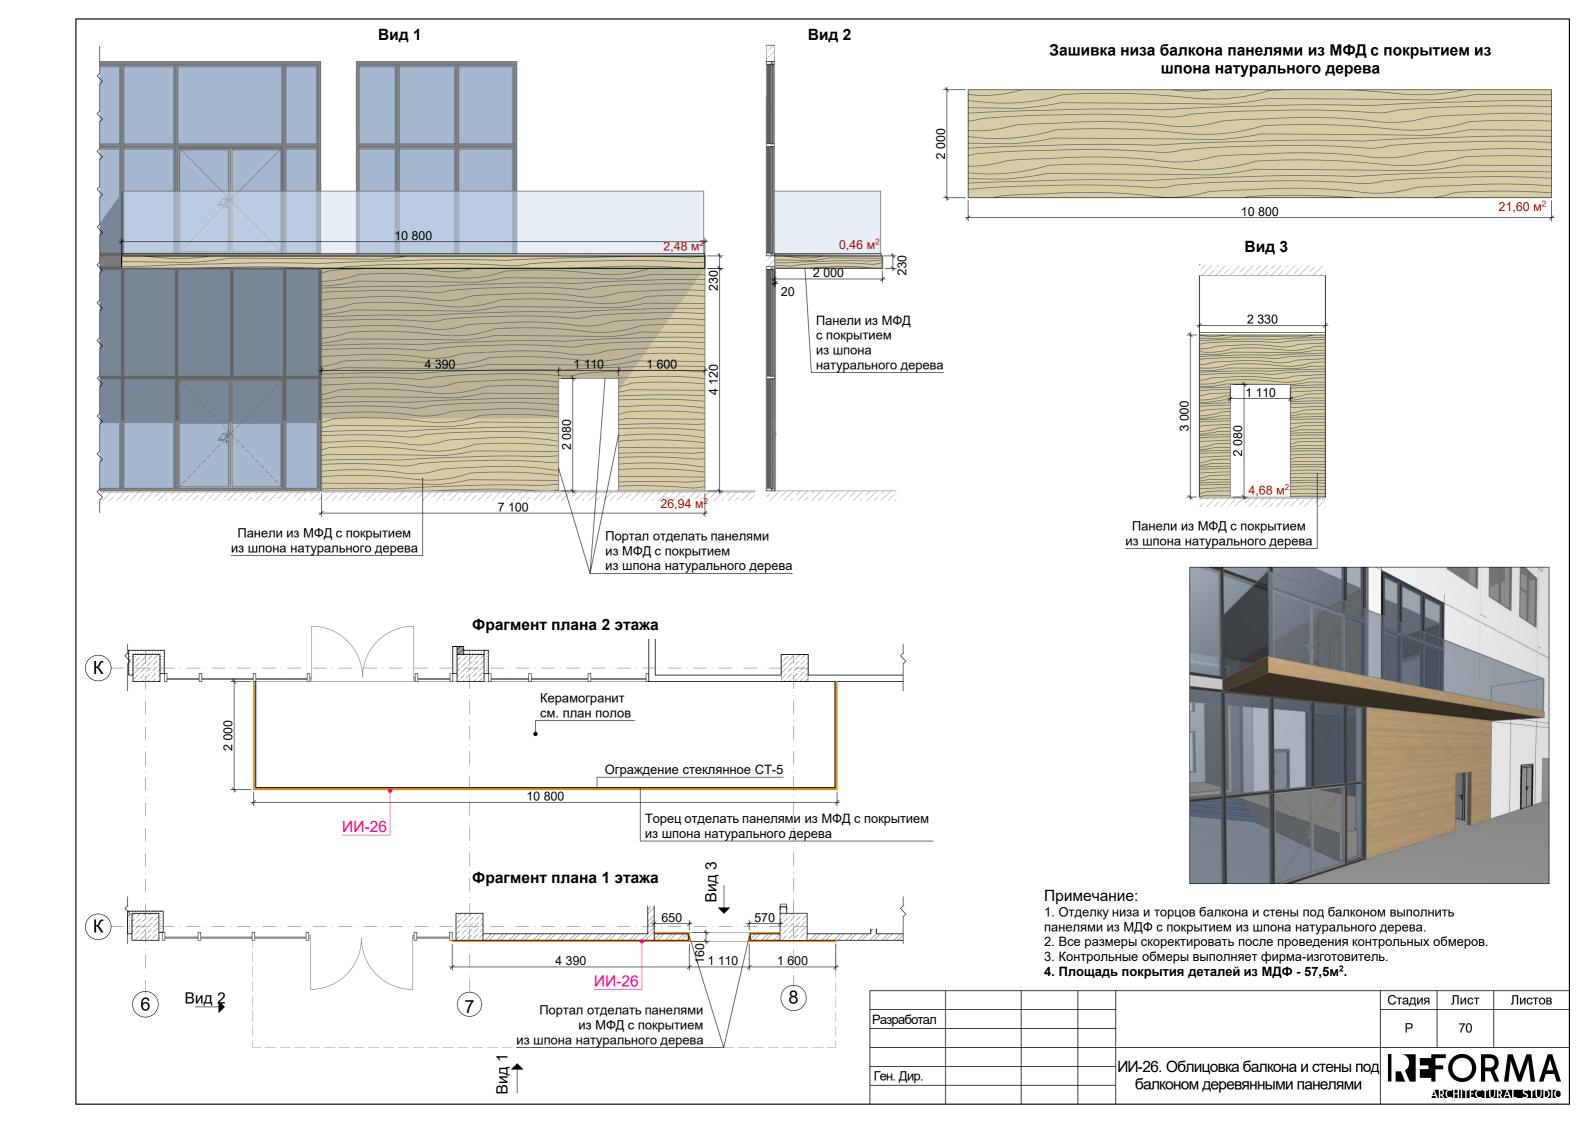


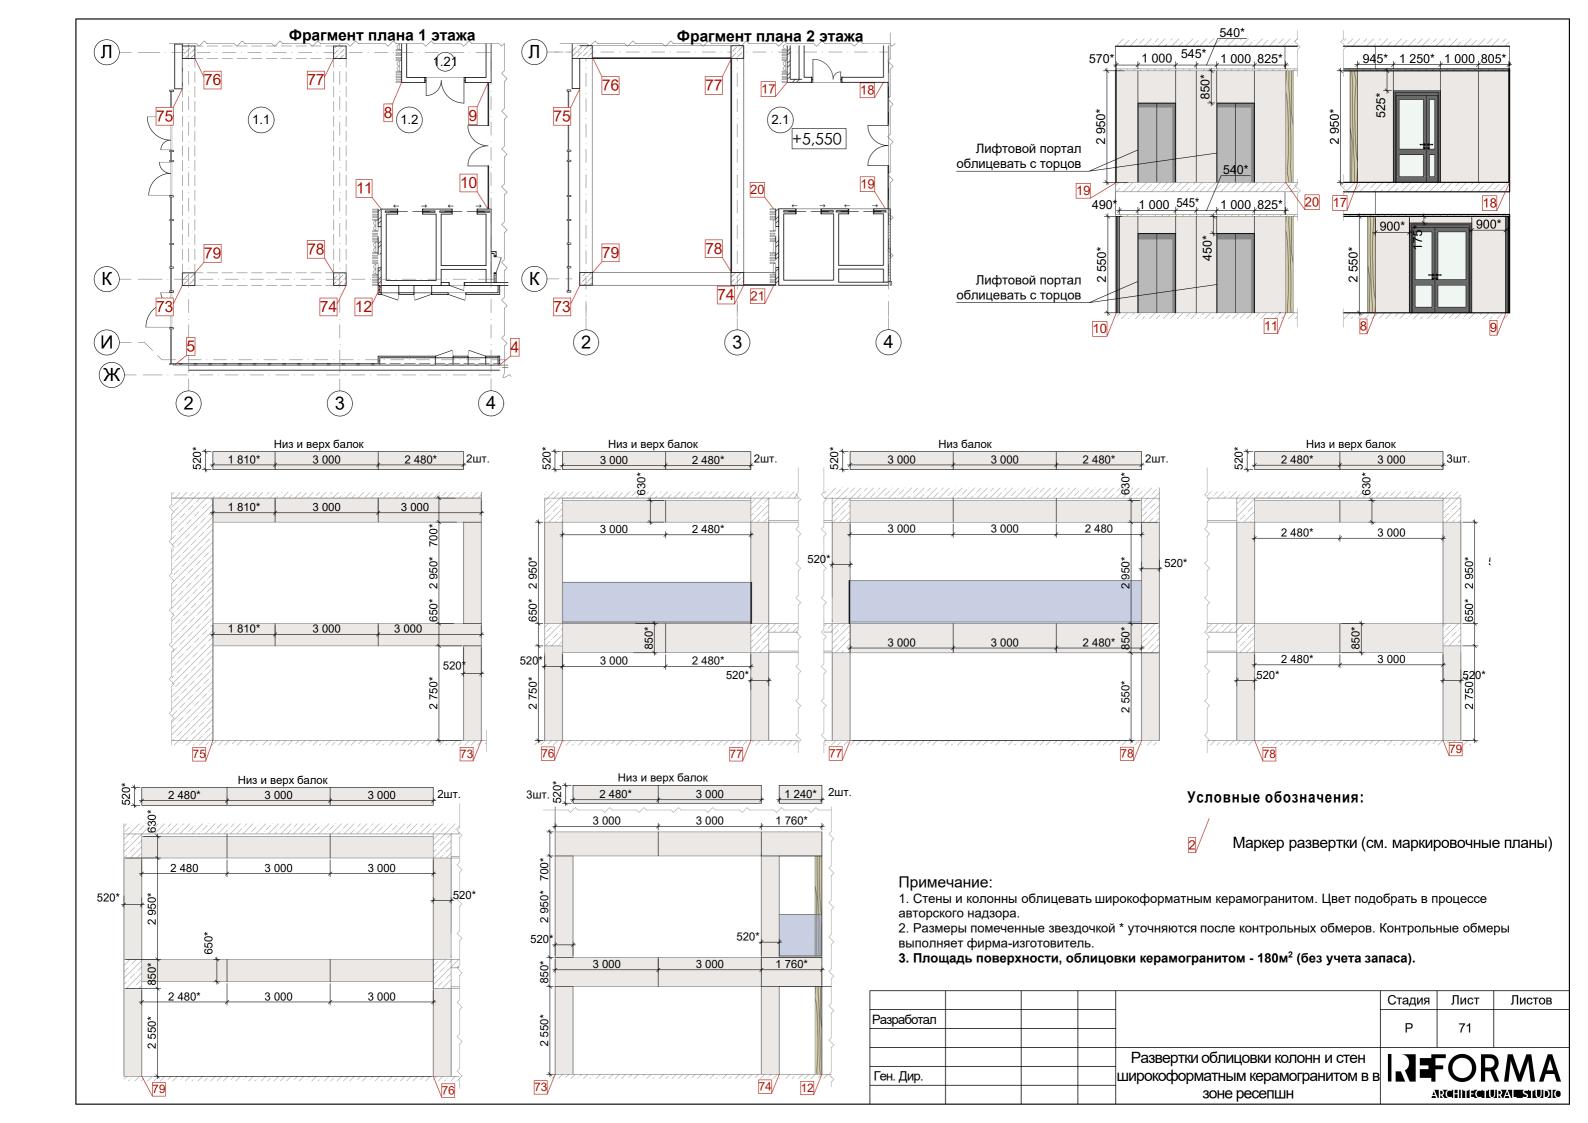


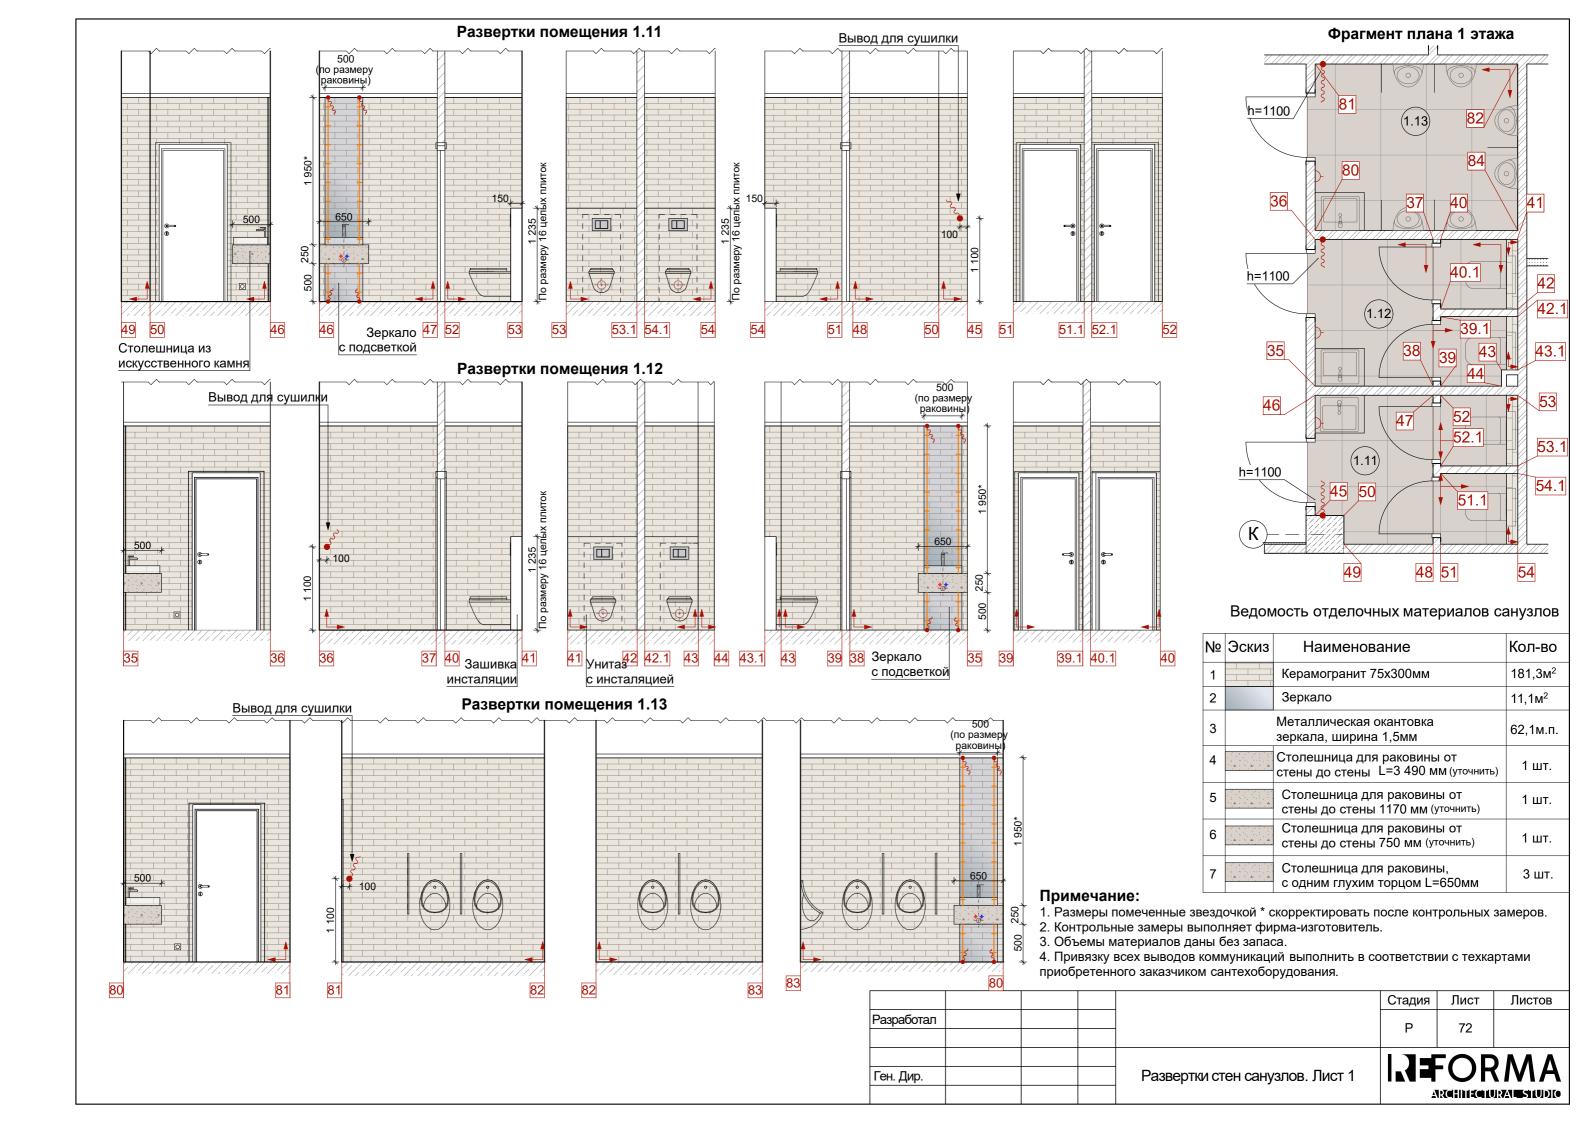

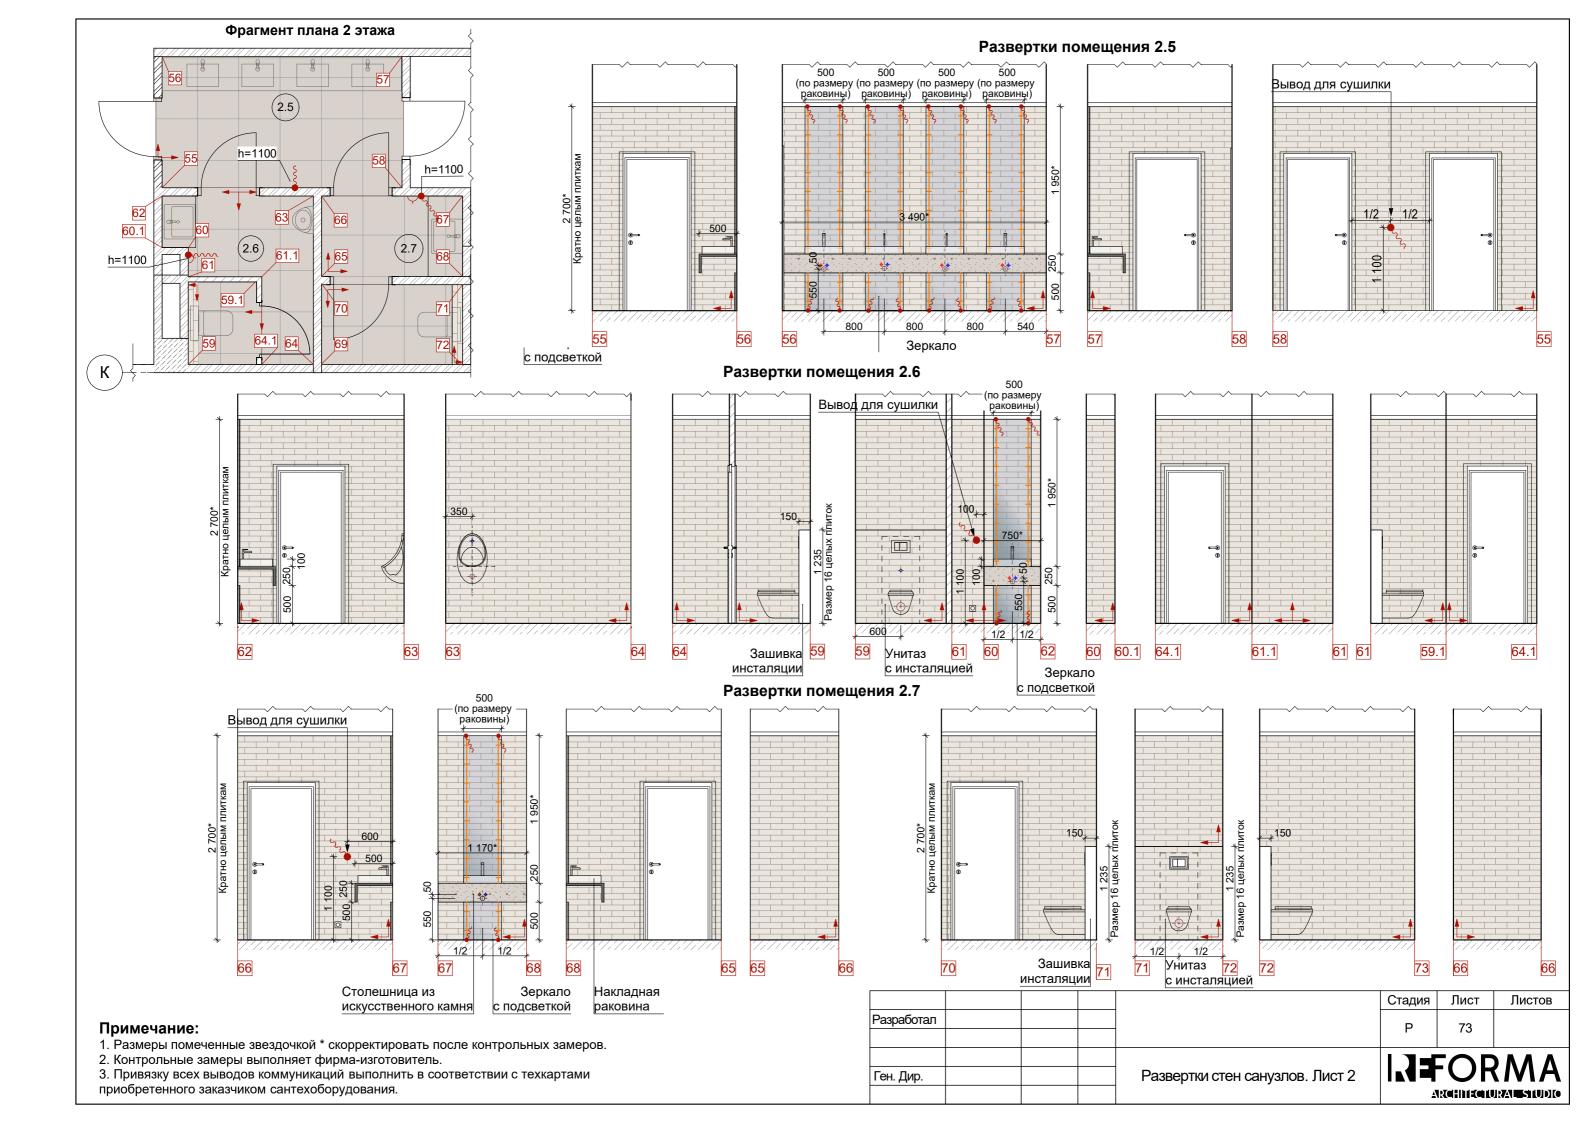



Фрагмент плана 1 этажа

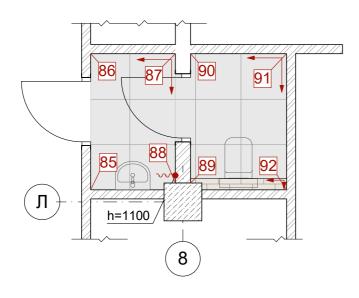

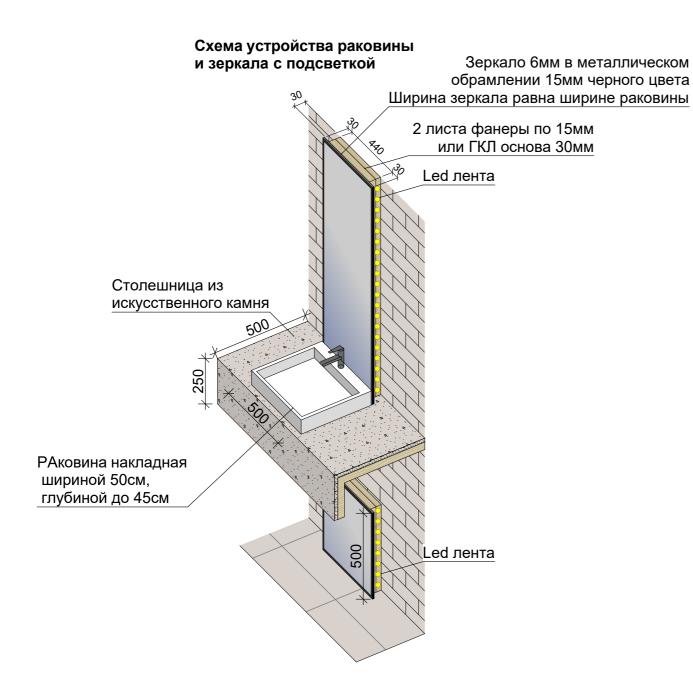

Развертки помещения 1.15

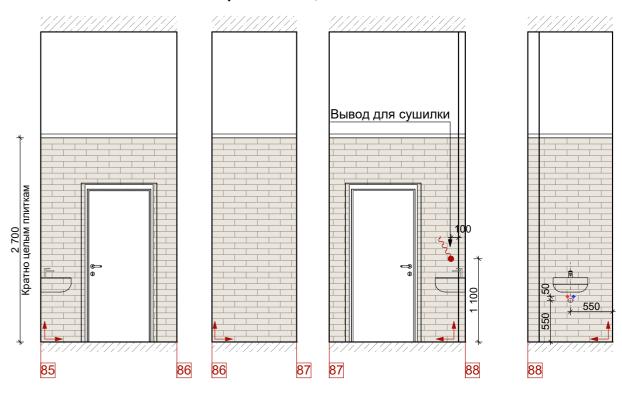


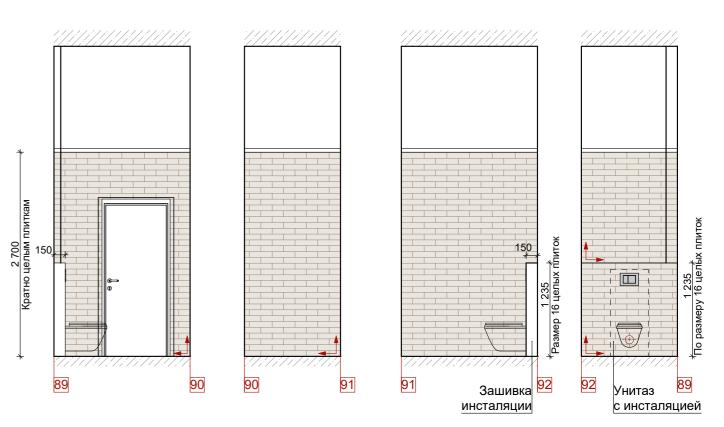


Примечание:

- 1. Размеры помеченные звездочкой * скорректировать после контрольных замеров. 2. Контрольные замеры выполняет фирма-изготовитель.
- 3. Привязку всех выводов коммуникаций выполнить в соответствии с техкартами приобретенного заказчиком сантехоборудования.
- 4. Зеркало выполнить индивидуального изготовления.

			Стадия	Лист	Листов
Разработал			P	74	
			'	7 7	
Ген. Дир.		Развертки стен санузлов. Лист 3			RMA
			<u> </u>	RCHIIECIU	JRAL STUDIO

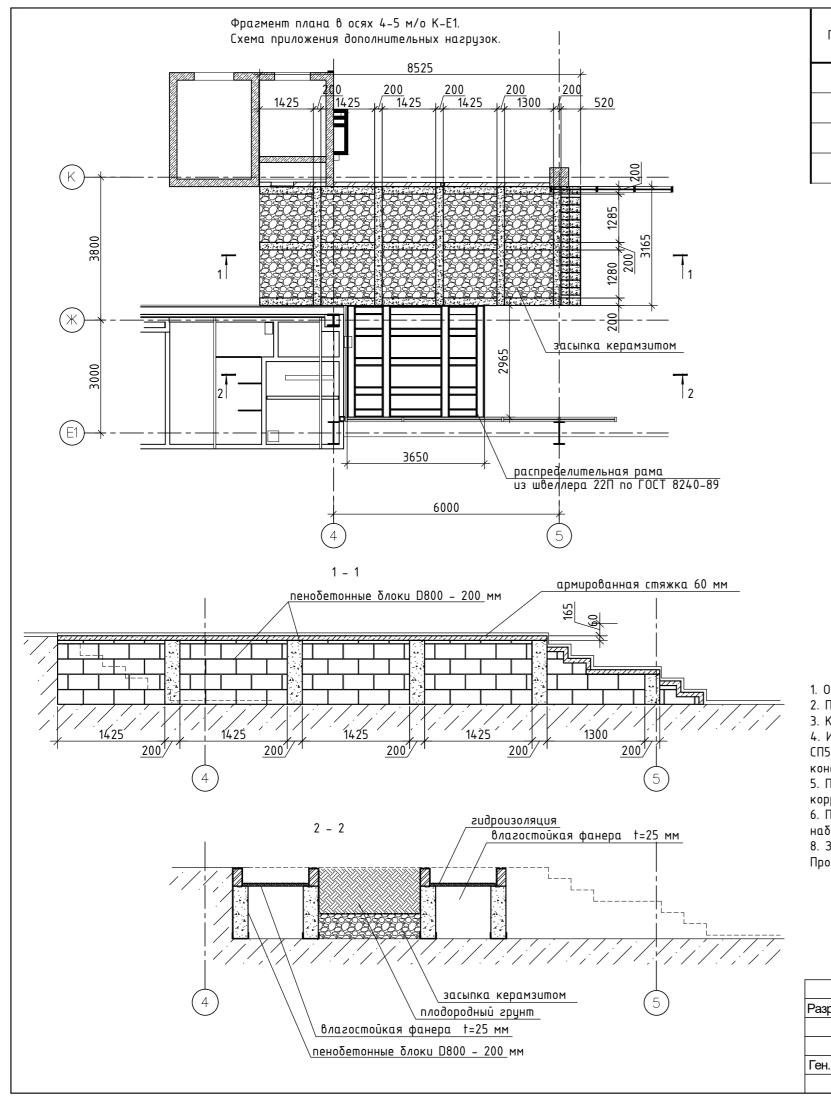

Поз.	Обозначение	На	именование	Кол.	Масса ед., кг	Примечание
а	ΓΟCT 8240-89	шв.22П	L = 2950 mm	4	61,95	247,8
δ	ΓΟCT 8240-89	шв.22П	L = 715 mm	10	15,0	150,0
β	ΓΟCT 8240-89	шв.22П	L = 1340 MM	5	28,14	140,7

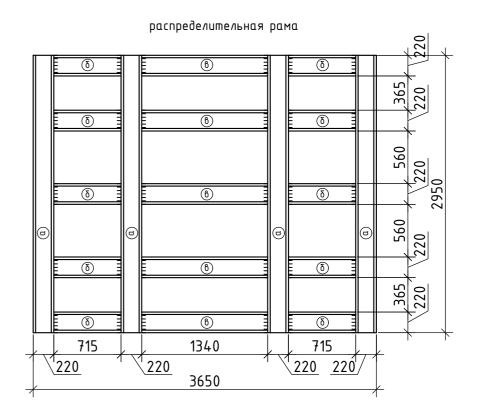

- 1. Общие данные см. лист 1.
- 2. План конструкции см. лист 6 и 7.
- 3. Контроль качества швов в соответствии с требованиями ГОСТ 23118-2012.
- 4. Изготовление конструкций и монтаж производить согласно СП 16.13330.2016 "Стальные конструкции", СП53-101-98 "Изготовление и контроль качества стальных строительных конструкции", ГОСТ23118-2012 "Стальные конструкции. Технические требования".
- 5. Перед грунтовкой подготовить конструкции согласно СП 28.13330.2012 "Защита строительных конструкций от коррозии" и ГОСТ 9.402-2004.
- 6. Подготовка конструкций к покрытию грунтом должна включать в себя зачистку поверхностей от шлака, набрызгов металла, окалин, заусенцев.
- 8. Заводские сварные швы выполнить полуавтоматической сваркой по ГОСТ 8050-85 в среде углекислого газа. Проволку принять Св 08Г2С по. ГОСТ 2246-70*.

			Стадия	Лист	Листов	
Разработал			P	75		
			•	,,		
		Конструкция лестницы в атриуме,	I J FORMA			
Ген. Дир.		помещение 1.5			(MA)	
		Помещение 1.5	ARIGHHEGIUR ALESIUDIO			